# R 7 営繕 小松島西高等学校 小・中田 トイレ改修工事電気

						図 面 リ ス ト				
通し番号	図番	図 面 名 称	縮尺	通し番号	図 番	図 面 名 称	縮尺	通し番号 図 番	図 面 名 称	縮尺
01		表紙、図面リスト	_	21	E-14	教室棟(東) 電灯設備 3階平面詳細図	1/50	41 E-34	北校舎 コンセント設備 2階平面詳細図	1/50
02	共-01,02	営繕工事共通仕様書(1)(2)	_	22	E-15	福祉実習棟 電灯設備 1階平面詳細図	1/50	42 E-35	宿泊訓練棟 コンセント設備 1階平面詳細図	1/50
03	共-03,04	営繕工事共通仕様書(3)(4)	_	23	E-16	特別教室棟 電灯設備 1階平面詳細図	1/50	43 E-36	宿泊訓練棟 コンセント設備 2階平面詳細図	1/50
04	共-05,06	営繕工事共通仕様書(5)(6)	_	24	E-17	特別教室棟 電灯設備 2階平面詳細図	1/50	44 E-37	管理・教室棟 改修後 1階展開図	1/50
05	電特-01,02	電気設備工事特記仕様書(1)(2)	_	25	E-18	特別教室棟 電灯設備 3階平面詳細図	1/50	45 E-38	管理·教室棟 改修後 2階展開図	1/50
06	電特-03,04	電気設備工事特記仕様書(3)(4)	_	26	E-19	屋外北トイレ 電灯設備 平面詳細図	1/50	46 E-39	管理・教室棟 改修後 3階展開図	1/50
07	電特-05	電気設備工事特記仕様書(5)		27	E-20	北校舎 電灯設備 1・3階平面詳細図	1/50	47 E-40	教室棟(東) 改修後 1階展開図	1/50
08	E-01	付近見取図・配置図	1/800	28	E-21	北校舎 電灯設備 2階平面詳細図	1/50	48 E-41	教室棟(東) 改修後 2階展開図	1/50
09	E-02	盤結線図・照明器具姿図	_	29	E-22	宿泊訓練棟 電灯設備 1階平面詳細図	1/50	49 E-42	教室棟(東) 改修後 3階展開図	1/50
10	E-03	管理・教室棟 1・2階平面図	1/200	30	E-23	宿泊訓練棟 電灯設備 2階平面詳細図	1/50	50 E-43	福祉実習棟 改修後 1階展開図	1/50
11	E-04	管理・教室棟 3階平面図	1/200	31	E-24	管理・教室棟 コンセント設備 1階平面詳細図	1/50	51 E-44	特別教室棟 改修後 1階展開図	1/50
12	E-05	福祉実習棟 1階平面図	1/100	32	E-25	管理・教室棟 コンセント設備 2階平面詳細図	1/50	52 E-45	特別教室棟 改修後 3階展開図	1/50
13	E-06	特別教室棟 1・3階平面図	1/200	33	E-26	管理・教室棟 コンセント設備 3階平面詳細図	1/50	53 E-46	北校舎 改修後 2階展開図	1/50
14	E-07	北校舎 1・2階平面図	1/200	34	E-27	教室棟(東) コンセント設備 1階平面詳細図	1/50	54 E-47	宿泊訓練棟 改修後 1・2階展開図	1/50
15	E-08	宿泊訓練棟 1・2階平面図	1/100	35	E-28	教室棟(東) コンセント設備 2階平面詳細図	1/50	55 E-48	宿泊訓練棟 改修後 2階展開図	1/50
16	E-09	管理・教室棟 電灯設備 1階平面詳細図	1/50	36	E-29	教室棟(東) コンセント設備 3階平面詳細図	1/50	56 E-49	留意事項・参考工程表 (1)	_
17	E-10	管理・教室棟 電灯設備 2階平面詳細図	1/50	37	E-30	福祉実習棟 コンセント設備 1階平面詳細図	1/50	57 E-50	留意事項・参考工程表(2)	_
18	E-11	管理・教室棟 電灯設備 3階平面詳細図	1/50	38	E-31	特別教室棟 コンセント設備 1階平面詳細図	1/50	58 E-51	留意事項・参考工程表 (3)	_
19	E-12	教室棟(東) 電灯設備 1階平面詳細図	1/50	39	E-32	特別教室棟 コンセント設備 3階平面詳細図	1/50	59 E-52	全体仮設計画図(ステップ図)	1/800, 1500
20	E-13	教室棟(東) 電灯設備 2階平面詳細図	1/50	40	E-33	屋外北トイレ コンセント設備 平面詳細図	1/50			

課	長	副課長	課長補佐	課長補佐	係 長	課員	担当

心田不不工	整備部営繕課	工事名	R 7 営繕 小松島西高等学校 小・中田 トイレ改修工事電気	図面番号	▶●● <sup>株式</sup> 宮建築設計
設計 R6.6	竣工	図面名	表紙、図面リスト	縮尺 A2=- A3=71%	管理建築士 1級333707号 清水 康代 1級建築士事務所 徳島県知事登録第11050号 徳島市福島一丁目5番6号 TEL(088)625-5505(代)

#### 営繕工事共通仕様書

#### I. 工事概要

#### 1. 工事名称

R7営繕 小松島西高等学校 小・中田 トイレ改修工事電気

#### 2. 工事場所

小松島市中田町字原ノ下

#### 3. 建物概要

· ~ // // // // /	
建物名称 構造·規模 延庆南積	管理・教室棟 RC造3階 1,853 m2 教室棟(東) RC造3階 686 m2 冨祉実習棟 RC造2階 492 m2 特別教室棟 RC造4階 1,656 m2 屋外北トイレ S造1階 30 m2 北校舎棟 RC造3階 636 m2 宮泊訓練棟 RC造2階 561 m2
消防法施行例別表	第1の区分 7項

#### 4. 工事種目

T. 工事性口	
種目	工事概要
幹線設備	トイレ改修に伴う幹線設備の改修工事一式
電灯設備	トイレ改修に伴う電灯設備の改修工事一式
コンセント設備	トイレ改修に伴うコンセント設備の改修工事一式
撤去工事	トイレ改修に伴う機器・配線等の撤去工事一式

#### 5. 猛暑を考慮した工期

猛暑による作業不能日数を次のとおり見込んでいる。

- ① 作業不能日数: 9日間
- ② 観測地点:環境省が公表する四国地方 徳島
- 徳島 地点 ③ 気象状況により工期中に発生した猛暑による作業不能日数(当該現場における定時の現場作業時間において、環境省が公表する四国地方\_徳島」 徳島 地点における WBGT値が31以上となり、かつ受注者が契約工事単位で全作業を中断し、又は現場を閉所した時間を算定し、日数に換算したもの(小数点以下第一位を四捨五入する。))が ①の日数から著しく乖離した場合には、受注者は発注者へ工期の延長変更を協議することができる。
- ④ 作業不能日数の計算は「営繕工事における猛暑および熱中症対策に係る試行要領(案)」による。

#### 6. その他

本工事は、資材価格高騰に対する特例措置について(令和4.12.9建設第686号)に基づく特例措置の対象工事である。

#### Ⅱ.営繕工事共通仕様書

#### 1. 適用基準

図面及び特記仕様に記載されていない事項は、すべて国土交通省大臣官房官庁営繕部監修の下記による。

公共建築工事標準仕様書(建築工事編)	令和4年版(以下「標仕」という。)
公共建築工事標準仕様書(電気設備工事編)	令和4年版
公共建築工事標準仕様書(機械設備工事編)	令和4年版
公共建築改修工事標準仕様書(建築工事編)	令和4年版(以下「改標仕」という。
······································	A 7 II

 公共建築改修工事標準仕様書(電気設備工事編) 令和4年版 公共建築改修工事標準仕様書(機械設備工事編) 令和4年版 木造建築工事標準仕様書 令和4年版 • 建築物解体工事共通仕様書(令和4年版)•同解説 令和5年版

建築工事標準詳細図 令和4年版(以下「標準図」という。)

公共建築設備工事標準図(電気設備工事編) 令和4年版 公共建築設備工事標準図(機械設備工事編) 令和4年版 敷地調査共通仕様書 令和4年版

## また、次の図書(国土交通大臣官房官庁営繕部監修)を参考とする。

 建築工事監理指針 令和4年版(以下「監理指針」という。)

 建築改修工事監理指針 令和4年版 電気設備工事監理指針 令和4年版 機械設備工事監理指針 令和4年版

## 2. 優先順位

## 設計図書の優先順位は、次の順とする。

- ① 質問回答書(②から⑤に対するもの)
- ② 補足説明書
- ③ 特記仕様書(営繕工事共通仕様書を含む)
- ⑤ 公共建築工事標準仕様書等
- 3. 工事実績データの登録
- 受注者は、請負代金額が500万円以上の工事については受注・変更・しゅん工・訂正時に、工事実績情報サービス(コリンズ)に基づき、工事実績情報として「登録のための確認のお願い」を作成し監督 員に提出して内容の確認を受けた上、次の期限までに登録機関に登録しなければならない。
- 受注時は、契約後、土曜日、日曜日、祝日等を除き14日以内とする。
- ・登録内容の変更時は、変更があった日から土曜日、日曜日、祝日等を除き14日以内とする。
- ・しゅん工時は、工事しゅん工承認後、土曜日、日曜日、祝日等を除き14日以内とする。
- 訂正時は、適宜とする。
- なお、変更登録は工期、技術者に変更が生じた場合に行うものとし、請負代金額のみの変更の場合は、原則として登録を必要としない。
- ② 受注者は、実績登録完了後、登録機関発行の「登録内容確認書」が受注者に届いた際には、速やかに監督員に提示しなければならない。
- なお、変更時としゅん工時の間が14日間に満たない場合は、変更時の提示を省略できる。

## 4. 工程表

受注者は、契約書に基づく工程表を契約締結後14日(土曜日、日曜日、祝日等を除く。)以内に提出すること。

工事名: R 7 営繕 小松島西高等学校 小・中田 トイレ改修工事電気

## 5. 工事の着手

受注者は、設計図書に定めのある場合、又は特別の事情により発注者の承諾があった場合を除き、工事開始日以降30日以内に工事に着手しなければならない。

なお、工事開始日とは、契約書に明示した着工の日(特記仕様書において着工の日を別に定めた場合にあっては、その日)をいう。

#### 6. 施工計画書等

- ① 施工に先立ち、実施工程表、工事の総合計画をまとめた総合施工計画書及び工種別施工計画書並びに施工図等を作成し、監督員の承諾を受けること。
- ② 上記の施工計画書には、「地下埋設物等の近接作業に関する事項」を設けること。
- ③ 施工図、現寸図、見本等を、工事の施工に先立ち作成し、監督員の承諾を受けること。

#### 7. 下請負人の選定

- 受注者は、本工事の一部を下請に付する場合は、工事の施工に十分な能力と経験を有した者を選定すると共に、徳島県内に主たる営業所を有するものの中から優先して選定するように努めなければ ならない。なお、請負対象額(設計金額)が1億円以上の工事については、徳島県内に主たる営業所を有するもの以外と下請契約する場合に、県内業者を選定しない理由を記した理由書を事前に 監督員に提出しなければならない。
- ② 受注者は、本工事の全部若しくは一部について、指名停止期間中の有資格業者と下請契約を締結してはならない。(なお、有資格業者とは、建設工事の請負契約に係る一般競争入札及び指名競 争入札参加資格審査要綱(昭和58年1月18日徳島県告示第50号)第5条の規定により参加資格の認定を受けた者をいう。)
- ③ 受注者は、下請契約を締結するときは、下請負に使用される技術者、技能労働者等の賃金、労働時間その他の労働条件、安全衛生その他の労働環境が適正に整備されるよう、市場における労務 の取引価格、保険料等を的確に反映した適正な額の請負代金及び適正な工期等を定める下請け契約を締結しなければならない。

## 8. 施工体制台帳及び施工体系図

① 施工体制台帳の作成

受注者は、下請契約(以下の(3)及び(4)の場合を含む。)を締結した場合は、施工体制台帳及び再下請負通知書(以下「施工体制台帳」という。)を自らの責任において作成・保存するとともに、施工 体制台帳を工事現場に備え置かなければならない。

#### ② 施工体系図の作成及び掲示

受注者は、下請契約(以下の3)及び(4)の場合を含む。)を締結した場合は、各下請負者の施工の分担関係を表示した施工体系図を作成し、公共工事の入札及び契約の適正化の促進に関する 法律に従って、工事関係者が見やすい場所及び公衆が見やすい場所に掲げなければならない。

受注者は、交通誘導警備員を配置するときは、警備業者を含めて施工体制台帳及び施工体系図を作成・保存しなければならない。

受注者は、土砂等を運搬する大型自動車を配置するときは、運搬業者を含めて施工体制台帳及び施工体系図を作成・保存しなければならない。

#### ⑤ 施工体制台帳及び施工体系図の提出

受注者は、施工体制台帳の写し及び施工体系図の写しを、下請契約を締結したときは下請契約日から、内容に変更が生じたときは変更が生じた日から、いずれも土曜日、日曜日、祝日等を除き14 日以内に監督員に提出し、確認を受けなければならない。ただし、提出日について、監督員が承諾したときはこの限りではない。

#### ⑥ 再下請負通知書を提出する旨の書面の掲示

受注者は、再下請負通知書を提出する旨の書面を、工事現場の公衆が見やすい場所に掲示しなければならない。

#### 9. 電気保安技術者等

- ① 電気保安技術者は次の者とし、必要な資格又は同等の知識及び経験を証明する資料により、監督員の承諾を受けること。
- ・事業用電気工作物に係る工事の電気保安技術者は、その電気工作物の工事に必要な電気主任技術者の資格を有する者又はこれと同等の知識及び経験を有する者とする。
- ・一般用電気工作物に係る工事の電気保安技術者は、第1種又は第2種電気工事士の資格を有する者とする。
- ② 工事用電力設備の保安責任者を関係法令に従って有資格者を定め、監督員に報告すること。

#### 10. 施工中の安全確保

- ① 工事関係図書及び監督員から指示された事項等については、施工に携わる下請負人にも十分周知徹底すること。
- ② 工事現場における現場代理人、監理技術者、主任技術者の確認のため名札を着用すること。名札には現場代理人、監理技術者、主任技術者の別、氏名、会社名、工事名を記載し、顔写真を
- ③ 工事現場の安全衛生管理については、労働安全衛生法等関係法令等に従って行うこと
- ④ 工事の施工に伴う災害及び公害の防止は、建築基準法、労働安全衛生法、騒音規制法、振動規制法、大気汚染防止法、建設工事公衆災害防止対策要綱(令和元年9 月2日付け国土交通省告示第496号)、建設副産物適正処理推進要綱(平成5年1月12日 建設省建経発第3号、平成14年5月30日改正)その他関係法令に従い適切に処
- ⑤ 受注者は、工事の施工箇所及びその周辺にある地上地下の既設構造物について工事(仮囲い等仮設材設置を含む)着手までに調査を行い、「支障物件確認書」を監督員に提出し、監督員の確 認を受けてから工事着手すること。
- ⑥ 地下埋設物への影響が予想される場所では、施工に先立ち、原則として試掘を行い、当該埋設物の種類、位置(平面・深さ)、規格、構造等を確認しなければならない。
- ⑦ 受注者は、工事箇所及びその周辺にある地上地下の既設構造物に対し、支障を及ぼさないような措置を施さなければならない。万一、損傷を与えた場合は、ただちに監督員に報告するとともに、施 設の運営に支障がないよう、受注者の負担でその都度補修又は補償すること。
- ® 受注者は、重量が100kg以上のものを貨物自動車に積む作業(ロープ掛けの作業及びシート掛けの作業を含む。)又は貨物自動車から卸す作業(ロープ解きの作業及びシート外しの作業を含む。)を 行うときは、当該作業を指揮する者を定め、監督員に報告しなければならない。
- ⑤ 受注者は、機械等を貨物自動車に積み込む作業又は貨物自動車から卸す作業を行う場合は、当該作業を指揮する者を定め、指揮者の合図により行わなければならない。また、作業状況について、 写真等の資料を整備及び保管し、監督員の請求があったときは、直ちに提示しなければならない。
- ① 受注者は、輸送経路等において上空施設への接触事故を防止するため、重機回送時の高さ、移動式クレーンのブームの格納、ダンプトラックの架台の下ろし等について、走行前に複数の作業員により 確認しなければならない。
- ⑪ 受注者は、トラック(クレーン装置付)を使用する場合は、上空施設への接触事故防止装置(ブームの格納忘れを防止(警報)する装置、ブームの高さを制限する装置等)付きの車両を原則使用しなけ ればならない。なお、使用できない場合は事前に監督員と協議を行うこと。
- ② 休日、夜間に作業を行う時は、事前に「休日・夜間作業届」を監督員に提出すること。
- ③ 受注者は、工事期間中安全巡視を行い、工事区域及びその周辺の監視あるいは連絡を行い、安全を確保するとともに工事現場における盗難防止の観点から、資機材の保管状況等についても併せて 確認すること。また、監督員から「資機材保管計画書」(自由様式)の提出を求められた場合には、速やかに提出すること。
- ④ 受注者は、高さが2m以上の箇所で作業を行う場合は、墜落防止に留意し、作業日毎に「墜落防止チェックシート」を活用して点検を行い、その記録を保管すること。
- ⑤ 仮囲いを設置する場合は、設置後に「営繕課発注現場安全再確認シート」を活用して点検を行い、その記録を保管すること。
- ⑤ 上下作業や直下階の施設を利用しながらの直上階(天井)のスラブはつり工事は、原則禁止とする。やむを得ず行う場合は、飛来落下の危険を生じるおそれがあるため、適切な防護措置を講じ安全確 保を図り、施工手順について監督員の承諾を得たうえで、指定された時間に行うこと。
- ⑪ 受注者は、足場を設置する場合は組立、解体時において、作業前に施工手順を確認し、倒壊や資材落下に対する措置を講じなければならない。特に、飛来落下の恐れのある巾木やメッシュシート等 の資機材については、足場の上に仮置きせず、設置又は荷下ろしするまでは、番線等により固定を行うこと。また、強風、大雨、大雪等の悪天候のため、作業の実施について危険が予想されるときは、作 業を中止すること。
- 18 作業にあたって労働災害、公衆災害の事故リスクと対応方法について監督員と協議すること。
- り 既設配管等を破損させた場合の停電、断水等の影響範囲及び破損防止のための対策について関係者と協議すること。
- ② 事故により、停電、断水等が発生することを考慮し、施設休業日に作業するなど、作業日を施設管理者と協議すること。
- ② 給水管近傍の作業で給水管を破損する恐れがある場合は、給水バルブの止水状況を確認するとともに、事故による漏水に備えて直下階や近傍の重要備品について養生や移設について協議すること。
- ② 受注者は、工事施工途中に工事目的物や工事材料等の不具合等が発生した場合、または、公益通報者等から当該工事に関する情報が寄せられた場合には、その内容を監督員に直ちに通知しな

## 11. 撤去時の資機材残置の防止

共-01 営繕工事共通仕様書(1)

足場撤去の際は、工事箇所周辺に資機材が残っていないか点検したうえで、撤去を行うこと。

設計者情報:株式会社宮建築設計 管理建築士 清水 康代 番号 333707

#### 12. 交通安全管理

① 輸送災害の防止

受注者は、工事用車両による土砂、工事用資材、機械等の輸送を伴う場合は、関係機関と打合せを行い、交通安全に関する担当者、輸送経路、輸送期間、輸送方法、輸送担当業者、 交通誘導員の配置、標識、安全施設等の設置場所その他安全輸送上の事項について計画を立て、災害の防止を図らなければならない。特に、輸送経路にある既設構造物に対して損害を与える おそれがある場合は、当該物件およびその位置と必要な措置について工事着手前に監督員に報告しなければならない。

② 過積載による違法運行の防止

受注者は、過積載による違法運行の防止に関し、特に次の事項について留意し、下請負業者を指導すること。

- ・積載重量制限を超えた土砂等の積込みは行わないこと
- ・さし枠装備車、不表示車は使用しないこと
- ・過積載車両、さし枠装備車、不表示車から土砂等の引き渡しを受けないこと
- ・建設発生土の処理及び骨材の購入に当たっては、下請事業者及び骨材納入業者の利益を不当に害さないこと
- ・過積載による違法通行により、逮捕または起訴された建設業者は、指名停止措置を講ずる場合がある

#### 13. 発生材の処理等

- ① 発生材の処理等は、次により適正に行う。
- 1) 工事による発生材のうち、文化財保護法に基づく物及び有価材と判断される物については、報告及び引き渡しを要する。
- 2) 上記以外の発生材は、建設工事に係る資材の再生資源化等に関する法律、資材の有効な利用の促進に関する法律、廃棄物の処理及び清掃に関する法律、建設副産物適正処理推進要綱その他関係法令等に従い処理すること。受注者は、工事で発生する産業廃棄物を保管する場合、または自ら運搬する場合等においては、廃棄物の処理及び清掃に関する法律第12条の規定を遵守すること。図書に表示のないものについては、監督員に報告し指示を仰ぐこと。
- 3) 産業廃棄物の種類ごとの処分場については、各専門特記仕様書の1章一般共通事項「産業廃棄物の処理」又は「発生材の処理等」による。
- 4) 建設発生土の処理については、各専門特記仕様書の1章一般共通事項「建設発生土の処理」による。
- 5) 解体前に、照明器具、変圧器及び進相コンデンサのPCBの有無を調査し、有れば、監督員の指示に従うこと。
- 6) 空調機等の整備や撤去処分を行う場合は、フロン類の使用の合理化及び管理の適正化に関する法律をはじめとする関係法令に基づき、作業や手続きを行う。家電リサイクル法に該当する機器につい ては、家電リサイクル法により処理すること。
- 7) 受注者は、建設副産物が搬出される工事にあたっては、建設発生土は建設発生土搬出調書(様式3)、産業廃棄物は産業廃棄物管理票(マニフェスト)により、適正に処理されているか確認するとともに、監督員に建設発生土搬出調書を提出しなければならない。なお、監督員等の指示があった場合は直ちに産業廃棄物管理票の写しを提示しなければならない。

#### ② アスベスト

-1) 解体前に大気汚染防止法に基づくアスベスト等の特定建築材料に該当するものが使用されていないか調査し、あれば監督員の指示に従うこと。既存の分析調査結果がある場合は、受注者がその結 果を書類等により確認すること。なお、工事内容に変更がある場合においても同様とする。

既存の分析調査結果の貸与

- ( あり ・ なし )
- 2) 事前調査を公共建築改修工事標準仕様書(建築工事編)1.5.1及び関係法令により行うこと。
- ・事前調査は、建築物石綿含有建材調査者(特定、一般)、又はこれと同等の能力を有する者が行うこと。
- ※同等の能力を有する者とは、(一社)日本アスペスト調査診断協会に令和5年9月30日までに登録されたものをいう。
- ・発注者の指示により、分析によるアスベスト調査を行う場合の費用については、監督員との協議による。
- その場合の分析方法は、JIS A 1481-1によること。
- ・ 結果を石綿事前調査結果報告システムにより、労働基準監督署及び自治体に報告すること。監督員へも結果を提出するとともに、その写しを工事の現場に備え置くこと。
- ・調査結果は3年間保存すること。
- 調本は甲の畑亜ない金が目やすい場所に根ニオスニ
- ・調査結果の概要を公衆が見やすい場所に掲示すること。
- 3)表示、掲示は次のとおり行うこと。事前調査結果の概要を公衆が見やすい場所に掲示する。
- ・「建築物等の解体等の作業に関するお知らせ」を労働者及び周辺住民の見やすい場所に掲示する。
- ・作業に従事する労働者への注意事項を見やすい場所に掲示する。
- ・喫煙及び飲食の禁止並びに関係者以外の立入禁止について、作業場の見やすい箇所に掲示する。
- ③ 建設リサイクル法通知済証の掲示

受注者は、建設リサイクル法に基づく対象建設工事(特定建設資材を用いた建築物等に係る解体工事又はその施工に特定建設資材を使用する新築工事等であって、その規模が建設リサイクル法施 行令で定める基準以上のもの)においては、工事現場の公衆の見やすい場所に工事着手日までに「建設リサイクル法通知済証」を掲示し、工事しゅん工検査が終了するまで存置しておかなければなら ない。また、「建設リサイクル法通知済証」掲示後の全景写真は電子納品の対象書類とし、「徳島県電子納品運用ガイドライン【建築工事編】」に基づき提出すること。なお、「建設リサイクル法通知済 証」は契約締結後から工事着手日までの期間に発注者から支給することとする。

- ④ 資源の有効な利用の促進に関する法律(以下「資源有効利用促進法」という。)及び建設工事に係る資材の再資源化等に関する法律(以下「建設リサイクル法」という。)に基づく対応は、以下のとおり 行うこと。
- 1) 受注者は、資源有効利用促進法に基づく建設業に属する事業を行う者の再生資源の利用に関する判断の基準となるべき事項を定める省令(H3.10.25建設省令第19号)第9条で規定される工事又

は建設リサイクル法施行令第2条で規定される工事(以下「一定規模以上の工事」という。)において、コンクリート(二次製品を含む。)、土砂、砕石、加熱アスファルト混合物又は木材を工事現場に搬

- 入する場合には、(一財)日本建設情報総合センターのコブリス・プラスにより再生資源利用計画書を作成し、監督員に提出すること。
- 2) 受注者は、資源有効利用促進法に基づく建設業に属する事業を行う者の指定副産物に係る再生資源の利用の促進に関する判断の基準となるべき事項を定める省令(H3.10.25建設省令第20号) 第8条で規定される工事又は一定規模以上の工事において、建設発生土、コンクリート塊、アスファルト・コンクリート塊、建設発生木材、建設汚泥又は建設混合廃棄物を工事現場から搬出する場合 には、コブリス・プラスにより再生資源利用促進計画書を作成し、監督員に提出すること。
- 3) 受注者は、上記計画書を工事現場の見やすい場所に掲示(デジタルサイネージによる掲示も可)すること。
- 4) 受注者は、上記計画書に変更が生じた場合は、速やかに計画を変更し、その変更の内容を監督員に報告すること。
- 5) 受注者は、工事完了後速やかにコブリス・プラスにより再生資源利用実施書及び再生資源利用促進実施書を作成し、監督員に提出すること。
- 6) 受注者は、上記計画書及び実施書を工事完成後5年間保存すること
- 7) 受注者は、コブリス・プラスの入力において、資源の供給元及び搬出する副産物の搬出先について、その施設名、施設の種類及び住所を必ず入力すること。ただし、バージン材を使用する生コンクリート 及び購入土を除くものとする。
- ⑤ 受領書の交付

受注者は、土砂を再生資源利用計画書に記載した搬入元から搬入したときは、法令等に基づき、速やかに受領書を搬入元に交付しなければならない。

- ⑥ 再生資源利用促進計画書を作成する上での確認事項等
- 受注者は、再生資源利用促進計画書の作成に当たり、建設発生土を工事現場から搬出する場合は、工事現場内の土地の掘削その他の形質の変更に関して発注者等が行った土壌汚染対策法等 の手続き状況や、搬出先が盛土規制法の許可地等であるなど適正であることについて、法令等に基づき確認しなければならない。また、確認結果は再生資源利用促進計画書に添付し監督員に提出 するとともに、工事現場において公衆の見やすい場所に掲げなければならない。
- ⑦ 建設発生土の運搬を行う者に対する通知

受注者は、建設現場等から土砂搬出を他の者に委託しようとするとき、特記に土工事の記載 がある場合は「建設発生土の処理」に定められた事項等(搬出先の名称及び所在地、搬出量)と、前項で 行った確認結果を、委託した搬出者に対して、法令等に基づいて通知しなければならない。

⑧ 建設発生土の搬出先に対する受領書の交付請求等

受注者は、建設発生土を再生資源利用促進計画書に記載した搬出先へ搬出したときは、法令等に基づき、速やかに搬出先の管理者に受領書の交付を求め、受領書に記載された事項が再生資源利用促進計画書に記載した内容と一致することを確認するとともに、監督員に写しを提出しなければならない。 また、その受領書の写しを工事完成後5年間保存しなければならない。

設計者情報:株式会社宮建築設計 管理建築士 清水 康代 番号 333707

工事名:R7営繕 小松島西高等学校 小・中田 トイレ改修工事電気

#### 9 建設発生土の最終搬出先の記録・保存

受注者は、建設発生土が再生資源利用促進計画書に記載した搬出先から他の搬出先へ搬出されたときは、速やかに搬出先の名称や所在地、搬出量等を記録した書面を作成し、保存すること。さら に、他の搬出先へ搬出されたときも同様である。

ただし、以下の(1)~(3)に搬出された場合は、最終搬出先の確認は不要である。

- (1) 国又は地方公共団体が管理する場所(当該管理者が受領書を交付するもの)
- (2) 他の建設現場で利用する場合
- (3) ストックヤード運営事業者登録規程により国に登録されたストックヤード

#### 14. 材料•製品等

- ① 本工事に使用する建築材料、設備機材等(以下「建材等」という)は、設計図書に規定する所要の品質及び性能を有するものとする。
- ② 受注者は、建材等の発注の際には、発注前に、品質及び性能に関して記載された工種別施工計画書及びその証明となる資料を監督員へ提出しなければならない。ただし、設計図書に定めるJIS又はJASの材料で、JIS又はJASのマーク表示のあるものを使用する場合又はあらかじめ監督職員の承諾を受けた場合は、この限りでない。なお、各専門特記仕様書中、「評価名簿による」と記載されているものは、一般社団法人公共建築協会発行の「建築材料等評価名簿(最新版)」及び「設備機材等評価名簿(最新版)」記載品を指すものしまる。

#### ③ 県産木材の原則使用

- 1) 受注者は、工事目的物及び指定仮設で木材を使用する場合並びにコンクリート打設用型枠を使用する場合、原則として県産木材を使用しなければならない。ただし、特段の理由がある場合にはこの限りでない。
- 2)「県産木材」とは、「徳島県内の森林で育成した木材」のことであり、「徳島県内の森林で育成した木材」とは次のことである。
- (a) 徳島県木材認証制度により、県内産であることが「産地認証」された木材
- (b) (a)以外において、徳島県内の森林で育成したことが確認された木材
- 3) 受注者は、請負代金額が500万円以上の工事について、県産木材以外の木材を使用する場合は、県産木材を使用できない理由を施工計画書に記載すると共に、確認資料を事前に監督員に提出し、承諾を得なければならない。
- 4) 受注者は、県産木材を使用する前に、徳島県木材認証機構から発行される「産地認証証 明書」の写しにより県産木材であることを示す書類を監督員へ提出しなければならない。
- 5) 県内の森林から直接調達するなど、前項により難い場合は木材調達先の産地及び相手の氏名等を記入した書類を監督員へ提出しなければならない。
- ④ 製材等(製材、集成材、合板、単板積層材)、フローリング、再生木質ボード(パーティクルボード、繊維板、木質系セメント板)については、合法性に係る確認(「産地認証」及び「品質認証」を含む。)が行われたものを使用する。ただし、機能上、需給上など正当な理由により確保が困難であり、使用できない場合には監督員と協議するものとし、監督員の承諾を得るものとする。また、それらの木質又は紙の原料となる原木についての合法性に係る確認は、林野庁作成の「木材・木材製品の合法性、持続可能性の証明のためのガイドライン(平成18年2月15日)」に準拠して行うものとし、監督員に合法証明書を提出するものとする。ただし、平成18年4月1日より前に伐採業者が加工・流通業者等と契約を締結している原木に係る合法性の確認については、平成18年4月1日の時点で原料・製品等を保管している者が証明書に平成18年4月1日より前に契約を締結していることを記載した場合には、上記ガイドラインに定める合法な木材であることの証明は不要とする。
- ⑤ 標仕等に記載されていない特別な材料の仕様・工法は、監督員の承諾を受けて、当該製品の仕様及び指定工法による。
- ⑥ 県内産資材の原則使用
- 1) 受注者は、木材以外の建設資材を使用する工事を施工する場合、原則として県内産資材を使用しなければならない。ただし、特段の理由がある場合はこの限りでない。
- 2) 受注者は、木材以外の建設資材について、県内産資材であることの別を施工計画書に記載するものとする。また、請負代金額が500万円以上の工事について、県内産資材以外の資材を使用する場合は、県内産資材を使用できない理由を施工計画書に記載すると共に、確認資料を事前に監督員に提出し、承諾を得なければならない。

#### 県内産資材(次のいずれかに該当するもの)

- 材料の主な部分を県内産出の原材料を使用している製品
- ・徳島県内の工場で加工、製造された製品
- (注) ・部材、部品が県外製品であっても、県内の工場で加工、製造した製品(二次製品)であれば県内産資材として取り扱う。
  - ・県内企業が県外に立地した工場(自社工場)で加工、製造した製品も県内産資材として取り扱う。
  - ・公共建築工事標準仕様書その他関連する示方書等の基準を満たす資材、製品であること。

#### ⑦ 県内企業調達建材等の優先使用

受注者は、徳島県内に主たる営業所を有する者から調達した建材等(以下、「県内企業調達建材等」という。)を優先して使用するよう努めなければならない。また、県内企業調達建材等の別を工種 別施工計画書に記載するものとする。

受注者は、再生砕石を使用する場合、県内の再資源化施設(廃棄物の処理及び清掃に関する法律(昭和45年法律第137号)第15条第1項に基づく許可を有する施設(同法第15条の2の6第1項

なお、県内企業調達建材等以外を使用する場合は、県内企業調達建材等を使用しない理由を工種別施工計画書に記載し、監督員の承諾を得なければならない。

# に基づく変更の許可において同じ。))で製造された再生砕石を原則として使用しなければならない。

⑨ アスファルト舗装の材料 受注者は、加熱アスファルト混合物を使用するときは、原則として、「徳島県土木工事用生アスファルト合材の品質審査要綱」に基づき工場認定を受けた県内の工場から出荷された合材を原則として

# 使用しなければならない。 ③ 認定リサイクル製品の使用

受注者は、「徳島県リサイクル認定制度」に基づく徳島県認定リサイクル製品の使用を積極的に推進するものとする。 徳島県認定リサイクル製品を使用した場合、受注者は工事完了までに「徳島県認定リサイクル製品等使用実績報告書」を監督員へ任意で提出すること。

15. 化学物質を発散する建築材料等 本工事に使用する建築材料は、設計図書に規定する所要の品質及び性能を有するものとし、次の①から⑤を満たすものとする。

- ① 合板、木質系フローリング、構造用パネル、集成材、単板積層材、MDF、パーティクルボード、その他の木質建材、ユリア樹脂板及び仕上げ塗材は、ホルムアルデヒドを発散しないか、発散が極めて少ないものとする。
- ② 保温材、緩衝材、断熱材は、ホルムアルデヒド及びスチレンを発散しないか、発散が極めて少ないものとする。
- ③ 接着剤は、フタル酸ジーnーブチル及びフタル酸ジー2ーエチルヘキシルを含有しない揮発性の可塑剤を使用し、ホルムアルデヒド、アセトアルデヒド、トルエン、キシレン、エチルベンゼンを発散しないか、発散が極めて少ないものとする。
- ④ 塗料(塗り床を含む)は、ホルムアルデヒド、トルエン、キシレン、エチルベンゼンを発散しないか、発散が極めて少ないものとする。
- ⑤ ①、③及び④の建築材料等を使用して作られた家具、書架、実験台、その他の什器等は、ホルムアルデヒドを発散しないか、発散が極めて少ないものとする。

## 16. 施工

- ② 工事現場に監督員は常駐できないので、疑問な点、その他打合せ決定を要する事項は、監督員の出向いた時、又は営繕課へ問い合わせ、工事に遺漏のないようにすること。
- ③ 品質管理は、適切な時期に品質計画に基づき、確認、試験又は検査を行うこと。結果が管理値を外れるなど疑義が生じた場合は、品質計画にしたがって適切な処理を施すこと。また、その原因を検討し、再発防止のための必要な処置をとること。
- ④ 施工にあたっては、設計図書に従って忠実に施工すること。不都合な工法等を発見した場合は、工事が進行済みであっても根本的な手直しを命ずるので、注意して施工すること。手直し工事は、受 注者の責任において実施し、それに要する費用は受注者の負担とする。
- ⑤ 本工事の施工及び管理にあたり法規上必要となる有資格者については、工事着手前に資格者名簿及びその証明書類等を監督員に提出すること。
- ⑥ 設計図書(各施工計画書を含む)に定められた工程が完了した時、報告書を提出し、監督員の検査等を受け、承諾を受けて次の工程に進むこと。
- ⑦ 試験等によらなければ確認できない工事(製品)については、試験等計画書(施工計画書に記載)を提出し、監督員の承諾を受け試験を行い、その結果を報告し承認を得ること。

## 17. 建設機械等

共-03 営繕工事共通仕様書(3)

① 排出ガス対策型建設機械

本工事に使用する土工機械は、「排出ガス対策型建設機械指定要領(平成3.10.8 建設省経機発第249号 最終改正 平成14.4.1国総施第225号)」に基づき指定された排出ガス対策型建設機械とする。ただし、排出ガス対策型建設機械を使用できない場合は、平成7年度建設技術評価制度公募課題「建設機械の排出ガス浄化装置の開発」、又はこれと同等の開発目標で実施された民間開発建設技術の技術審査・証明事業、あるいはこれと同等の開発目標で実施された建設技術審査証明により評価された排出ガス浄化装置を装着することで排出ガス対策型建設機械と同等とみなすが、これにより難い場合は、監督員と協議するものとする。なお、排出ガス対策型建設機械あるいは排出ガス浄化装置を装着した建設機械を使用する場合、現場代理人は施工現場において使用する建設機械の全景及び型番等が分かる写真を監督員に提出するものとする。

#### ② 低騒音・低振動型建設機械

本工事で使用する建設機械は、「低騒音型・低振動型建設機械の指定に関する規程(国土交通省告示 平成13年4月9日改正)」に基づき指定された建設機械を使用するものとする。現場代理人は、施工現場において使用する建設機械の全景及び型番等、同規程に基づき指定された建設機械であることが分かる写真を監督員に提出するものとする。ただし、同規程に記載されていない機

種、規格の建設機械により施工する場合はこの限りでない。なお、同規程に基づき指定された建設機械を現場に供給するのが著しく困難な場合は、監督員と協議する。ただし、騒音規制法、徳島 県公害防止条例等の関係法令を遵守するものとする。

#### ③ 特定自主検査

本工事で使用する建設機械(労働安全衛生法により特定自主検査が義務づけられている建設機械)は、1年以内毎に1回特定自主検査を実施済みの機械を使用し、その検査証明書(検査記録 表)の写しを使用工種の施工計画書に添付し提出すること。

#### ④ 不正軽油の使用禁止

受注者は、ディーゼルエンジン仕様の車両及び建設機械等を使用する場合は、地方税法(昭和 25年法律第226号)に違反する軽油等を燃料として使用してはならない。 また、受注者は、県の徴税吏員が行う使用燃料の採取調査に協力しなければならない。

#### 18. 遠隔臨場の試行

- ① 受注者は、当初請負対象金額(設計金額)が税込7千万円未満の場合において、遠隔臨場の実施を希望する場合は、「営繕工事の遠隔臨場に関する試行要領」に基づき遠隔臨場を実施することができる。
- ② 受注者は、当初請負対象金額(設計金額)が税込7千万円以上の場合において、「営繕工事の遠隔臨場に関する試行要領」に基づき遠隔臨場を実施しなければならない。

#### 19 丁事看板等

- ① 工事現場には、工事看板を監督員の指示に従って見やすい場所に設けること。
- ② 受注者は、本工事において使用する工事看板・バリケード等については、県産木材を用いた木製品を優先して使用するよう努めなければならない。県産木材を購入した場合、受注者は、工事完了までに「任意仮設における県内産木材購入実績報告書」を監督員へ任意で提出すること。
- ③ 受注者は、監督員から渡される「技能労働者への適切な賃金水準の確保等に関するポスター」を現場関係者が見やすい場所に掲げるとともに、掲示状況を工事写真として提出しなければならない。ただし、次のいずれかに該当する工事は対象外とする。
- 区画線工事、舗装工事、標識設置工事、照明灯工事
- ・ 当初請負金額が200万円未満の工事

## 20. 仮設トイレ

受注者は仮設トイレを設置する場合、次のとおりとしなければならない。ただし、特段の理由がある場合はこの限りではない。

- ① 当初請負対象金額(設計金額)1千万円未満の工事
- 原則として「洋式トイレ」を設置しなければならない。また、現場従事者に女性が含まれる場合は、原則として「女性専用トイレ(洋式トイレ)」を設置しなければならない。
- ② 当初請負対象金額(設計金額)1千万円以上3千万円未満の工事
- 原則として「洋式トイレ」を設置しなければならない。また、現場従事者に女性が含まれる場合は、原則として「女性専用トイレ(快適トイレ)」を設置しなければならない。
- ③ 当初請負対象金額(設計金額)3千万円以上の工事

原則として「快適トイレ」を設置しなければならない。また、現場従事者に女性が含まれる場合は、原則として「女性専用トイレ(快適トイレ)」を設置しなければならない。

受注者は、仮設トイレを設置した場合、「仮設トイレ設置報告書」を監督員に提出しなければならない。

- (注)洋式トイレとは、和式トイレの便座部分を洋式化したトイレのこと。
- (注)快適トイレとは、洋式トイレのうち、防臭対策・施錠の強化などが実施された、女性が利用しやすい仮設トイレのこと。

#### 21. 設計変更箇所確認

設計事務所による工事監理がある場合、受注者は、工事監理業務受注者が作成する設計変更箇所一覧表の内容について、監督員、工事監理業務受注者とともに定期的に確認すること。また、工事しゅ ん工前には全ての設計変更箇所及び内容を監督員、工事監理業務受注者とともに、書面により確認すること。

## 22. 工事検査及び技術検査

① 次表により中間検査の対象工事となった場合は、原則として次表の実施回数以上の中間検査を実施するものとする。ただし、工事検査員が認める場合は、一般入札工事に限り、これによらないことが

当初請負対象額	一般入札工事	低入札工事
3千万円未満	_	1回
3千万円以上5千万円未満	_	2回
5千万円以上1億円未満	1回	2回
1億円以上	2回	3回

- (注)低入札工事とは、低入札価格調査工事の調査基準価格を下回って落札した工事をいう。
- (注)一般入札工事とは、低入札工事以外の工事をいう。
- ② 中間検査の実施時期は、当該工事の工程を考慮し施工上の重要な時点で行うものとし、締結後速やかに監督員と協議すること。
- ③ 中間検査が部分払検査と同時期になる場合は、中間検査を省略することができる。
- ④ 基礎杭工事を含む工事については、請負対象額にかかわらず、基礎杭工事完了後、中間を実施する。
- ⑤ 外壁改修工事等において、足場が撤去されしゅん工検査時に検査員による出来形等の現認ができなくなるおそれがある場合は、当初請負対象額に関係なく、中間検査の実施にて監督員と協議すること。

# 23. 完成図等

- ① 電子納品:対象
- ② 受注者は、原則として「徳島県電子納品運用ガイドライン【建築工事編】」に基づいて設計、工事などの各業務段階の最終成果を電子成果品として納品(以下「電子納品」とすること。

## ③ 提出書類

- ・竣工図(製本3部、電子データ2部)(サイズ:監督員の指示による)
- ・工事写真(電子データ2部)
- ・使用材料一覧表(竣工図表紙裏面に貼付、電子データ2部)
- ・ 保全に関する資料
- ・その他監督員が指示する図書(必要部数)
- ④ しゅん工図は関係図面(データ貸与)を修正して作成すること。しゅん工図データは、関係図面(データ貸与)を修正して作成し、PDF形式、SFC形式及リジナル形式をCD-R等に保存する。
- ⑤ 工事写真の電子データは完成写真、着手前、資機材、施工状況の順に整理する。完成写真については、工事目的物の状態が、資機材、施工状況等については、不可視部出来形が写真で的確に確認できること。
- ⑥ 工事写真の撮影は、国土交通省大臣官房官庁営繕部監修「営繕工事写真撮影要領」によること。
- ⑦ 工事完成撮影は、別途指定がある場合を除き、専門家によらないものとする。
- ⑧ 既存埋設管等の状況について、現場と図面の相違が発覚した場合は竣工図に反映させること。

# 24. デジタル工事写真の小黒板情報電子化

受注者は、「デジタル工事写真の小黒板情報電子化の運用について」に基づき、実施することができる。

工事名:R7営繕 小松島西高等学校 小・中田 トイレ改修工事電気

#### 25. 火災保険

本工事の着手に際し、火災保険等(火災保険、建設工事保険その他の保険(これに準ずるものを含む。))を請負額に応じて付保する。(標準請負契約約款 第55条)

#### 対象物

工事目的物及び工事材料(支給材料を含む)について付保する。

#### ② 付保除外工事

次に掲げる単独工事については、付保を除外できる。
・杭及び基礎工事 ・コンクリート躯体工事 ・屋外付帯工事 ・その他実状を判断のうえ必要がないと認めた場合(外壁補修工事等)

# ・仇及び奉旋工事 ・ 3 付保する時期及び金額

鉄筋コンクリート造の場合は躯体工事完了時に、木造及び鉄骨造の場合は基礎工事完了時に、請負金額相当額を付保する。また、模様替え工事等については、工事着手時に請負金額相当額を 付保する。

#### ④ 保険終期

工事完成期日に14日を加えた期日とする。なお、工期延伸した場合には保険の期間も延長する。

#### ⑤ そのf

・付保する時期以降に出来高払を行う場合は、受注者は保険契約の証券の写しを出来高払の書類に添付する。

#### ・建設工事保険に付保した場合は、火災保険に付保したものとみなす。

#### 26. 公共事業労務費調査

- ① 当初請負対象金額(設計金額)が税込1,000万円以上の工事において、公共事業労務費調査の対象工事となった場合は、受注者は、調査票等に必要事項を正確に記入し調査団体に提出する 等、必要な協力を行わなければならない。また、本工事の工期経過後においても、同様とする。
- ② 調査票等を提出した事業者を調査団体が事後に訪問して行う調査・指導の対象になった場合、受注者は、その実施に協力しなければならない。また、本工事の工期経過後においても、同様とする。
- ③ 公共事業労務費調査の対象工事となった場合に正確な調査票等の提出が行えるよう、受注者は、労働基準法等に従って就業規則を作成すると共に賃金台帳を調製・保存する等日頃より使用して いる現場労働者の賃金時間管理を適切に行わなければならない。
- ④ 受注者が本工事の一部について下請契約を締結する場合には受注者は、当該下請工事の受注者(当該下請工事の一部に係る二次以降の下請人を含む)が前述と同様の義務を負う旨を定めなければならない。

## 27. 暴力団からの不当要求又は工事妨害の排除

- ① 受注者は、工事の施工に関し、暴力団等からの不当要求又は工事妨害(以下「不当介入」という。)を受けた場合(②に規定する場合は、下請負人から報告があったとき)には、その旨を直ちに発注者 に報告するとともに、併せて所轄の警察署に届け出なければならない。
- ② 受注者は、本工事の一部を下請に付する場合、下請工事の施工に関して下請負人が暴力団等からの不当介入を受けたときは、受注者にその旨を報告することを義務付けしなければならない。
- ③ 受注者は、発注者及び所轄の警察署と協力して不当介入の排除対策を講じなければならない。
- ④ 受注者は、排除対策を講じたにもかかわらず、工期に遅れが生じるおそれがある場合には、発注者と工程に関する協議を行い、その結果、工期内に工事が完成しないと認められる場合 は、「徳島県公共工事標準請負約款」(以下「約款」という。)第22条の規定により、発注者に工期延長の請求を行わなければならない。
- ⑤ 受注者は、暴力団等から不当介入による被害を受けた場合は、その旨を直ちに報告し、被害届を速やかに所轄の警察署に提出しなければならない。
- ⑥ 受注者は、前項被害により、工期に遅れが生じるおそれがある場合は、発注者と工程に関する協議を行い、その結果、工期に遅れが生じると認められた場合は、約款第22条の規定により、発注者に工期延長の請求を行わなければならない。

#### 28 事故報告書

受注者は、工事の施工中に事故が発生した場合には、直ちに監督員に連絡する。また、監督員が指示した場合及び建設工事事故データベースシステムの登録対象となる事故の場合、監督員が定めた期日 までに、事故報告書を提出し、建設工事事故データベースシステムに、事故に関する情報を登録する。 工事名: R 7 営繕 小松島西高等学校 小・中田 トイレ改修工事電気

# 皿. 電気設備工事特記仕様書

## 1章 一般共通事項

- 1. 官公署その他への届出手続等
- ① 本工事に必要な工事用電力、水などの費用及び官公署への諸手続などの費用は本工事に含む。

官公署その他への届出手続等は(標仕<1>1.1.3)により行う。なお、監理指針<1>1.1.3を参考とする。

- ・自家用電気工作物の保安規程(本工事に関し定める・既存施設の保安規程を適用(改修・増築等))
- ・既存施設の保安規程を適用する場合の工事、維持、運用に関する保安業務は電気主任技術者との協議による。
- ・本受電後引渡しまでの基本料金(本工事・別途
- ② 官公署その他への届出手続等を行うにあたり、届出内容について、あらかじめ監督員に報告する。
- ③ 官公署その他関係機関の検査に必要な資機材及び労務等は本工事で提供する。

#### 2. 技能士

技能士の適用については、次の技能検定作業(以下「作業」という。)のうち、各工事毎に適用する作業を指定するものとする。

技能士は、職業能力開発促進法による一級又は二級技能士の資格を有する者とし、資格を証明する資料を監督員に提出すること。技能士は適用する工事作業中、1名以上の者が自ら 作業するとともに、他の技能者に対して施工品質の向上を図るための作業指導を行うこと。

技能士は、氏名、検定職種、技能士番号等、県が指定した内容を記載した名札等により、資格を明示するものとする。なお、指定のない作業についてもその活用を図るよう努めることとする。

工事種目	技能検定職種	技 能 検 定 作 業
仮設	とび	・とび作業
鉄筋	鉄筋施工	・鉄筋組立て作業
コンクリート	コンクリート圧送施工	・コンクリート圧送工事作業
型枠	型枠施工	· 型枠工事作業
鉄骨	鉄工	• 構造物鉄工作業
防水	防水施工	・アスファルト防水工事作業
		・・ウレタンゴム系塗膜防水工事作業
		・アクリルゴム系塗膜防水工事作業
		・ 合成ゴム系シート防水工事作業
		・ 塩化ビニル系シート防水工事作業
		・ セメント系防水工事作業・
		・・シーリング防水工事作業
		・ 改質アスファルトシートトーチ工法防水工事作業
		・ 改質アスファルトシート常温粘着工法防水工事作業
		• FRP防水工事作業
タイル	タイル張り	・ タイル張り作業
木	建築大工	・ 大工工事作業
屋根及びとい	建築板金	· 内外装板金作業
	かわらぶき	・ かわらぶき作業
金属	建築板金	· 内外装板金作業
左官	左官	・ 左官作業
建具	建具製作	· 木製建具手加工作業
		· 木製建具機械加工作業
	サッシ施工	・ ビル用サッシ施工作業
	ガラス施工	・ガラス工事作業
塗装	塗装	• 建築塗装作業
内装	内装仕上げ施工	・ プラスチック系床仕上げ工事作業
		・ カーペット系床仕上げ工事作業
		· 鋼製下地工事作業
		・ボード仕上げ工事作業
		・カーテン工事作業
		<ul><li>木質系床仕上げ工事作業</li></ul>
	表装	· 表具作業 · 壁装作業
配管	配管	・ 建築配管作業
植栽	造園	・ 造園工事作業
機械設備	冷凍空気調和機器施工	

(注)表中〇印の入った作業に係る技能士を本工事で活用する。

## 3. 施工条件

## 施工条件は次による。

- ① 工事計画においては事前に学校、監督者と調整の上決定すること。
- ② 施設の使用に影響のある、騒音、振動、粉塵等を伴う作業は平日の授業中は原則施工できない。

また、休日においても施設管理者より作業中止の要望がある場合は、作業の中止を行う場合がある

③ 工事車両等の配置及び経路は、日時により制限があるので事前に打合せを行うものとする。 ※工事車両の搬入搬出は、8:40以降に行うこと。15:40~17:00の間の下校時の搬出入は、生徒の往来が多いため、極力控えること。

なお、通行することが予想される場合は、事前に学校と協議をすること。

- ④ 工事着工前に設備配管等を十分に調査し支障のある場合は関係者に連絡をして適切な処理をすること。
- ⑤ 本工事に支障のある植栽は場外移植として仮撤去をし、工事完了後元に移植する。
- ⑥ その他の詳細な施工条件については、実施工程表及び総合施工計画書の作成時に施設管理者と協議の上決定し適宜相互に日程の調整及び確認を行う。

設計者情報:株式会社宮建築設計 管理建築士 清水 康代 番号 333707 電特-01 電気設備工事特記仕様書(1)

工事名: R 7 営繕 小松島西高等学校 小・中田 トイレ改修工事電気

#### 4. 発生材の処理等

発生材の処理等は、標仕により適切に処理する。

#### ① 廃棄物の処理

産業廃棄物の種類毎に次の処分場を指定する。

種類	処分許可業者の会社名 (処分区分)	優良	所在地 処分地	運搬距離 (km)	処分費 (税抜、円)	単位
コンクリート(無筋)	旭鉱石(株) (中間処分)	0	徳島市飯谷町枇杷の久保13-4 徳島市飯谷町枇把の久保17-3、20	7	1,600	t
コンクリート(有筋)	旭鉱石(株) (中間処分)	0	徳島市飯谷町枇杷の久保13-4 徳島市飯谷町枇把の久保17-3、20	7	2,000	t
アスファルト	(株)エース (中間処分)		徳島市論田町新開66-100 徳島市論田町新開66-100	4.3	1,900	t
金属(処分)	(有)荒木商店	0	徳島市渋野町楠木野旗9番地 徳島市方上町鶴島22-1,23-1	4.3	0	t
ガラス	(財)徳島県環境整備公社 (徳島東部)		板野郡松茂町豊久字朝日野6番の地先 板野郡松茂町豊久字朝日野6番の地先	19.7	5,640	t
廃プラ	(財)徳島県環境整備公社 (徳島東部)		板野郡松茂町豊久字朝日野6番の地先 板野郡松茂町豊久字朝日野6番の地先	19.7	35,000	t

(注)表中「優良」欄に丸印の入っている業者は、「徳島県優良産業廃棄物処理業者の認定業者であることを示す。

- ・コンクリート・アスファルト類の搬出先については、中間処理施設のみとする。木材については、50kmの範囲内にある木材再資源化施設への搬出を原則とする。
- ・上記以外の許可業者の処分場で処分しても差し支えないが、増額変更の対象とはしない。また、この場合、処分単価の見積書を求め、減額変更を行うことがある。
- ・上記の処分場が徳島県優良産業廃棄物処理業者(以下、「優良産廃処分業者」という。)に認定されているとき、処分場を変更する場合は原則として優良産廃処分業者に変更 すること。ただし、諸般の事情により優良産廃処分業者以外の処分場で処分を行う場合は、理由書を監督員に提出すること。

#### 5. 養生等

① 本工事の施工に伴い既成部分を汚染又は損傷した場合は、既成にならい補修する。

#### 6. 機材の品質等

- ① 本工事に使用する材料・機材等は、設計図書に定める品質及び性能を有するもの又は同等のものとする。ただし、同等のものを使用する場合は、あらかじめ監督員の承諾を受ける。
- ② 下表に示す材料・機材等の製造業者等は次の①から⑤の事項を満たすものとし、証明となる資料又は外部機関が発行する品質及び性能等が評価されたものを示す書面を提出して監督員の承諾を受ける。
  - 1) 品質及び性能に関する試験データを整備していること。
  - 2) 生産施設及び品質の管理を適切に行っていること。
  - 3) 法令等で定める許可、認可、認定又は免許を取得していること。
  - 4) 製造又は施工の実績があり、その信頼性があること。
  - 5) 販売、保守等の営業体制を整えていること。

品名	機 材 名・注 記
LED照明器具	一般屋内用に限る
盤類	分電盤(OA盤・実験盤を含む)、制御盤、キュービクル式配電盤高圧スイッチギヤ(CW形、PW形)
高圧機器	高圧交流遮断器、高圧進相コンデンサ、高圧限流ヒューズ、高圧負荷開閉器高圧変圧器(特定機器)、高圧避雷器
蓄電池	ベント形据置鉛蓄電池、制御弁式据置鉛蓄電池、据置ニッケル・カドミウムアルカリ蓄電池シール形ニッケル・カドミウムアルカリ蓄電池
交流無停電電源装置	常時インバータ給電方式(定格出力300kVA以下のもの)、ラインインタラクティブ方式常時商用給電方式、常時インバータ給電方式(簡易型) 常時商用給電方式,常時インバータ給電方式(簡易型)
太陽光発電装置	パワーコンディショナ及び系統連系保護装置 ※系統連系保護機能を有するパワーコンディショナを含み、太陽電池アレイ及び接続箱を除く。
監視カメラ装置	
中央監視制御装置	簡易形監視制御装置、監視制御装置

- ③ 機器類は、図示する形状又は配管などの取出し位置等により、特定製造者の特定の製品を指定若しくは限定しない。
- ④ 機材の検査に伴う試験については、標仕 <1>1.4.5により行う。また、製造者において試験方法を定めている項目については、試験要領書を提出する。

## 7. 施工調査

① 工事の着手に先立ち、実施工程表及び施工計画書等作成のための必要な調査・打合せを行うこと。

設計者情報:株式会社宮建築設計 管理建築士 清水 康代 番号 333707

② 工事の施工に先立ち、工事関連部分の事前調査(支障物件の調査・確認を含む)及び工事関係者(施設管理者・電気主任技術者・関係官公庁等)との事前打合せを実施し、その結果を監督員に報告する。

電特-02 電気設備工事特記仕様書(2)

#### 2章 共通工事

- 1. 耐震施工 (参考図書:建築設備耐震設計・施工指針(2014年版))
- ① 設備機器の固定は、施設の分類並びに機器の種別、重要度及び設置階に応じて、次の設計用水平地震力及び設計用鉛直地震力に対し、移動、転倒、破損等が生じないようにする。
  - なお、施工に先立ち、耐震計算書を監督員に提出し、承諾を受けるものとする。
  - 機器の重量(kN)に、地域係数及び設計用標準水平震度を乗じたものとする。なお、設計用標準水平震度は、特記なき場合は下表による。
  - 設計用鉛直地震力

設計用水平地震力

設計水平地震力の1/2とし、水平地震力と同時に働くものとする。

・施設の分類、地域係数

施設の分類( 特定の施設 ・ 一般の施設 ) 地域係数( 1.0 ・

・重要機器 ( 配電盤 ・ 防災用発電装置 ・ 直流電源装置 ・ 交流無停電電源装置 ・ 交換機 火災報知受信機 ・ 中央監視制御装置 ・ 構内情報通信網装置 ・

· 設計用標準水平震度

		特定の	D施設	一般の施設		
設置場所	機器種別	重要機器	一般機器	重要機器	一般機器	
上層階、	機器	2.0	1.5	1.5	1.0	
屋上及び塔屋	防振支持の機器	2.0	2.0	2.0	1.5	
	水槽類	2.0	1.5	1.5	1.0	
中層階	機器	1.5	1.0	1.0	0.6	
	防振支持の機器	1.5	1.5	1.5	1.0	
	水槽類	1.5	1.0	1.0	0.6	
1階及び地下階	機器	1.0	0.6	0.6	0.4	
	防振支持の機器	1.0	1.0	1.0	0.6	
	水槽類	1.5	1.0	1.0	0.6	

(注) ・上層階の定義は次のとおりとする。

- 2~6階の場合は最上階、7~9階の場合は上層2階、10~12階建の場合は上層3階、13階以上の場合は上層4階
- 水槽類にはオイルタンク等を含む。
- ② 質量100kg以下の軽量な機器(標仕の適用を受けるものは除く)の取付については、機器製造者の指定する方法で確実に取付けを行うものとし、特に計算を行わなくともよい。
- ③ 横引き配管等の耐震支持は、施設の分類に応じたものとする。
- 2. あと施工アンカー

あと施工アンカーボルトの選定については、次による。

- - ・試験方法 引張試験機による引張試験とし、確認強度まであと施工アンカーを引張るものとする。
  - ・試験箇所数 対象機器、径毎に対し1本とし、無作為に抜き取る。
- ② 配管の吊り及び支持材の固定には、その自重に十分耐えうるアンカーを使用する。なお、耐震支持に使用する躯体取付用のアンカーは金属拡張アンカーおねじ形又は接着系アンカーとする。
- ③ 屋外に使用するものはステンレス製又はJIS H 8641「溶融亜鉛めっき」に規定するHDZT49以上の溶融亜鉛めっきを施したものとする。 (ただし、コンクリート内に施工するあと施工アンカーは除く)
- 3. 非破壊検査
- ① はつり、穴開け及びあと施工アンカー等の施工に当たり、埋設物の事前調査を行い、監督員に報告すること。
- ② 施工場所を鉄筋探査機により探査し、鉄筋、配管類の位置に墨出しを行う。なお、探査の結果、放射線透過検査を必要とする場合については、監督員と協議の上、適切に対応するものとする。
- 4. 試験
- ① 試験項目は、標仕<2> 2.18.2により行う。なお、監理指針<2> 2.18.2を参考とする。
- ② 照度測定の測定方法は、JIS C 7612を参考とする。
- ③ 次の項目は、施工前と施工後に行うものとする。

	照度測定	絶縁抵抗測定
•		

5. 接地工事

接地極の材料は下表による。ただし、これによりがたい場合は、監督員と協議すること。

接地極の種類	記号	接地抵抗值	接地極の材料(寸法mm)
· 共同接地(A・C・D種)	EA · C · D	10Ω以下	EB (D=14又はW=40) ×3連-2組
<ul><li>共同接地(A・B・C・D種)</li></ul>	EA · B · C · D	Ω以下	EB (D=14又はW=40) ×3連-2組
- A種	EA	10Ω以下	EB (D=14又はW=40) ×3連-2組
• B種	EB	Ω以下	EB (D=14又はW=40) ×2連ー2組
- C種	EC	10Ω以下	EB (D=14又はW=40) ×3連-2組
• D種	ED	100Ω以下	EB (D=14又はW=40) ×1
• ELCB用	EELCB	Ω以下	EB (D=14又はW=40) ×1
・雷保護用	ELA	Ω以下	・ EP-0.6×2 ・ EB(D=14又はW=40) × 連- 組
· 高圧避雷器用	ELH	10Ω以下	EB (D=14又はW=40) ×3連ー2組
• 交換機陽極用	Et	10Ω以下	EB (D=14又はW=40) ×3連-1組
• 本配線盤保安装置用	EAt	10Ω以下	EB (D=14又はW=40) ×3連-2組
• 拡声増幅器用	EDt	100Ω以下	EB (D=14又はW=40) ×1
· 各種通信機器用	EDa	100Ω以下	EB (D=14又はW=40) ×1
• 保安器用	ELt	100Ω以下	EB (D=14又はW=40) ×1
• 測定用補助	E0	_	EB (D=14又はW=30) ×1

(備考) EBの長さは、D=14の場合は1,500、W=30の場合は900、W=40の場合は1,200とする。

接地極の埋設位置には、屋外灯のポール等で埋設位置が明確な場合を除いて接地極埋設標を設ける。

設計者情報:株式会社宮建築設計 管理建築士 清水 康代 番号 333707

工事名:R7営繕 小松島西高等学校 小・中田 トイレ改修工事電気

#### 6. その他共通事項

- ① 配管工事
  - ・最上階の天井配管は、原則二重天井内の隠ぺい施工とし、屋上スラブへの埋め込みは行わない。(最上階が二重天井の場合に限る。)
  - ・長さ1m以上の入線しない電線管には1.2mm以上のビニル被覆鉄線を挿入する。(標仕<2>2.2.9、<2>2.12.4)
  - ・屋外の防水形プルボックスは、(ステンレス製・鋼板製・樹脂製)とし、(メラミン焼付塗装・溶融亜鉛めっき・無塗装とする。
- ② 配線工事
  - ・ 高圧ケーブルの種類(EM-高圧架橋ポリエチレンケーブル)は、JCS 4395「6,600V架橋ポリエチレンケーブル(3層押出型)」によるものとする。
- ③ 塗装工事
  - ・機械室、隠ぺい部を除く露出する電線管、支持金物、架台等は塗装を行う。
  - ・屋内、屋外及びピット内の支持金物等のうち、ステンレス製、溶融亜鉛めっき製及び溶融亜鉛めっき(HDZT49)と同等の耐食性能を有する製品は、原則塗装不要とする。
- ④ 配線器具
- ・図面に記載なきフラッシュプレートの材質は、新金属製とする。
- ⑤ 支持金物等
  - ・屋外及びピット内の支持金物等は、ステンレス製、溶融亜鉛めっき製(HDZT49以上)及び溶融亜鉛めっき(HDZT49)と同等の耐食性能を有する製品の何れかを使用する。
- ⑥ 用途別表示
  - ・盤内、幹線プルボックス内、ケーブルラック上の要所、マンホール・ハンドホール内、その他の要所には合成樹脂製、ファイバ製等の表示札等を取付け、回路の種別、行先等を表示する. (標仕 <2>2.2.10、<2>2.12.5)
  - なお、屋外において直接外気に触れる場所(盤内、プルボックス内を除く。)及びマンホール・ハンドホール内の表示札等はエッチングプレート等の耐候性を有するものとする。
  - ・カバープレート及びプルボックス蓋にはシール等で用途別表示を行う。なお、屋外部分の表示はエッチングプレート等の耐候性を有するものとする。
- ⑦ その他
  - ・分電盤、制御盤、端子盤などの2次側以降の配線で、配線経路、電線太さ、電線本数、管径などは監督員との協議により図面表示と多少相違させてよい。
  - ・分電盤からの予備配管として、分電盤の予備回路数(スペースを含む)に応じた配管を天井裏まで立上げる。
  - ・改修又は増設工事等において既設配線との接続が本工事に含まれる場合は、工事着手前及び工事完了後に既設配線の絶縁抵抗を測定する。

## 3章 関連工事

- 1. 仮設工事
- ① 工事用電力、用水については、原則として次による。ただし、施設管理者と協議すること。
- ・既存電力利用( 出来る ・ 出来ない )、電力料金( 有償 ・ 無償 )
- ・既存用水利用( 出来る ・ 出来ない )、用水料金( 有償 ・ 無償 )
- ② 工事車両用の駐車場、資材置場及び現場事務所用地については、次による。ただし、施設管理者と協議すること。
- ・同用地は、(図示の場所に・用意していないので業者にて)設けること。
- ③ 足場その他

足場及び作業構台の類を(本工事で設置する・関連工事が定置するものを無償で使用できる)。

・外部足場(図示の通り)

足場を設置する場合は、原則として「手すり先行工法に関するガイドライン」(建標仕2.2.4)の別紙1「手すり先行工法による足場の組み立て等に関する基準」の2の(2)手すり据置方式により 行うこと。ただし監督員の承諾を得た場合は、(3)手すり先行専用足場方式により行うことができる。

・内部足場(図示の通り)

## 4章 電灯設備

1. 照明器具

電特-03 電気設備工事特記仕様書(3)

LEDモジュールの光源色は、監督員との協議により、標準図に規定する光源色を変更できる。ただし、非常照明用及び誘導灯用を除く。

2. 非常用照明器具の照度測定

設置した各室の2箇所以上で行うものとし、詳細は監督員との協議による。

3. 照明制御の照度測定

明るさセンサにより照明制御を行う室は、照度を測定し、測定表を監督員に提出する。なお、明るさセンサの設定は、監督員の指示による。

照度測定時期 100%点灯時( 夜間 ・ 昼間 ) 調光制御点灯時( 夜間 ・ 昼間 )

## 5章 その他

#### 1. 機器取付高さ


次表を標準とする。ただし、天井高がFL+3,000以上の場合及び機器の使用に支障がある場合は、監督員と協議する。

名	1,300 1,800 300 150 800~1,300 900 2,100~2,300 2,000~2,600 150 1,500 1,500 1,300 200 300 200 300 7,500 1,500 1,500 1,500 1,500 1,500	上端1,900以下とする
### およい	1,800~2,200  1,500  1,300  1,800  1,800  1,800  150  800~1,300  2,100~2,300  2,100~2,600  1,500  1,500  1,500  1,300  200  300  200  300  7,500  1,500  1,500  1,500  1,500  1,500  1,500  1,500  7,500	上端1,900以下とする
引込開閉器   床上~中心   下上~中心   下上)   下上~中心   下上~中心   下上)   下上)   下上   下上   下下)   下上)   下上)   下上)   下上~中心   下上)   下上   下上)   下上)   下上   下下)   下上)   下上   下下)   下上   下下)   下上   下下)   下上)   下上   下下)   下上)   下上   下下)   下上)   下上)   下上   下上	1,800~2,200  1,500  1,300  1,800  1,800  1,800  150  800~1,300  2,100~2,300  2,100~2,600  1,500  1,500  1,500  1,300  200  300  200  300  7,500  1,500  1,500  1,500  1,500  1,500  1,500  1,500  7,500	上端1,900以下とする
【電灯】 分電盤	1,500 1,300 1,800 300 150 800~1,300 900 2,100~2,300 2,000~2,600 1,500 1,500 1,500 1,300 2,000 2,000 1,500 1,500 1,500 1,500 1,500 1,500 1,500 1,500 1,500 1,500 1,500	上端1,900以下とする
	1,300 1,800 300 150 800~1,300 900 2,100~2,300 2,000~2,600 150 1,500 1,500 1,300 200 300 200 300 7,500 1,500 1,500 1,500 1,500 1,500	上端1,900以下とする
スイッチ       床上~中心         熱線センサ用スイッチ       床上~中心         コンセント (一般)       床上~中心         パ (和室)       床上~中心         パ (台上)       台上~中心         パ (土間)       床上~中心         パ (五間)       床上~中心         パ (五間)       床上~中心         パ (五間)       床上~中心         パ (五間)       床上~中心         パ (銀海)       床上~中心         水 (和室)       床上~中心         (本上、中心       (和室)         (本上、中心       床上~中心         水 (ル・ブラインターホン (一般)       床上~中心         変積有差       床上~中心         電 (大井)       床上~中心         電 (大井)       床上~中心         変積有差       床上~中心         電 (大井)       床上~中心         電 (大井)       床上~中心         電 (大井)       床上~中心         アナーマウン       床上~中心         原上~中心       床上~中心         原土~中心       床上~中心         原土~中心       床上~中心         原土~中心       床上~中心         原土~中心 <td< td=""><td>1,300 1,800 300 150 800~1,300 900 2,100~2,300 2,000~2,600 150 1,500 1,500 1,300 300 200 300 1,500 1,500 1,500 1,500 1,500</td><td>上端1,900以下とする</td></td<>	1,300 1,800 300 150 800~1,300 900 2,100~2,300 2,000~2,600 150 1,500 1,500 1,300 300 200 300 1,500 1,500 1,500 1,500 1,500	上端1,900以下とする
熟線センサ用スイッチ	1,800 300 150 800~1,300 900 2,100~2,300 2,000~2,600 150 1,500 1,500 1,300 300 200 300 7,500 1,500 1,500 1,500 1,500 1,500 1,500	上端1,900以下とする
コンセント (一般)	300 150 800~1, 300 900 2, 100~2, 300 2, 000~2, 600 150 1, 100 1, 500 1, 300 300 200 300 550 1, 500 1, 500 1, 500 1, 500 1, 500 1, 500	上端1,900以下とする
# (和室)	150 150 800~1, 300 900 2, 100~2, 300 2, 000~2, 600 150 1, 100 1, 500 1, 300 200 300 200 300 1, 500 1, 500 1, 500 1, 300 200 300 200 300 200 300 200	上端1,900以下とする
# (台上)	150 800~1,300 900 2,100~2,300 2,000~2,600 150 1,100 1,500 1,300 200 300 150 7,500 1,500	上端1,900以下とする
# (土間) 床上~中心	800~1, 300 900 2, 100~2, 300 2, 000~2, 600 1, 100 1, 500 1, 500 1, 300 300 200 300 150 7, 500 7, 500 1, 500	上端1,900以下とする
# (車楠子用) 床上~中心 床上~中心 床上~中心 (	900 2, 100~2, 300 2, 000~2, 600 150 1, 100 1, 500 1, 300 300 200 300 150 1, 500 7, 500 1, 500 1, 500 300 200 300 150	上端1,900以下とする
ブラケット (一般)	2, 100~2, 300 2, 000~2, 600 150 1, 100 1, 500 1, 500 1, 300 200 300 150 7, 500 1, 500	上端1,900以下とする
ブラケット (一般)	2,000~2,600 150 1,100 1,500 1,500 1,300 200 300 150 7,500 天井高×0.9	上端1,900以下とする
# (	2,000~2,600 150 1,100 1,500 1,500 1,300 200 300 150 7,500 天井高×0.9	上端1,900以下とする
# (鏡上) - 鏡上端~中心   5機能便所スイッチ   床上~中心   「動力]   原上~中心   下見開閉器   床上~中心   精内交換・構内情報通信網]	150 1,100 1,500 1,500 1,300 200 300 150 1,500 天井高×0.9	上端1,900以下とする
多機能便所スイッチ         床上~中心           【動力】         床上~中心           野部制御盤         床上~中心           手元開閉器         床上~中心           間御用スイッチ         床上~中心           【構内交換・構内情報通信網】         床上~下端           選子盤         床上~下端           保安器箱         天井下~上端           壁付アウトレット(一般)         床上~中心           (電気時計】         床上~中心           (本上~中心         (本上~中心           (拡声】         床上~中心           壁付形スピーカ         床上~中心           壁付アッテネータ         床上~中心           情報表示器         床上~中心           壁付代シラーカン(一般)         床上~中心           電(誘導支援・呼出)         床上~中心           壁付インターホン(一般)         床上~中心           ボ (カチラ付)         床上~中心           壁付位置ボックス(一般)         床上~中心           呼出ボタン(多機能便所)         床上~中心           (テレビ共同受信】         株と~中心           機器収容箱         天井下~上端           直列ユニット(一般)         床上~中心           (火災報知】         床上~中心	1, 100 1, 500 1, 500 1, 300 300 200 300 150 1, 500 天井高×0. 9	上端1,900以下とする
【動力】  壁掛形制御盤	1, 500 1, 500 1, 300 300 200 300 150 7, 500 天井高×0. 9	上端1,900以下とする
壁掛形制御盤         床上~中心           手元開閉器         床上~中心           制御用スイッチ         床上~中心           【構内交換・構内情報通信網】         床上~下端           端子盤         床上~中心           保安器箱         天井下~上端           壁付アウトレット(一般)         床上~中心           (電気時計】         床上~中心           壁掛形親時計         床上~中心           子時計         床上~中心           (拡声】         床上~中心           壁付アッテネータ         床上~中心           【情報表示】         床上~中心           情報表示盤         床上~中心           ベル・ブザー・チャイム         床上~中心           電流箱         床上~中心           電流箱         床上~中心           (誘導支援・呼出】         床上~中心           (大路神支援・呼出】         床上~中心           (大路神支援・呼出】         床上~中心           (大路神支援・呼出】         床上~中心           (大路神支援・呼出】         床上~中心           (大路中心)         床上~中心           (大路中心)         床上~中心           (大田中心)         床上~中心           (大田中心)         床上~中心           (大田中心)         床上~中心           (大田中心)         床上~中心           (大田中心)         床上~中心           (大田中の)         床上~中心           (大田中の)	1, 500 1, 300 300 200 300 150 1, 500 天井高×0. 9	上端1,900以下とする
### ### ### ### #####################	1, 500 1, 300 300 200 300 150 1, 500 天井高×0. 9	上端1,900以下とする
制御用スイッチ       床上~中心         【構内交換・構内情報通信網】       床上~下端         端子盤       床上~中心         保安器箱       天井下~上端         壁付アウトレット(一般)       床上~中心         (電気時計】       床上~中心         【電気時計】       床上~中心         【拡声】       床上~中心         【情報表示】       床上~中心         【情報表示盤       床上~中心         壁付光・ブザー・チャイム       床上~中心         でル・ブザー・チャイム       床上~中心         電源箱       床上~中心         【誘導支援・呼出】       床上~中心         唯日インターホン(一般)       床上~中心         (外部受付)       床上~中心         (カメラ付)       床上~中心         壁付位置ボックス(一般)       床上~中心         呼出ボタン(多機能便所)       下井下~上端         【テレビ共同受信】       株器収容箱         直列ユニット(一般)       床上~中心         (外質報知】       床上~中心	1, 300 300 200 300 150 1, 500 天井高×0. 9	上端1,900以下とする
【構内交換・構内情報通信網】  端子盤 保安器箱  壁付アウトレット(一般)  (和室)  (電気時計】  壁掛形親時計  床上~中心  【拡声】  壁掛形スピーカ  壁掛形スピーカ  壁付アッテネータ  【情報表示】 情報表示盤  壁付光・ブザー・チャイム  受付押しボタン(一般) 電源箱  【誘導支援・呼出】  壁付インターホン(一般)  (モニタ付) (カメラ付) なたニ~中心  壁付置ボックス(一般)  なたこ~中心  なたと~中心  なたと~中心  が、が部受付) なたと~中心  なたと、なん  なたと~中心	300 200 300 150 1,500 天井高×0.9	上端1,900以下とする
端子盤         床上~下端           保安器箱         天井下~上端           壁付アウトレット(一般)         床上~中心           (和室)         床上~中心           (電気時計)         床上~中心           壁掛形親時計         床上~中心           子時計         床上~中心           (抗声)         床上~中心           壁付アッテネータ         床上~中心           (情報表示)         床上~中心           管付発信器         床上~中心           ベル・ブザー・チャイム         床上~中心           受付押しボタン(一般)         床上~中心           電源箱         床上~中心           (誘導支援・呼出)         床上~中心           壁付インターホン(一般)         床上~中心           ( 小部受付)         床上~中心           ( 小部受付)         床上~中心           壁付位置ボックス(一般)         床上~中心           呼出ボタン(多機能便所)         ( テレビ共同受信)           機器収容箱         天井下~上端           直列ユニット(一般)         床上~中心           (火災報知)	200 300 150 1,500 天井高×0.9	上端1,900以下とする
保安器箱         天井下~上端           壁付アウトレット(一般)         床上~中心           (和室)         床上~中心           (電気時計)         床上~中心           壁掛形親時計         床上~中心           子時計         床上~中心           壁掛形スピーカ         床上~中心           壁付アッテネータ         床上~中心           【情報表示監         床上~中心           壁付発信器         床上~中心           ベル・ブザー・チャイム         床上~中心           受付押しボタン(一般)         床上~中心           電源箱         床上~中心           (外部受付)         床上~中心           (外部受付)         床上~中心           (外部受付)         床上~中心           唯上~中心         床上~中心           壁付位置ボックス(一般)         床上~中心           呼出ボタン(多機能便所)         ア井下~上端           【テレビ共同受信】         株器収容箱         天井下~上端           直列ユニット(一般)         床上~中心           (火災報知)         床上~中心	200 300 150 1,500 天井高×0.9	上端1,900以下とする
壁付アウトレット (一般)       床上~中心         (和室)       床上~中心         (電気時計】       床上~中心         子時計       床上~中心         【拡声】       床上~中心         壁排形スピーカ       床上~中心         壁付アッテネータ       床上~中心         【情報表示盤       床上~中心         壁付発信器       床上~中心         ベル・ブザー・チャイム       床上~中心         受付押しボタン (一般)       床上~中心         電源箱       床上~中心         【誘導支援・呼出】       床上~中心         ψ (外部受付)       床上~中心         ル (カメラ付)       床上~中心         ψ (カメラ付)       床上~中心         摩付位置ボックス (一般)       床上~中心         ψ (和室)       床上~中心         ボタン (多機能便所)       天井下~上端         直列ユニット (一般)       床上~中心         (和室)       床上~中心         (火災報知)       床上~中心	300 150 1,500 天井高×0.9	上端1,900以下とする
# (和室)   床上~中心	1,500 天井高×0.9	上端1,900以下とする
「電気時計	1, 500 天井高×0. 9	上端1,900以下とする
壁掛形親時計       床上~中心         子時計       床上~中心         屋掛形スピーカ       床上~中心         壁付アッテネータ       床上~中心         【情報表示】       床上~中心         障付発信器       床上~中心         ベル・ブザー・チャイム       床上~中心         受付押しボタン(一般)       床上~中心         電源箱       床上~中心         「然導支援・呼出】       床上~中心         ル (外部受付)       床上~中心         ル (カメラ付)       床上~中心         壁付位置ボックス(一般)       床上~中心         ル (和室)       床上~中心         で出ボタン(多機能便所)       天井下~上端         直列ユニット(一般)       床上~中心         水 (和室)       床上~中心         【火災報知】	天井高×0.9	
子時計       床上~中心         壁掛形スピーカ       床上~中心         壁付アッテネータ       床上~中心         【情報表示】       床上~中心         壁付発信器       床上~中心         ベル・ブザー・チャイム       床上~中心         受付押しボタン(一般)       床上~中心         電源箱       床上~中心         【誘導支援・呼出】       床上~中心         ψ(外部受付)       床上~中心         ψ(カメラ付)       床上~中心         ψ(カメラ付)       床上~中心         ψ(和室)       床上~中心         ψ出ボタン(多機能便所)       天井下~上端         でレビ共同受信】       株器収容箱         直列ユニット(一般)       床上~中心         ( 和室)       床上~中心         【火災報知】	天井高×0.9	
【拡声】       床上~中心         壁付アッテネータ       床上~中心         【情報表示別       床上~中心         情報表示盤       床上~中心         壁付発信器       床上~中心         ベル・ブザー・チャイム       床上~中心         受付押しボタン(一般)       床上~中心         電源箱       床上~中心         【誘導支援・呼出】       床上~中心         ツ (外部受付)       床上~中心         ル (モニタ付)       床上~中心         ル (カメラ付)       床上~中心         摩付位置ボックス(一般)       床上~中心         ア出ボタン(多機能便所)       下上~中心         【テレビ共同受信】       株器収容箱         直列ユニット(一般)       床上~中心         (和室)       床上~中心         【火災報知】		
壁掛形スピーカ       床上~中心         壁付アッテネータ       床上~中心         【情報表示盤       床上~中心         壁付発信器       床上~中心         ベル・ブザー・チャイム       床上~中心         受付押しボタン (一般)       床上~中心         電源箱       床上~中心         【誘導支援・呼出】       床上~中心         パ (外部受付)       床上~中心         パ (カメラ付)       床上~中心         壁付位置ボックス (一般)       床上~中心         パ (和室)       床上~中心         機器収容箱       天井下~上端         直列ユニット (一般)       床上~中心         【火災報知】		
壁付アッテネータ       床上~中心         【情報表示盤       床上~中心         壁付発信器       床上~中心         ベル・ブザー・チャイム       床上~中心         受付押しボタン(一般)       床上~中心         壁付インターホン(一般)       床上~中心         パ (外部受付)       床上~中心         パ (カメラ付)       床上~中心         壁付位置ボックス(一般)       床上~中心         パ (和室)       床上~中心         呼出ボタン(多機能便所)       天井下~上端         直列ユニット(一般)       床上~中心         パ (和室)       床上~中心         【火災報知】		
壁付アッテネータ       床上~中心         【情報表示盤       床上~中心         壁付発信器       床上~中心         ベル・ブザー・チャイム       床上~中心         受付押しボタン(一般)       床上~中心         壁付インターホン(一般)       床上~中心         パ (外部受付)       床上~中心         パ (カメラ付)       床上~中心         壁付位置ボックス(一般)       床上~中心         パ (和室)       床上~中心         呼出ボタン(多機能便所)       天井下~上端         直列ユニット(一般)       床上~中心         パ (和室)       床上~中心         【火災報知】	天井高×0.9	
【情報表示盤       床上~中心         壁付発信器       床上~中心         ベル・ブザー・チャイム       床上~中心         受付押しボタン (一般)       床上~中心         電源箱       床上~下端         【誘導支援・呼出】       壁付インターホン (一般)       床上~中心         (外部受付)       床上~中心         (大生、中心)       床上~中心         (本上~中心)       床上~中心         (本上~中心)       床上~中心         (大災報知】       床上~中心	1, 300	
情報表示盤       床上~中心         壁付発信器       床上~中心         ベル・ブザー・チャイム       床上~中心         受付押しボタン(一般)       床上~中心         電源箱       床上~中心         【誘導支援・呼出】       床上~中心         ッ(外部受付)       床上~中心         ッ(チェタ付)       床上~中心         ッ(カメラ付)       床上~中心         壁付位置ボックス(一般)       床上~中心         ッ(和室)       床上~中心         呼出ボタン(多機能便所)       天井下~上端         直列ユニット(一般)       床上~中心         ッ(和室)       床上~中心         【火災報知】	., .,	
壁付発信器       床上~中心         ベル・ブザー・チャイム       床上~中心         受付押しボタン(一般)       床上~下端         電源箱       床上~下端         「誘導支援・呼出】       床上~中心         ッ(外部受付)       床上~中心         ッ(外部受付)       床上~中心         ッ(カメラ付)       床上~中心         壁付位置ボックス(一般)       床上~中心         ッ(和室)       床上~中心         呼出ボタン(多機能便所)       天井下~上端         でして共同受信】       床上~中心         機器収容箱       天井下~上端         直列ユニット(一般)       床上~中心         ッ(和室)       床上~中心	天井高×0.9	
ベル・ブザー・チャイム       床上~中心         受付押しボタン (一般)       床上~下端         歴付インターホン (一般)       床上~中心         (外部受付)       床上~中心         (大生、中心)       床上~中心         (大災報知)       床上~中心         (和室)       床上~中心         (和室)       床上~中心         (和室)       床上~中心         (和室)       床上~中心         (和室)       床上~中心	1, 300	
受付押しボタン (一般) 床上~中心 電源箱 床上~下端 【誘導支援・呼出】 壁付インターホン (一般) 床上~中心 パ (外部受付) 床上~中心 パ (モニタ付) 床上~中心 ル (カメラ付)	2, 300	
電源箱 床上~下端 【誘導支援・呼出】 壁付インターホン(一般) 床上~中心	1, 300	
【誘導支援・呼出】       床上~中心         壁付インターホン(一般)       床上~中心         (外部受付)       床上~中心         (大災報知】       床上~中心         (外部受付)       床上~中心         (大災報知】       床上~中心         (大)       床上~中心         (大)       床上~中心         (大)       床上~中心	,	
壁付インターホン (一般)       床上~中心         パ (外部受付)       床上~中心         パ (モニタ付)       床上~中心         プ (カメラ付)       床上~中心         壁付位置ボックス (一般)       床上~中心         パ (和室)       床上~中心         呼出ボタン (多機能便所)       ア井下~上端         【テレビ共同受信】       床上~中心         機器収容箱       下井下~上端         直列ユニット (一般)       床上~中心         パ (和室)       床上~中心	300	
" (外部受付)       床上~中心         " (モニタ付)       床上~中心         " (カメラ付)       床上~中心         壁付位置ボックス (一般)       床上~中心         " (和室)       床上~中心         呼出ボタン (多機能便所)       ア井下~上端         機器収容箱       天井下~上端         直列ユニット (一般)       床上~中心         " (和室)       床上~中心         【火災報知】	4 004	
" (モニタ付)       床上~中心         " (カメラ付)       床上~中心         壁付位置ボックス(一般)       床上~中心         " (和室)       床上~中心         呼出ボタン(多機能便所)       天井下~上端         【テレビ共同受信】       天井下~上端         値列ユニット(一般)       床上~中心         " (和室)       床上~中心         【火災報知】	1, 300	
" (カメラ付)       床上~中心         壁付位置ボックス(一般)       床上~中心         " (和室)       床上~中心         呼出ボタン(多機能便所)       アルビ共同受信】         機器収容箱       天井下~上端         直列ユニット(一般)       床上~中心         " (和室)       床上~中心         【火災報知】	標準図による	
壁付位置ボックス(一般)       床上~中心         " (和室)       床上~中心         呼出ボタン(多機能便所)       アサマー上端         機器収容箱       天井下~上端         直列ユニット(一般)       床上~中心         " (和室)       床上~中心         【火災報知】	1, 400	
" (和室)       床上~中心         呼出ボタン (多機能便所)          【テレビ共同受信】          機器収容箱       天井下~上端         直列ユニット (一般)       床上~中心         " (和室)       床上~中心         【火災報知】	1, 100~1, 400	
呼出ボタン (多機能便所)	300	1
【テレビ共同受信】       天井下〜上端         機器収容箱       天井下〜上端         直列ユニット(一般)       床上〜中心         パ       (和室)         【火災報知】	150	
機器収容箱天井下~上端直列ユニット(一般)床上~中心パ (和室)床上~中心【火災報知】	900 (400)	(400)は床に転倒した場合を考慮した取付高さを示す
直列ユニット (一般)       床上~中心         " (和室)       床上~中心         【火災報知】		
" (和室) 床上~中心 【火災報知】	200	
" (和室) 床上~中心 【火災報知】	300	
【火災報知】	300	
	150	
受信機・副受信機 床上~中心		
機器収容箱 床上~中心	150	
発信器 床上~中心	1500	
警報ベル 天井下〜上端	1500 1500 800~1, 500	T
表示灯	1500 1500 800~1, 500 800~1, 500	
	1500 1500 800~1, 500 800~1, 500 200	
【ガス漏れ検知】	1500 1500 800~1, 500 800~1, 500	
ガス漏れ中継器 天井下~中心	1500 800~1,500 800~1,500 200 200	
検知器(都市ガス) 天井下~下端	1500 800~1,500 800~1,500 200 200	
ル (LPガス) 床上~下端	1500 800~1,500 800~1,500 200 200 300	
	1500 800~1,500 800~1,500 200 200	
	1500 800~1,500 800~1,500 200 200 300	

# 2. 配線記号等

- ① EM-EEFケーブルにて、4芯以上の配線を布設する場合、全部又は一部に4芯のものを使用しても差し支えない。
- ② 図面に明記なき配管は次のとおりとする。
- (G16) (G22) · · · · 厚鋼電線管(JIS C 8305「鋼製電線管」によるもの)を示す。
- (16) (22) ··· PF管(単層管)(JIS C 8411「合成樹脂製可とう電線管」によるもの)を示す。
- (19) (25) ... ねじなし電線管(JIS C 8305「鋼製電線管」によるもの)を示す。
- ③ EM電線及びEMケーブルの表記において、「EM」が省略されている場合は、「EM」付きの表記のものに読み替える。

設計者情報:株式会社宮建築設計 管理建築士 清水 康代 番号 333707 電特-05 電気設備工事特記仕様書(5)

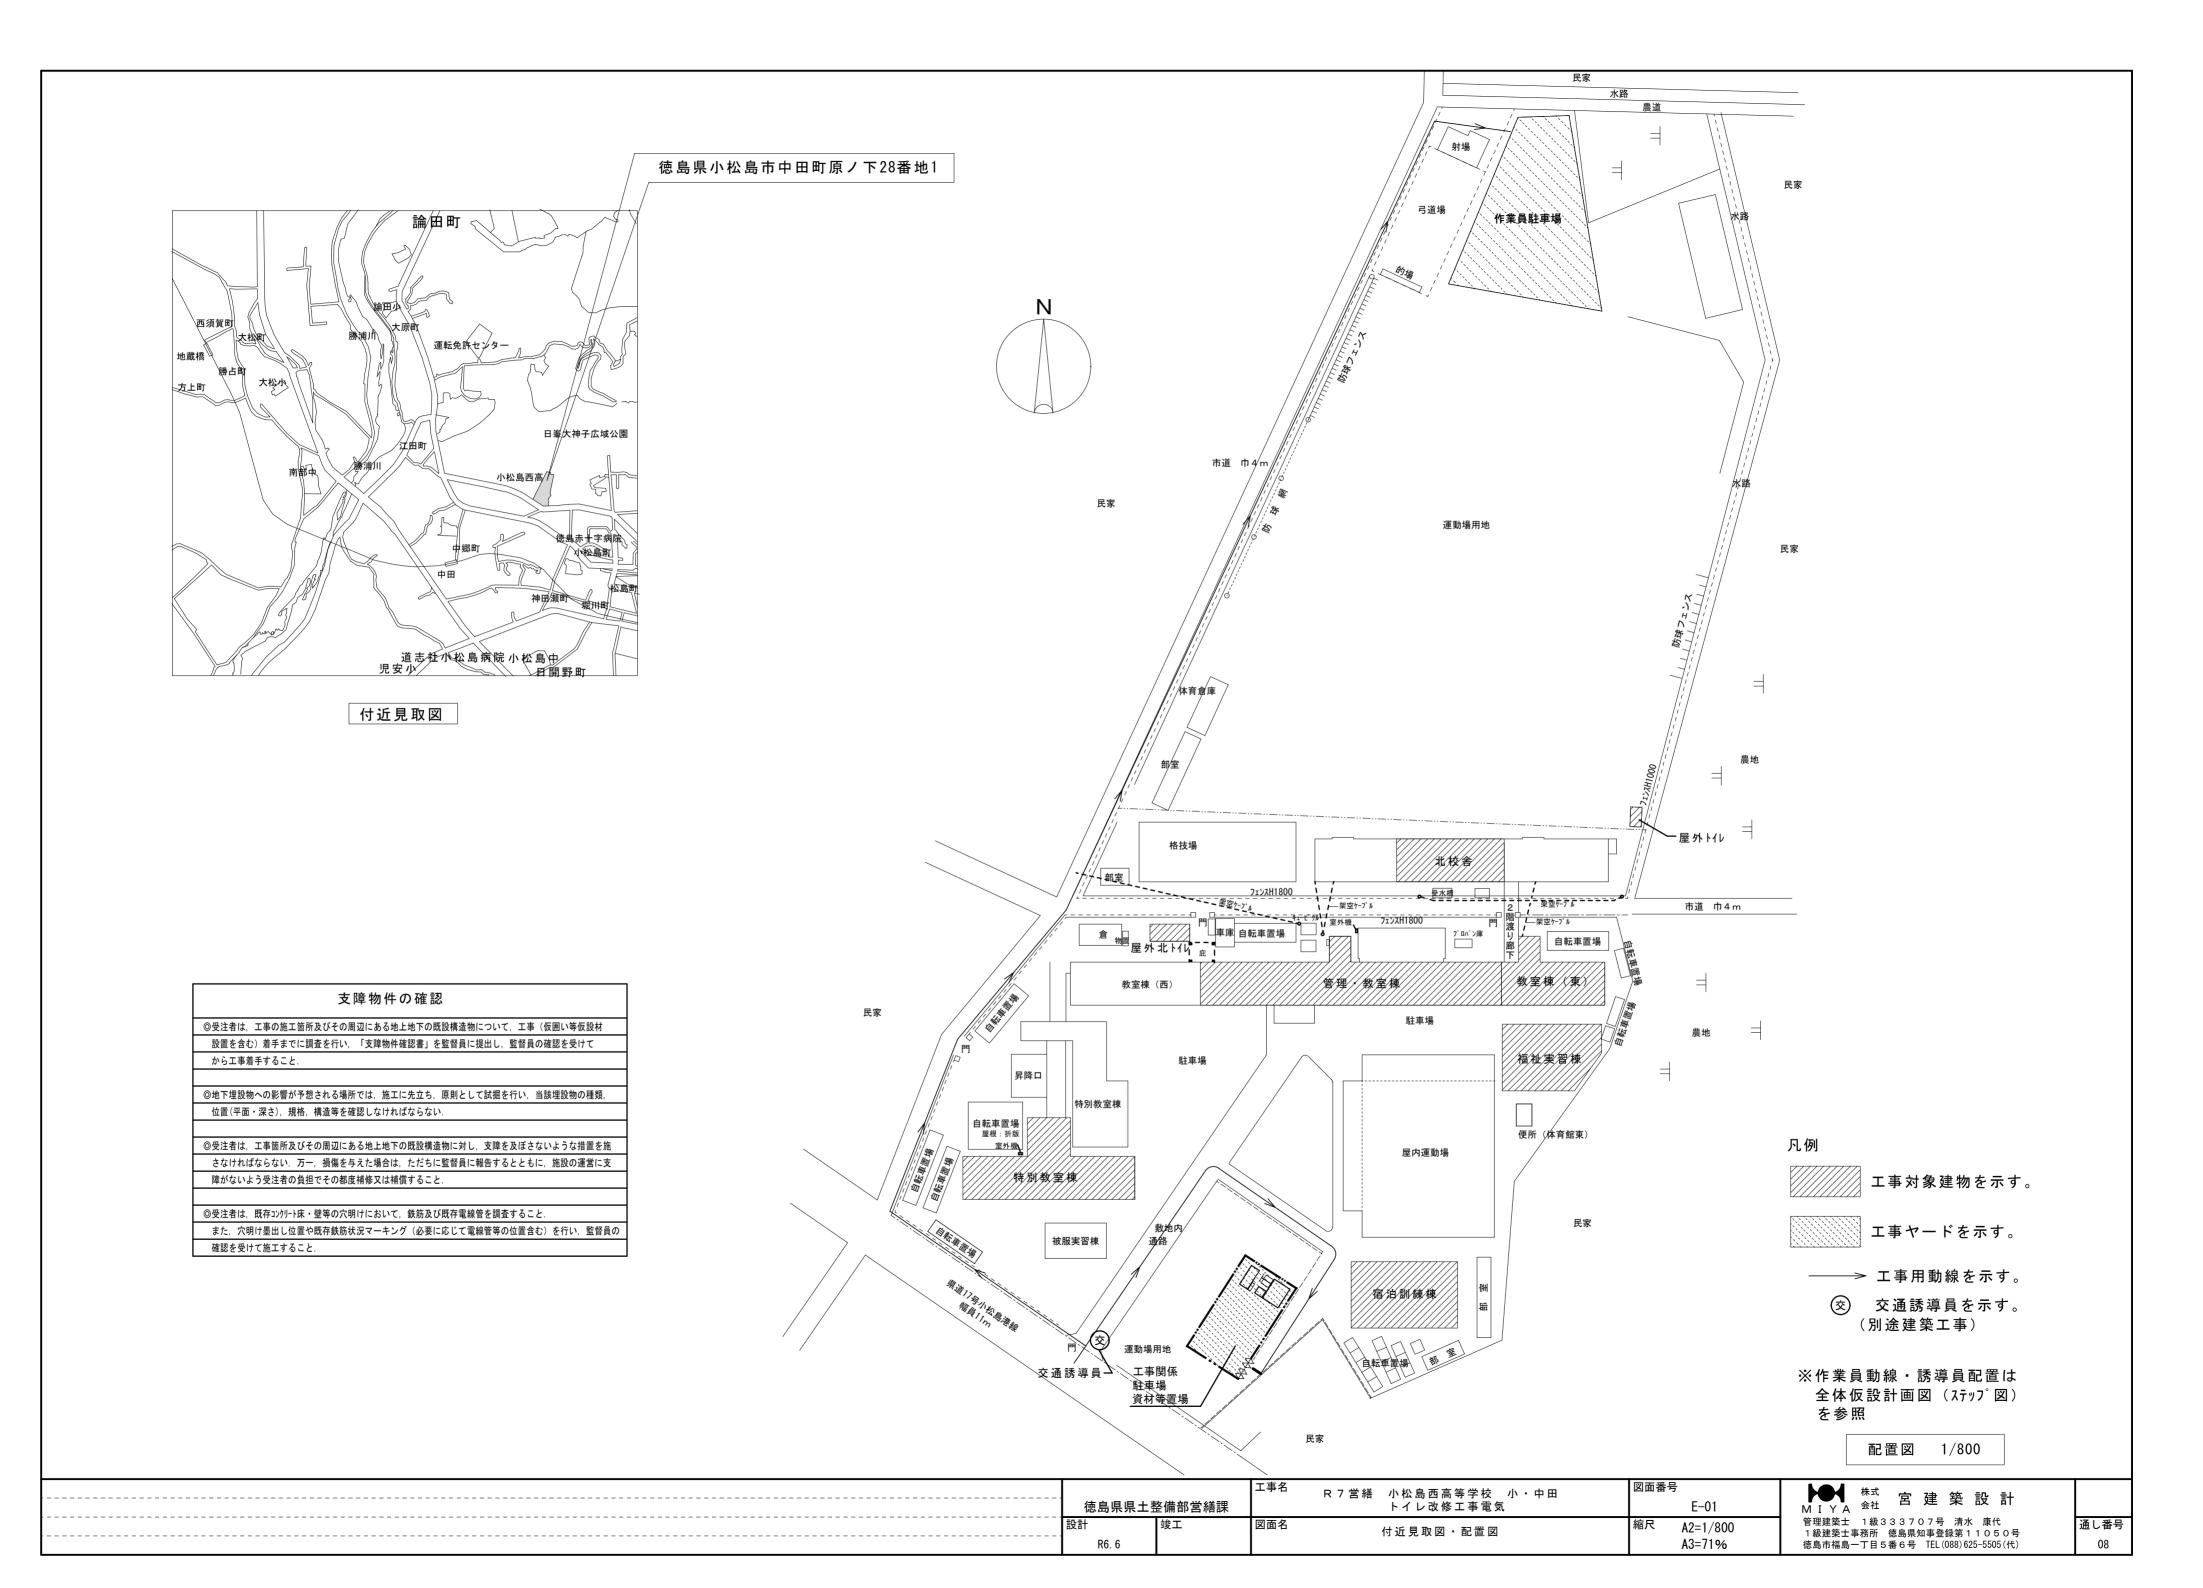



盤名	電 気 方 式主 幹	回路	電圧		♪岐開閉器 形ブレーカ)		負 荷 名 称	負荷	備考
幹線番号 幹線サイズ	(結線)	番号	V	ELB	3 P		TT	容量 VA	MIN -3
L-WCA-1	. 2 . 3								
屋内露出型									
樹脂製 既製品盤改造									
(プレーカ組替)	1 φ 3 W								
CE8 <sup>-</sup> -3C @	210/105V		100		30/20		ıντ	200	
E2.0		1	100	0		+	灯	300	
	MCCB3P 50/30AT	2	100	0	30/20	-	ンセント	200 (1200)	女子便所:暖房便座 女子職員便所:温水洗浄便座
生徒用便所		3	100	0	30/20		ンセント	200 (900)	男子便所:暖房便座 男子職員便所:温水洗浄便座
合計負荷容量 0.7kVA		4	100	0	30/20	予	備		
(R-N間: 0.5kVA) (T-N間: 0.2kVA)		5	100	0	30/20	予	備		
	↓	6	100	0	30/20	予	備		
職員用便所									
合計負荷容量						+			
2.4kVA (R-N間:1.2kVA)						+			
(T-N間: 1.2kVA)						+			
						+			
						_			
						$\perp$			
		+							
L-WCB-1	. 2 . 3					+			
屋内露出型 樹脂製						+			
既製品盤改造 (プレーカ組替)									
	1 φ 3 W 2 1 0 ⁄ 1 0 5 V					_			
CE8 <sup>0</sup> -3C @ E2.0	<b>X</b>	1	100	0	30/20	電	灯	300	
	MCCB3P 50/30AT	2	100	0	30/20	٦	ンセント	700	多目的便所:オストメイト
		3	100	0	30/20	٦	ンセント	500	多目的便所:温水洗浄便座
合計負荷容量		4	100	0	30/20		ンセント	100	多目的便所:警報テンプ付プザー
1.9kVA (R-N間:1.1kVA)		5	100	0	30/20	-	ンセント	300	女子便所:暖房便座
(T-N間: 0.8kVA)		6	100	0	30/20	+-	ンセント	300	男子便所:暖房便座
		7						000	37 km - 43 km
			100	0	30/20		· 備		
		8	100	0	30/20	予	備		
						$\top$			
						+			
						+			
						+			
						-			
								_	


# 照明器具姿図

^	LEDダウンライト	В	LEDダウンライト
Α	150形	В	100形
公共施	設型番:LRS1-13	公共施	b設型番:LRS1−08
-	LEDダウンライト		LEDダウンライト
С	6 0形	D	100形 センサー付
公共施	:設型番:LRS1-05	公共施	西設型番:LDS2-LRS1-08

			工事名	D 7 党结 小松皂而享笙学校 小,由田	図面番号	
	徳島県県土	<b>೬備部営繕</b> 課		トイレ改修工事電気	E-02	M
[記	設計	竣工	図面名		縮尺 A2=-	管理
	R6. 6			盤結線凶• 照明器具妥凶	A3=71%	徳』

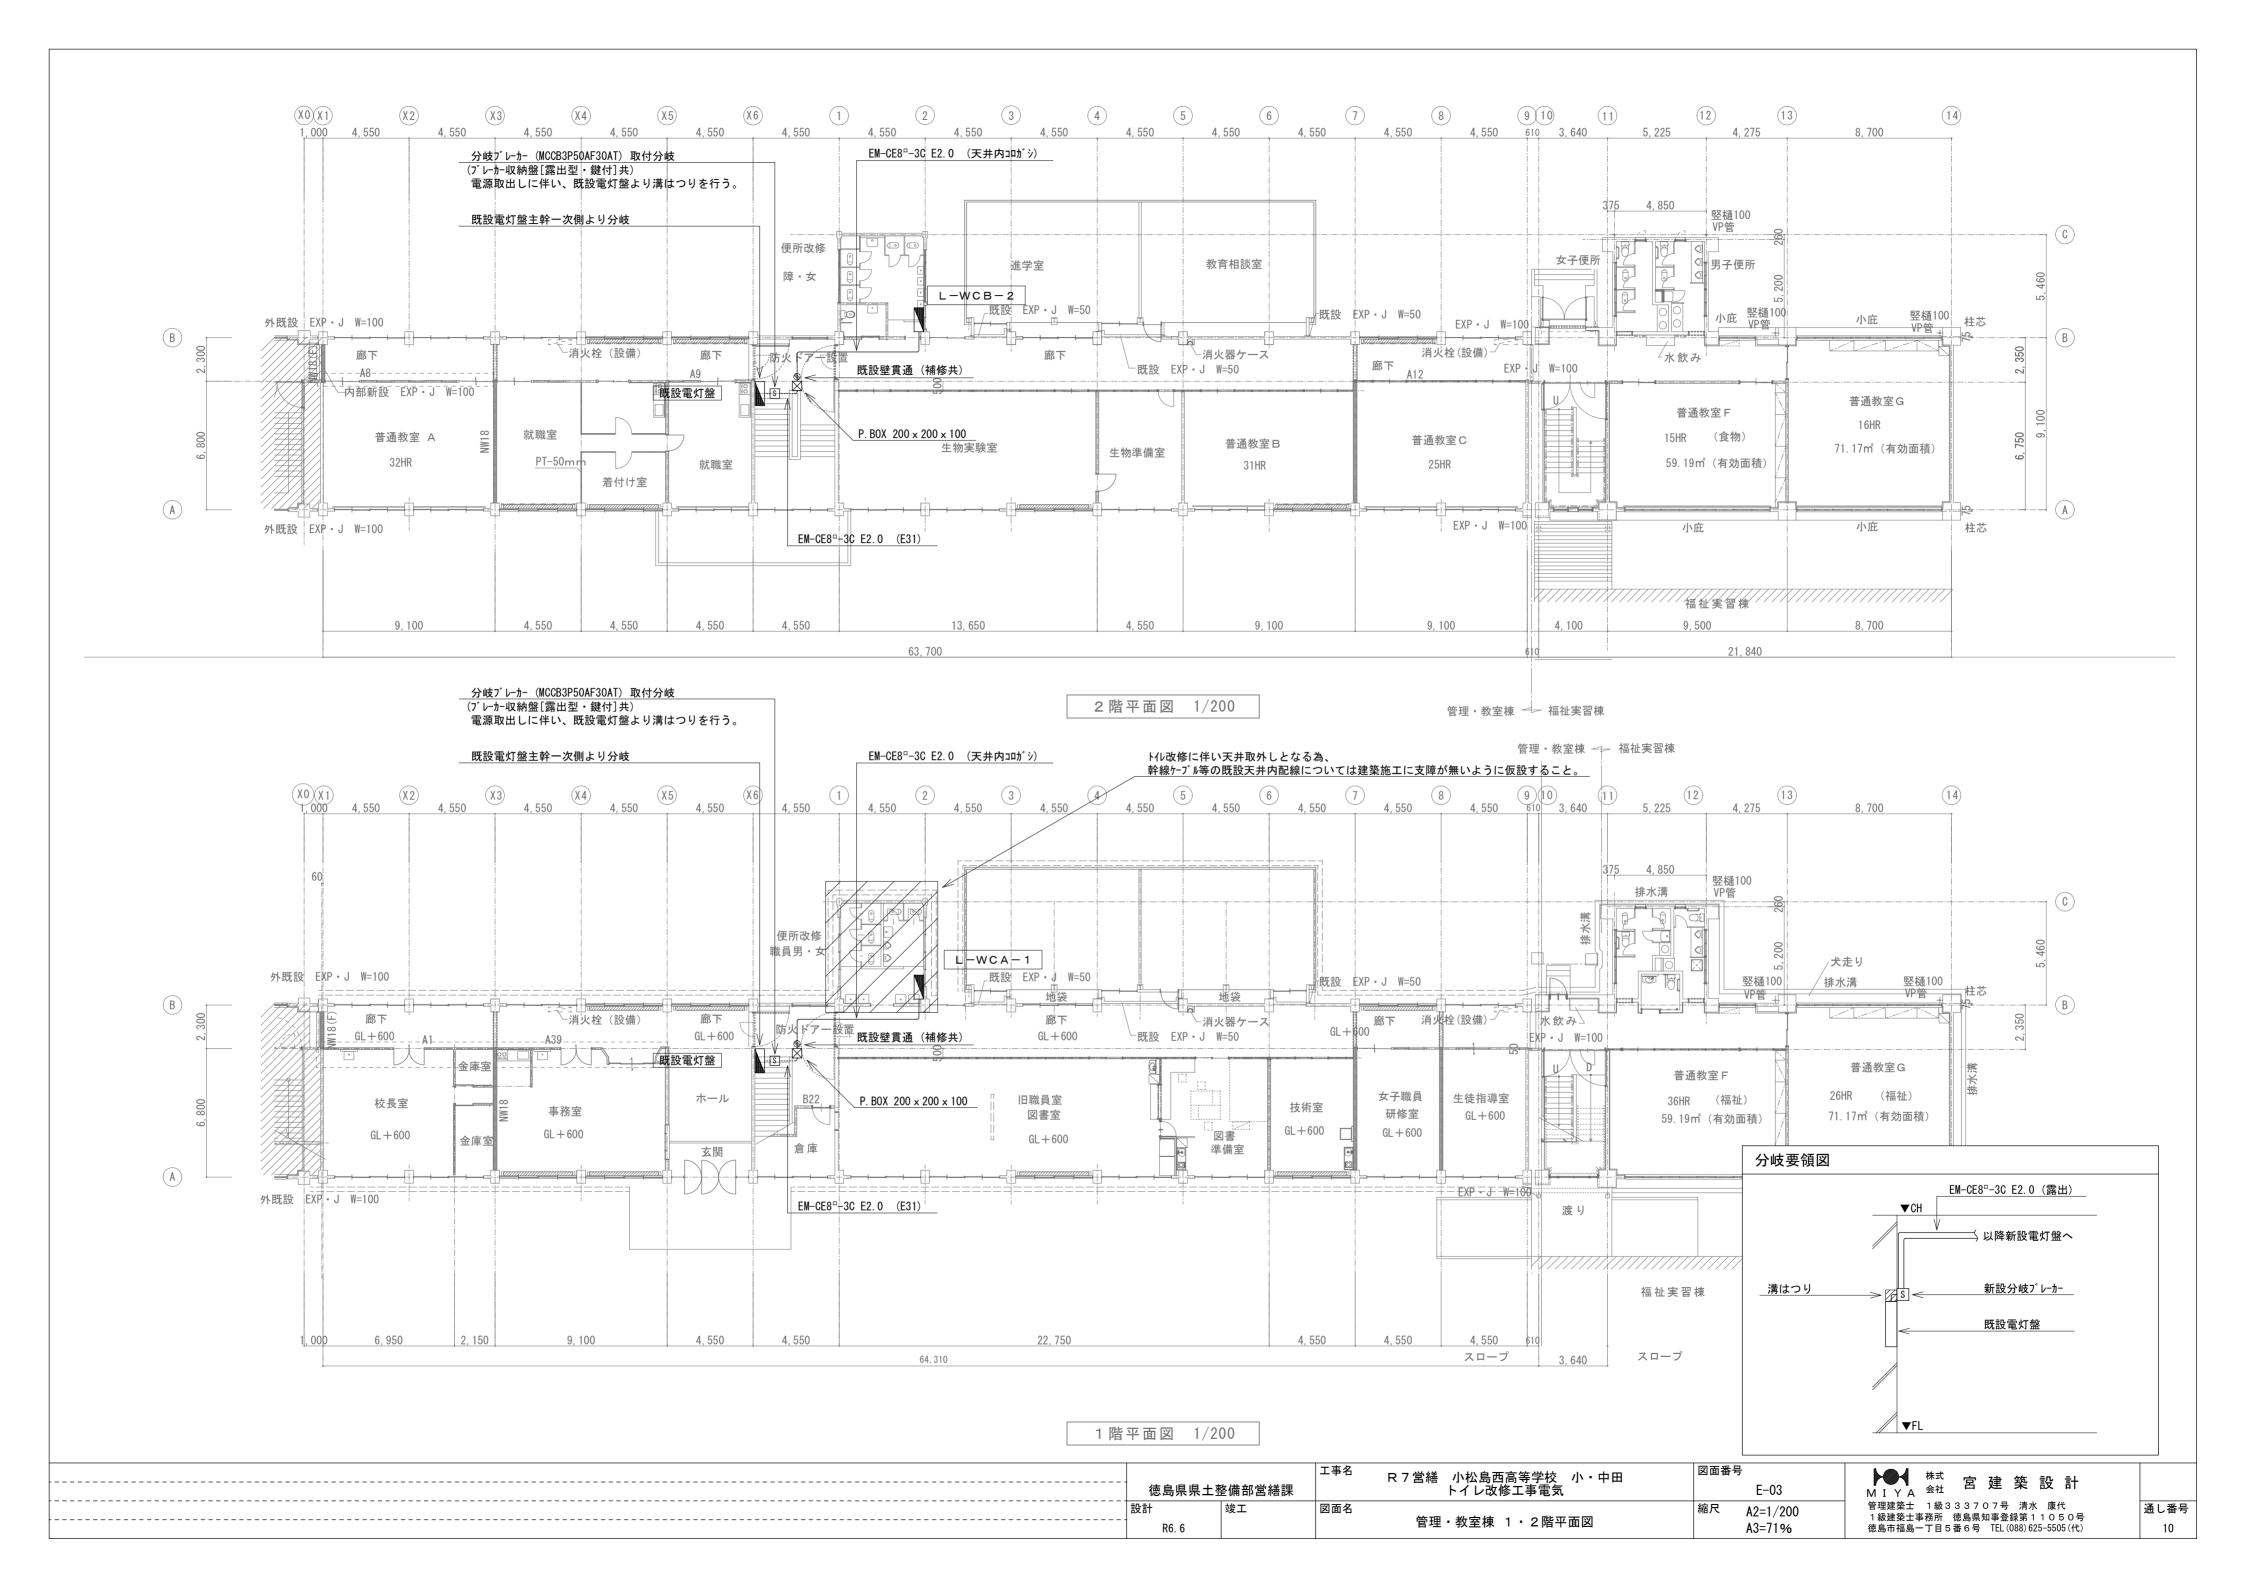

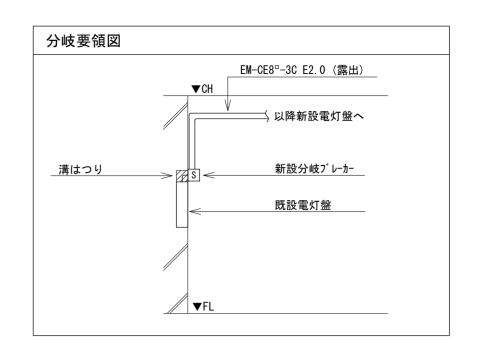

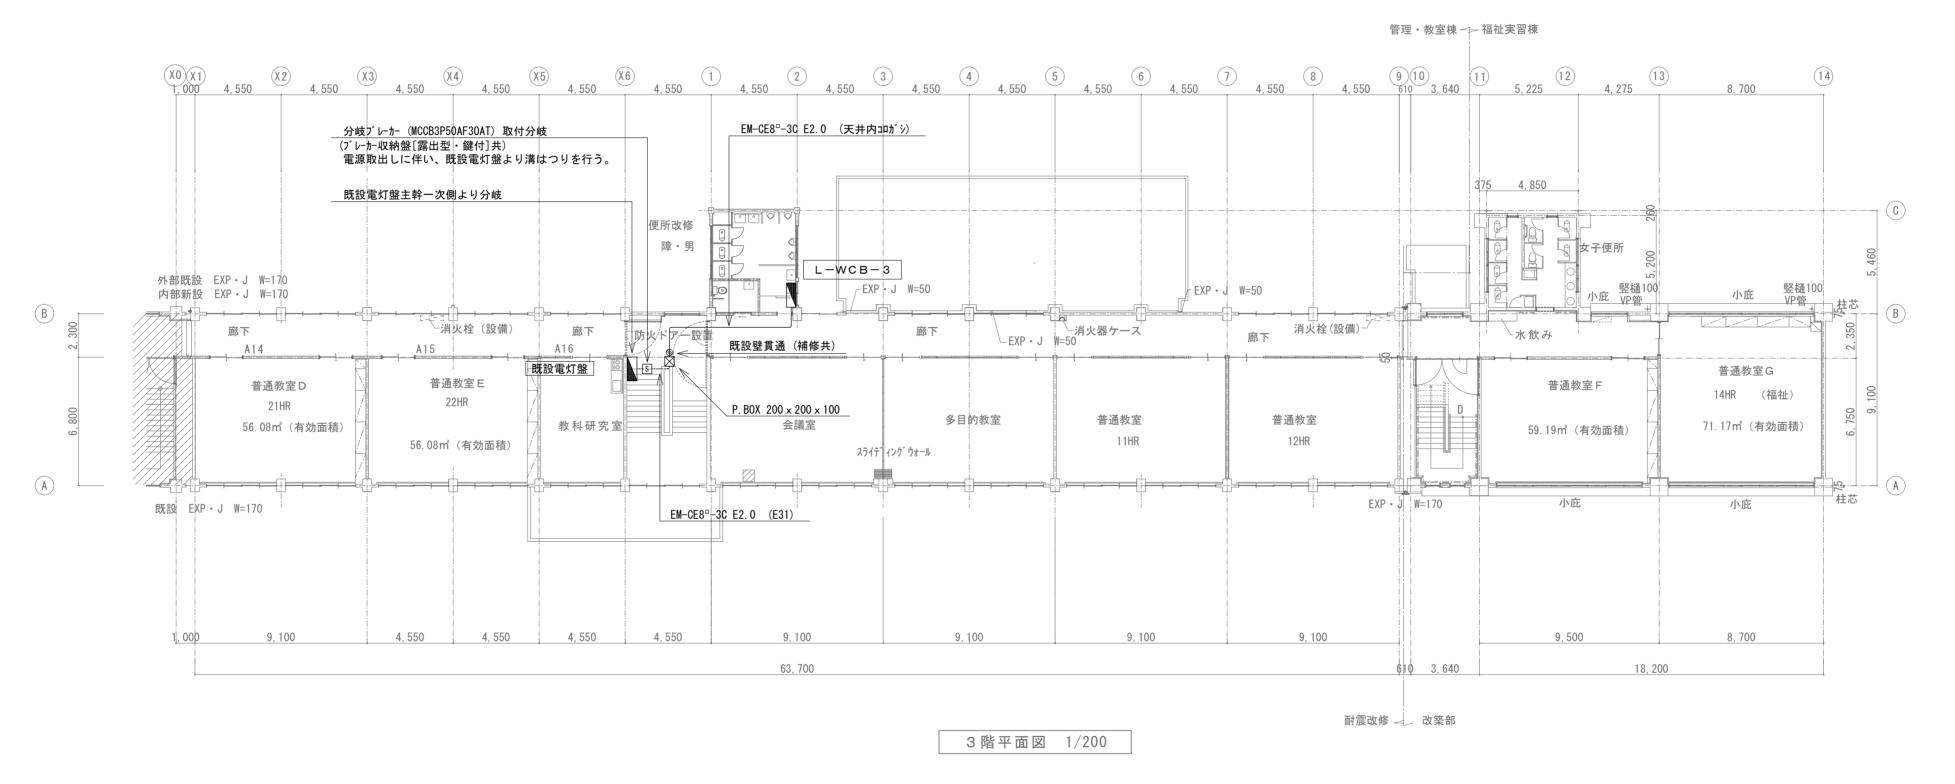


 工事名
 R 7 営繕 小松島西高等学校 小・中田 徳島県県土整備部営繕課
 工事名 R 7 営繕 小松島西高等学校 小・中田 トイレ改修工事電気
 E-04


 設計 竣工 図面名
 図面名
 管理・教室棟 3 階平面図
 縮尺 A2=1/200 A3=71%

株式 宮 建 築 設 計 M I Y A 会社 宮 建 築 設 計 管理建築士 1級333707号 清水 康代 1級建築士事務所 徳島県知事登録第11050号 徳島市福島一丁目5番6号 TEL(088)625-5505(代)


通し番号 11

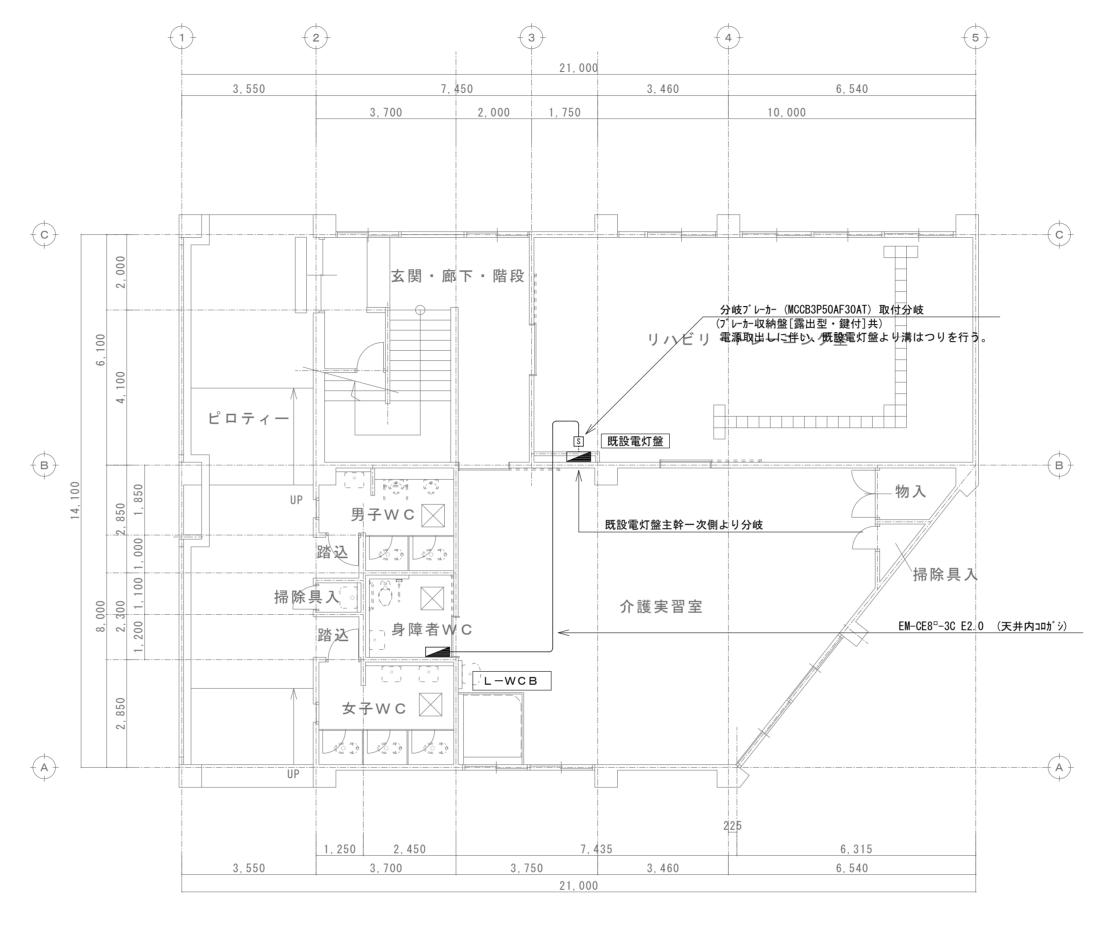


1階平面図 1/100

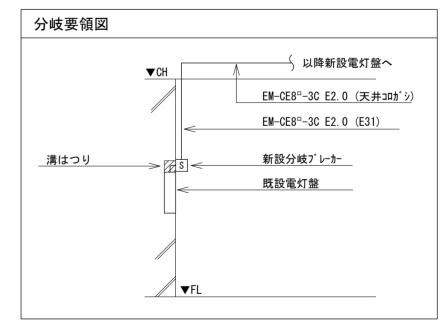



	工事名		図面番号	株式 京 油 筑 訊 弘	
徳島県県土整備	B営繕課	トイレ改修工事電気	E-05	MIYA 会社 B 建 架 設 計	
    設計   竣工   R6.6	図面名	福祉実習棟 1階平面図	縮尺 A2=1/100 A3=71%	<ul><li>管理建築士 1級333707号 清水 康代 1級建築士事務所 徳島県知事登録第11050号 徳島市福島一丁目5番6号 TEL(088)625-5505(代)</li></ul>	通し番号     12

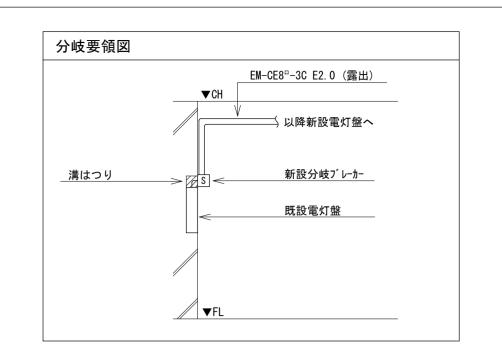

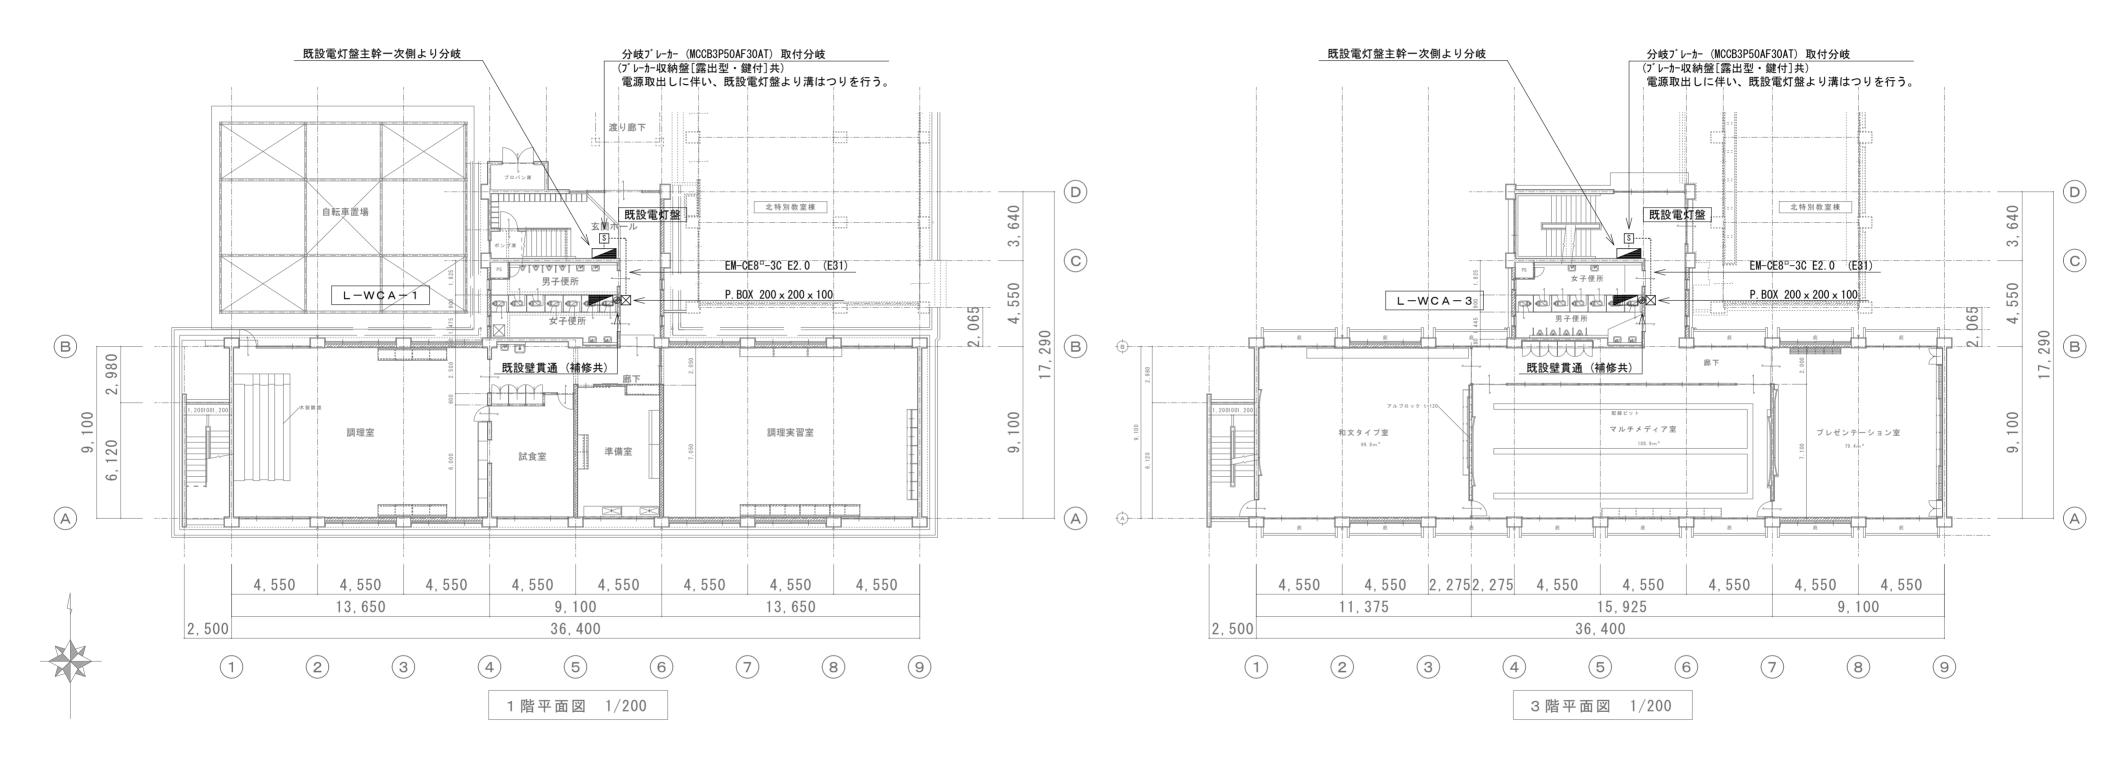


徳島県県土	整備部営繕課	工事名	R 7 営繕 小松島西高等学校 小・中田 トイレ改修工事電気	図面番	号 E-06	MIYA st 宮建築設計	
設計	竣工	図面名	特別教室棟 1・3階平面図	縮尺	A2=1/200 A3=71%	管理建築士 1級333707号 清水 康代 1級建築士事務所 徳島県知事登録第11050号 徳島市福島一丁目5番6号 TEL(088)625-5505(代)	通し番号 13

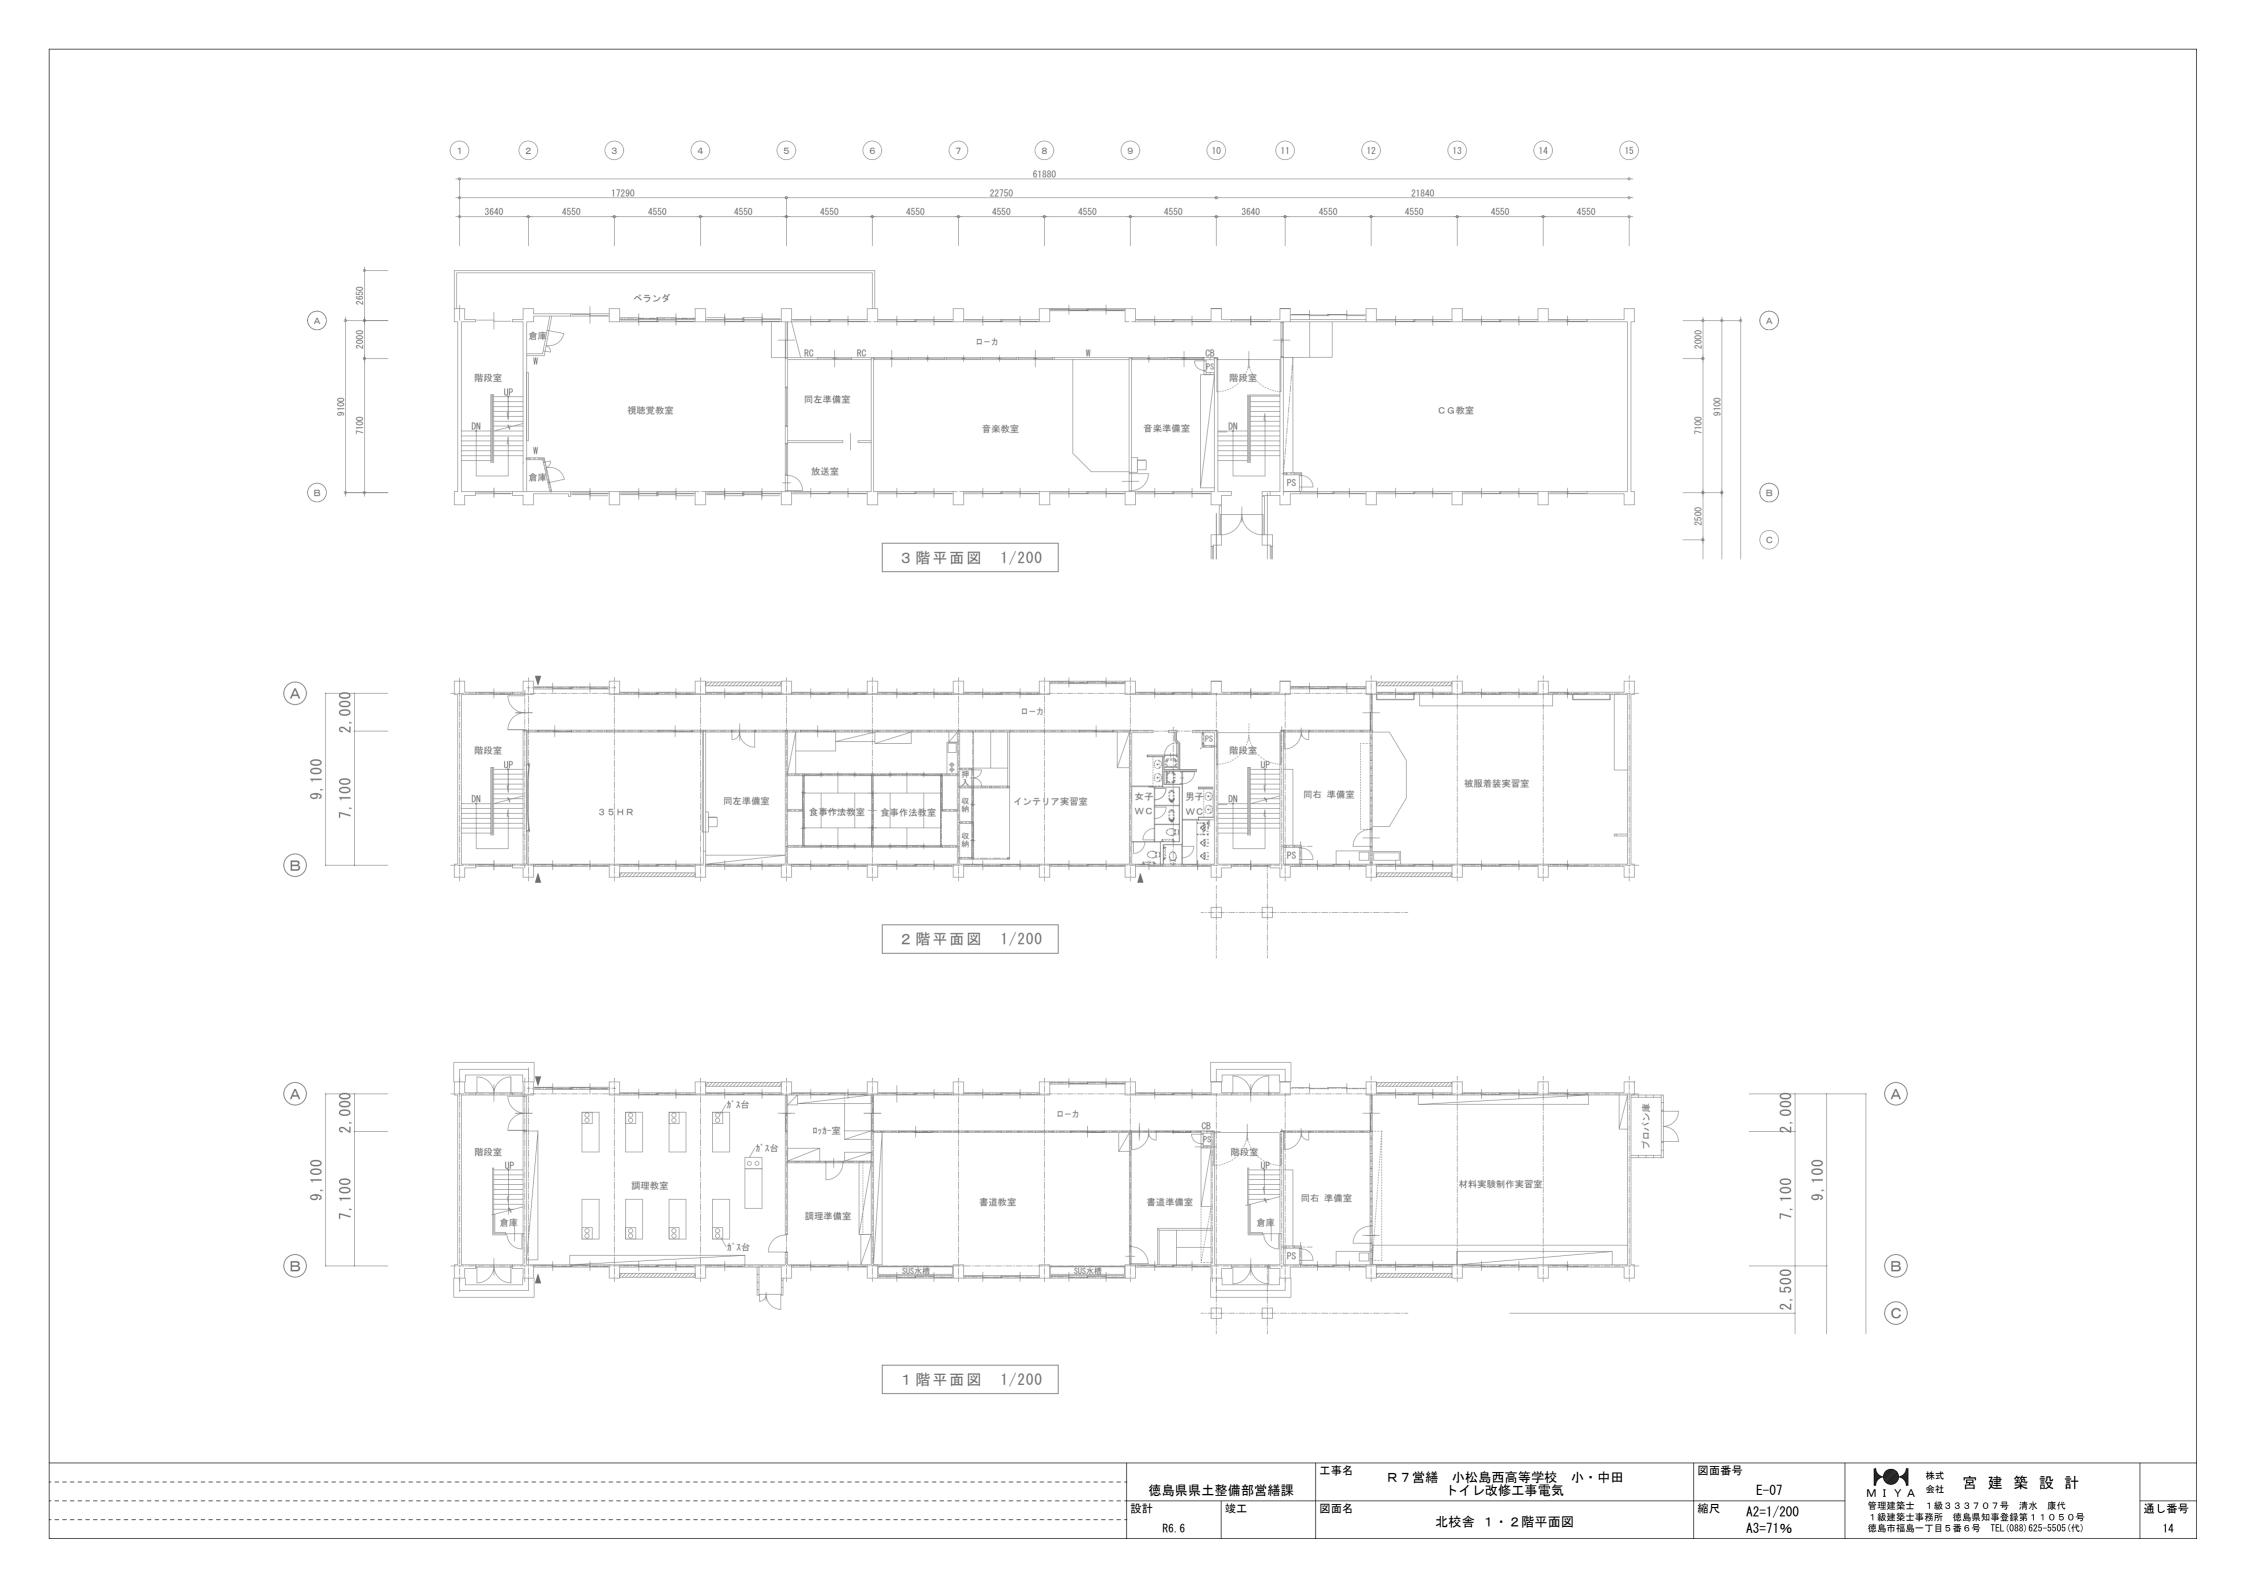

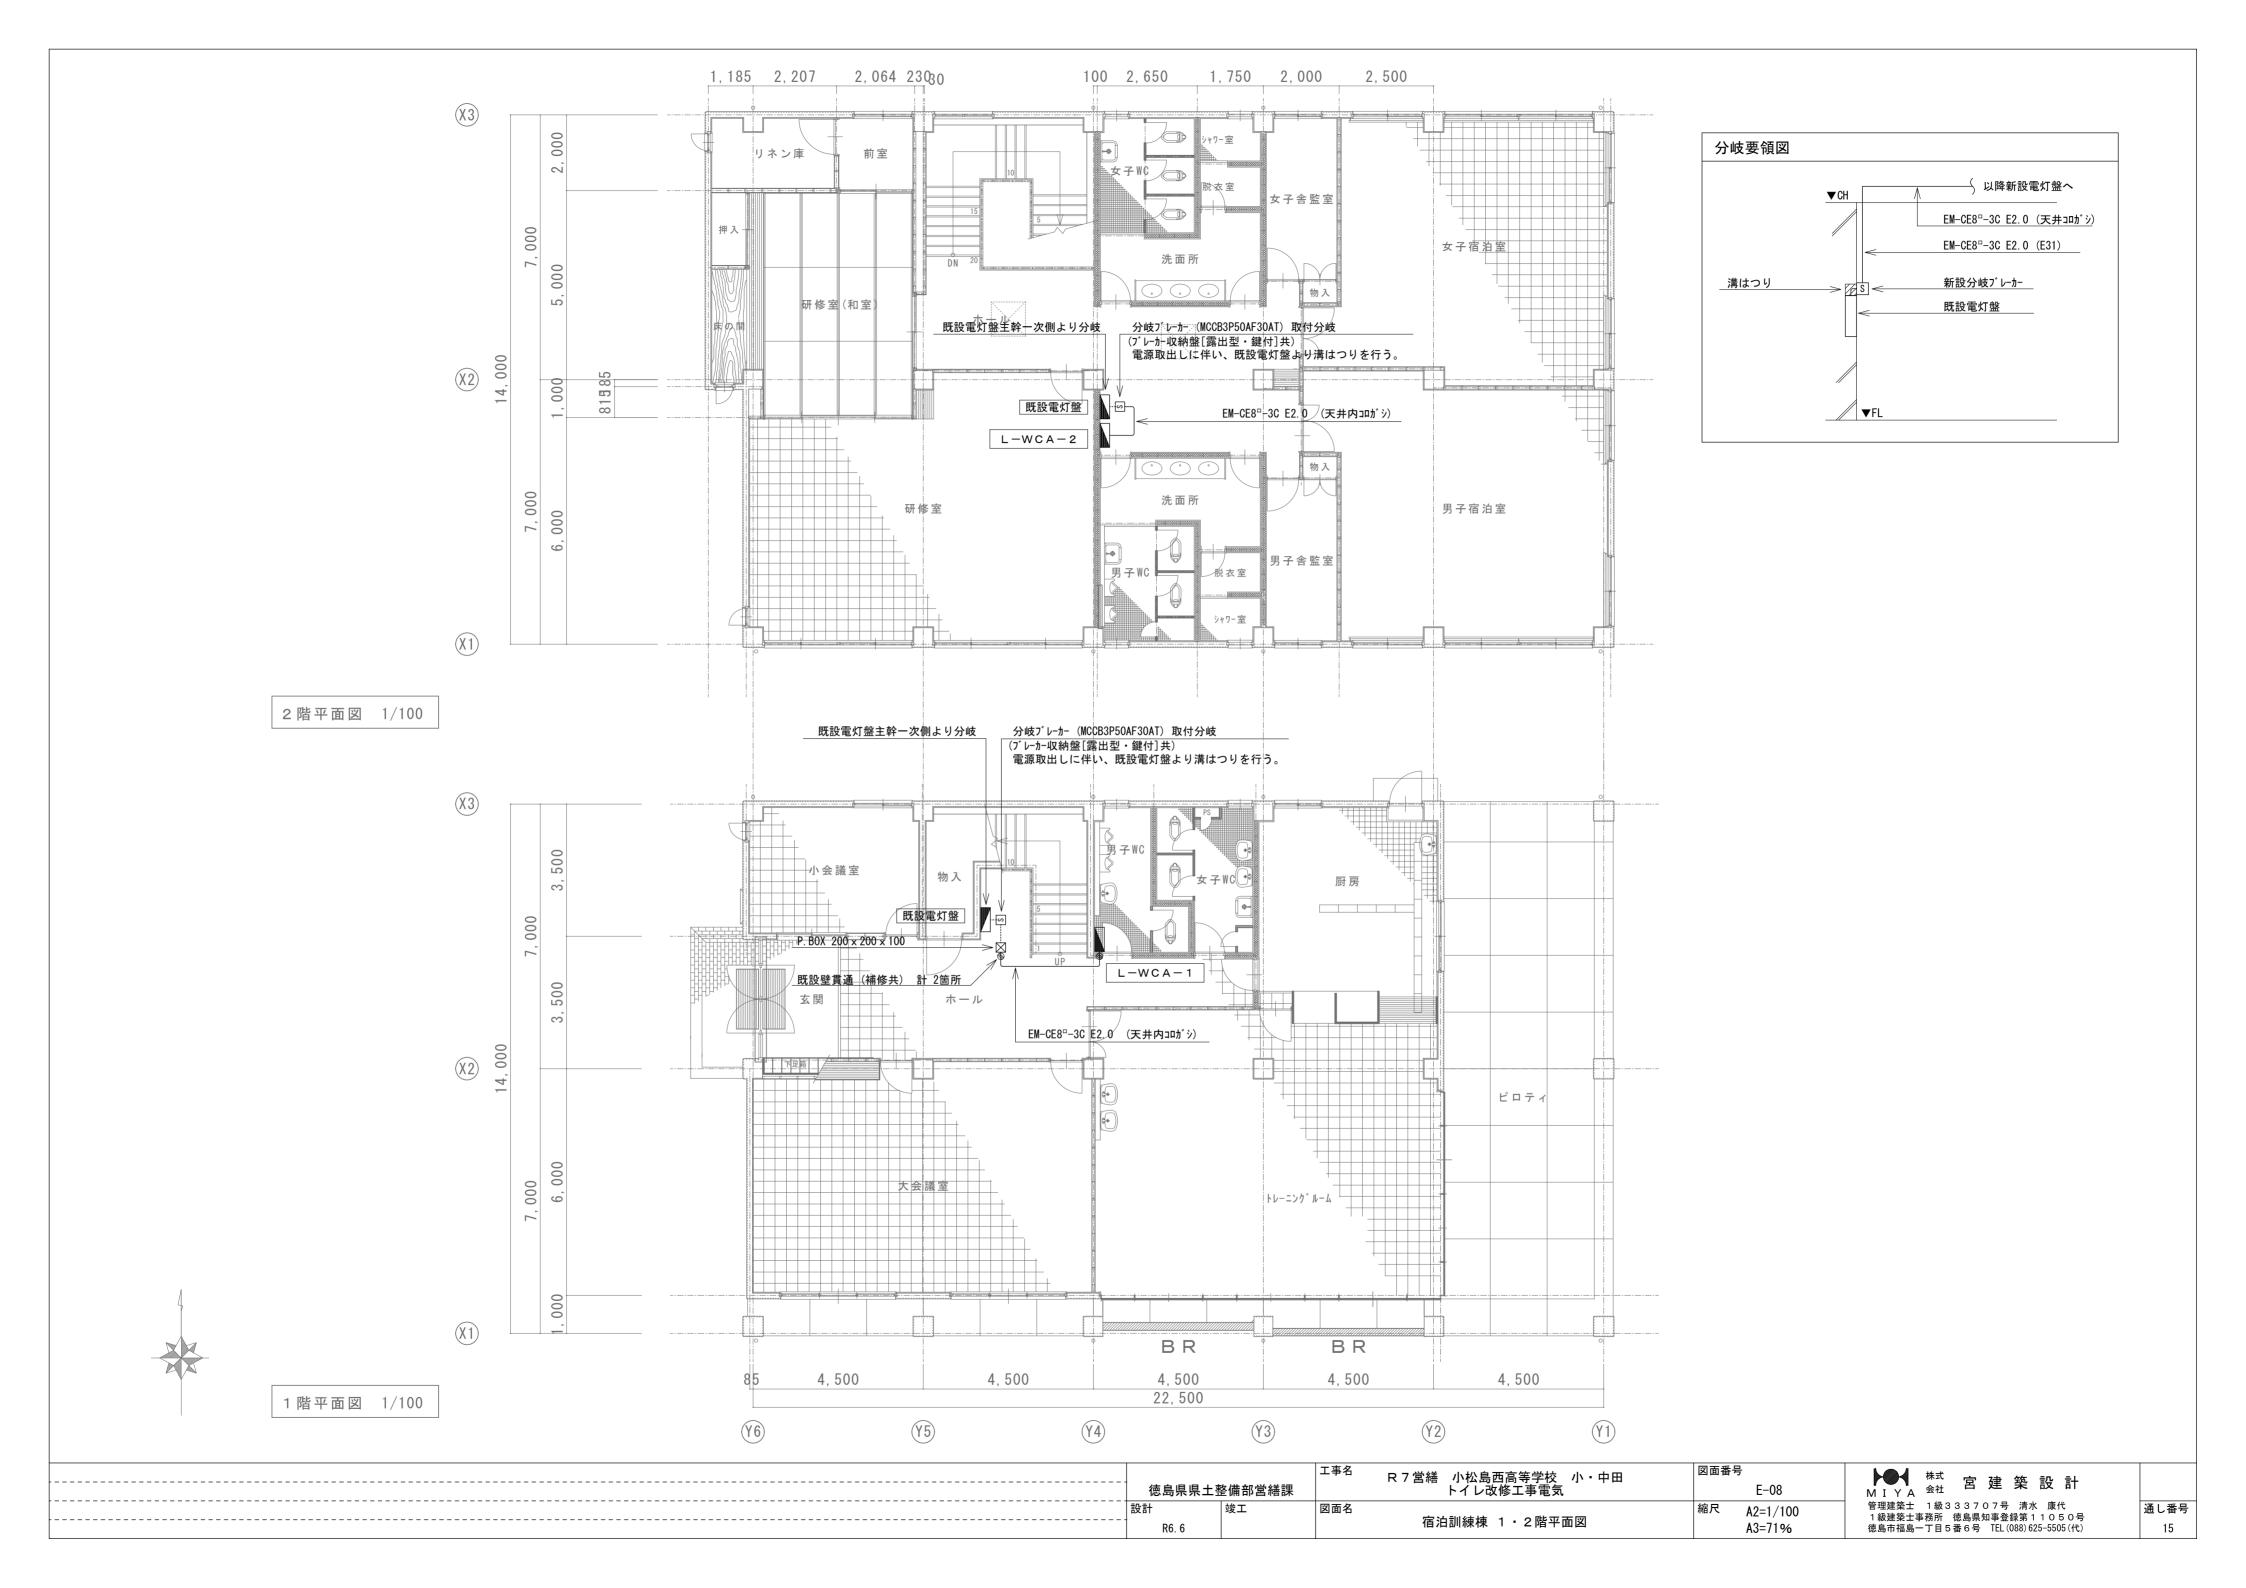



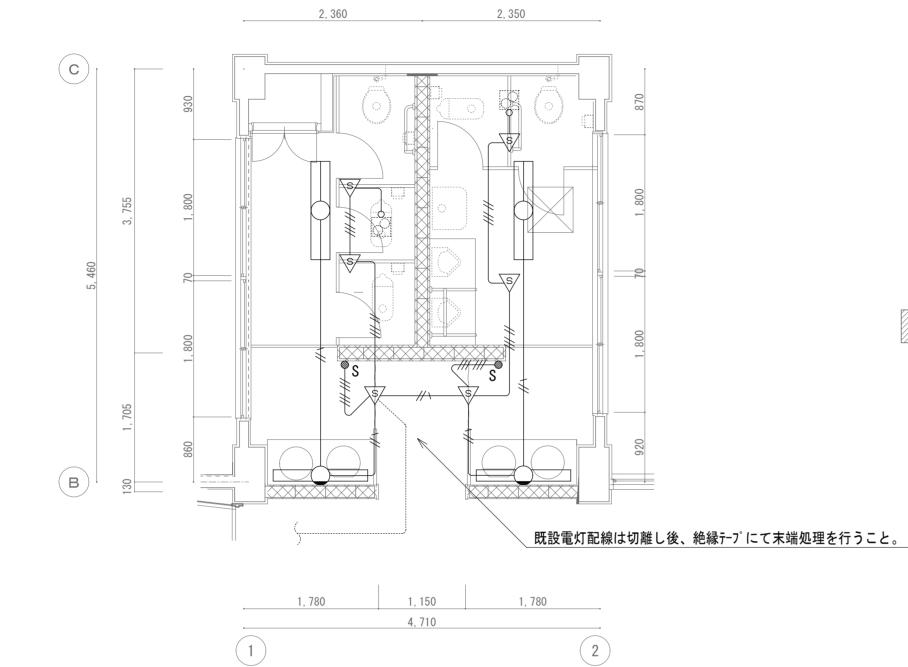


(注記) 既存壁撤去を示す。

図中明記なき配管・配総	泉は下記とする。	
電灯回路 //		6 – 2 C
	VVF1.	6-3 C
	VVF1.	6-3C (1Cアース)
	<u>√2.0</u> VVF2.	0-3C (1C7-Z)

凡例

ic)
図中明記なき実線 で示す機器及び配線等はすべて撤去とし、隠蔽配管及び壁内ボックスは
残置とする。点線 で示す機器及び配管配線等は既存そのままとする。
★印は既設機器取外しを示す。
図中明記なき機器・配管配線であっても本工事進捗上支障のある場合は適切な撤去・復旧をする。
本工事施工に際し生じた建物などの損傷は完全に修復すること。
撤去資材はすべて構外に搬出し、関係法令に従い適切に処理すること。
撤去前には建築との打合せ、現地調査を十分に行い、係員の指示に従い施工すること。

記 号	仕 様
	照明器具 FL40W×1 埋込型
	照明器具 FL40W×2 埋込型
	照明器具 FL40W×1 直付型(ミラーライト)
	埋込スイッチ 1P15Ax1
\$	人感センサー
<b>⊗</b> S	センサー用操作スイッチ 1回路
<b>◎</b> 2S	センサー用操作スイッチ 2回路
⊗ Ø	換気扇

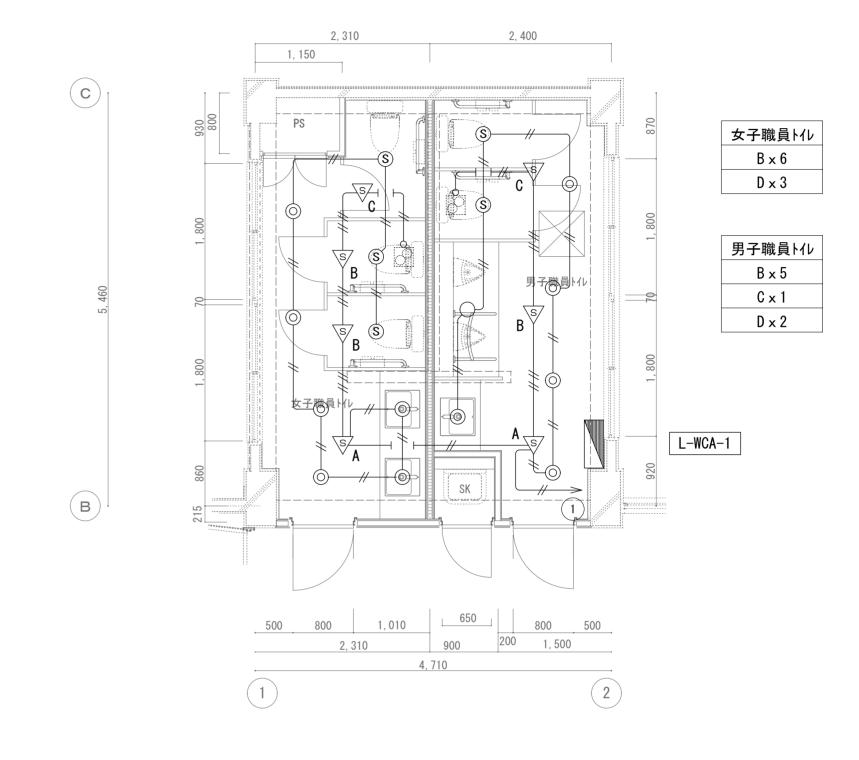


	き配管・配線は下記とす //	EM-EEF1.6-2C			
電灯回路		EM-EEF1.6-20			
		EM-EEF1.6-3C			
		EM-EEF2.0-2C			
多芯の場合に	ま上記ケーブル組合せと	<b>こする</b> 。			
二重天井内は、ケーブルころがし配線とする。					
新設壁の立上げ部分は、適合するPF管にてケーブル保護をする。					

記 号	名 称	備考
	電灯分電盤	盤結線図参照
\s\angle A	熱線センサー付自動スイッチ(親器)	
Sø∕ B	熱線センサー付自動スイッチ(子器)	
⊗ C	熱線センサー付自動スイッチ(子器)換気扇連動	
\&D	熱線センサー付自動スイッチ(親器)換気扇連動	

通し番号

徳島県県土	整備部営繕課	工事名	R 7 営繕 小松島西高等学校 小・中田 トイレ改修工事電気	図面番		★★★ 宮建築設計
設計 R6.6	竣工	図面名	管理・教室棟 電灯設備 1 階平面詳細図	縮尺	A2=1/50 A3=71%	管理建築士 1級333707号 清水 康代 1級建築士事務所 徳島県知事登録第11050号 徳島市福島一丁目5番6号 TEL(088)625-5505(代)

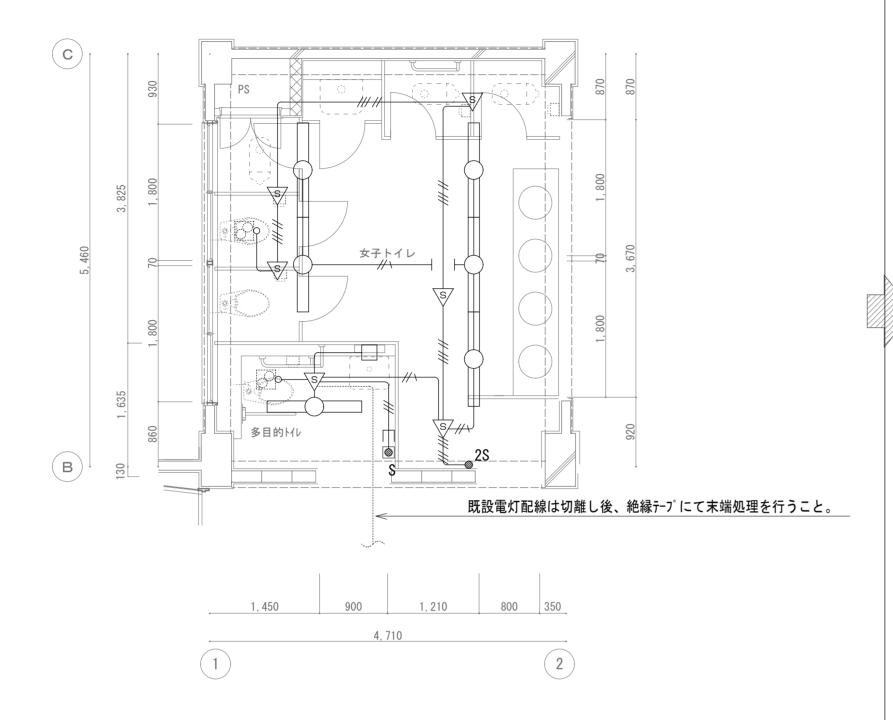

(注記)

2. ★印は既設機器取外しを示す。

1. 図中明記なき実線 で示す機器及び配線等はすべて撤去とし、隠蔽配管及び壁内ボックスは

3.図中明記なき機器・配管配線であっても本工事進捗上支障のある場合は適切な撤去・復旧をする。

残置とする。点線 …… で示す機器及び配管配線等は既存そのままとする。


6. 撤去前には建築との打合せ、現地調査を十分に行い、係員の指示に従い施工すること。

4. 本工事施工に際し生じた建物などの損傷は完全に修復すること。 5. 撤去資材はすべて構外に搬出し、関係法令に従い適切に処理すること。

## (注記) 既存壁撤去を示す。

図中明記な	き配管・配線は下記と	する。
電灯回路		VVF1. 6-2C
		VVF1. 6-3C
		VVF1. 6-3C (1Cアース)
		VVF2. 0-3C (1Cアース)

記 号	仕 様
	照明器具 FL40W×1 埋込型
	照明器具 FL40W×2 埋込型
	照明器具 FL40W×1 直付型(ミラーライト)
8	埋込スイッチ 1P15Ax1
\$	人感センサー
⊗ S	センサー用操作スイッチ 1回路
<b>◎ 2S</b>	センサー用操作スイッチ 2回路
© 23	換気扇

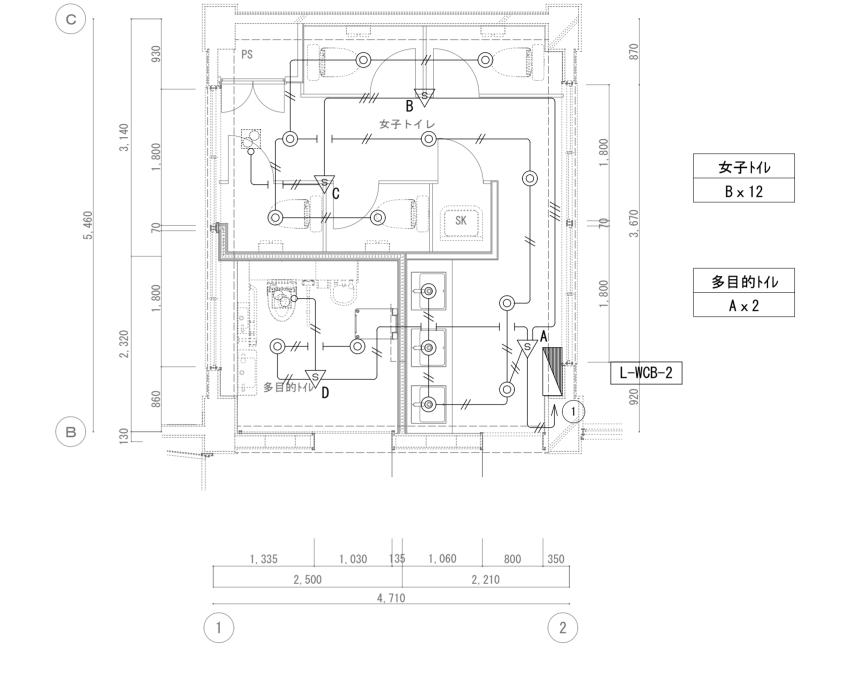

図中明記なき配管・配線は下記	とする。
電灯回路 ———//	- EM-EEF1.6-2C
	- EM-EEF1.6-3C
	- EM-EEF2.0-2C
多芯の場合は上記ケーブル組合	せとする。
二重天井内は、ケーブルころが	し配線とする。
新設壁の立上げ部分は、適合す	るPF管にてケーブル保護をする。
★印は既設機器再取付を示す。	

凡 例		
記 号	名  称	備考
	電灯分電盤	盤結線図参照
\S\A	熱線センサー付自動スイッチ(親器)	
Sø B	熱線センサー付自動スイッチ(子器)	
⊗ C	熱線センサー付自動スイッチ(子器)換気扇連動	
\S\D	熱線センサー付自動スイッチ(親器)換気扇連動	

	徳島県県土	整備部営繕課	工事名	R 7 営繕 小松島西高等学校 小・中田 トイレ改修工事電気	図面番	÷号 E-10	┣┻┫ <sup>株式</sup> 宮建築設計	
	設計 R6 6	竣工	図面名	管理・教室棟 雷灯設備 2階平面詳細図	縮尺	A2=1/50 A3=71%	管理建築士 1級333707号 清水 康代 1級建築士事務所 徳島県知事登録第11050号 徳島市福島一丁月5番6号 TEL(088)625-5505(代)	通し番号 17



改修前 管理・教室棟 3階トイレ平面詳細図

(注記)

2. ★印は既設機器取外しを示す。

1. 図中明記なき実線 ――― で示す機器及び配線等はすべて撤去とし、隠蔽配管及び壁内ボックスは


3. 図中明記なき機器・配管配線であっても本工事進捗上支障のある場合は適切な撤去・復旧をする。

残置とする。点線 …… で示す機器及び配管配線等は既存そのままとする。

6. 撤去前には建築との打合せ、現地調査を十分に行い、係員の指示に従い施工すること。

4. 本工事施工に際し生じた建物などの損傷は完全に修復すること。

5. 撤去資材はすべて構外に搬出し、関係法令に従い適切に処理すること。

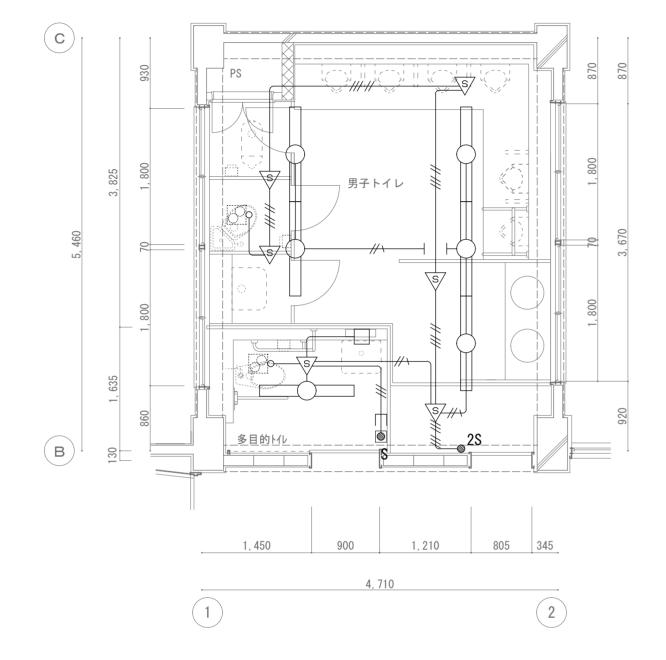


# (注記) 無存壁撤去を示す。

図中明記な	き配管・配線は下記と	する。
電灯回路		VVF1. 6-2C
		VVF1. 6-3C
		VVF1. 6-3C (1Cアース)
		VVF2. 0-3C (1C7-X)

凡例

記 号	仕 様
	照明器具 FL40W×1 埋込型
	照明器具 FL40W×2 埋込型
	照明器具 FL40W×1 直付型(ミラーライト)
<b>S</b>	埋込スイッチ 1P15Ax1
S	人感センサー
⊗ S	センサー用操作スイッチ 1回路
<b>⊗</b> 2S	センサー用操作スイッチ 2回路
© 23	換気扇

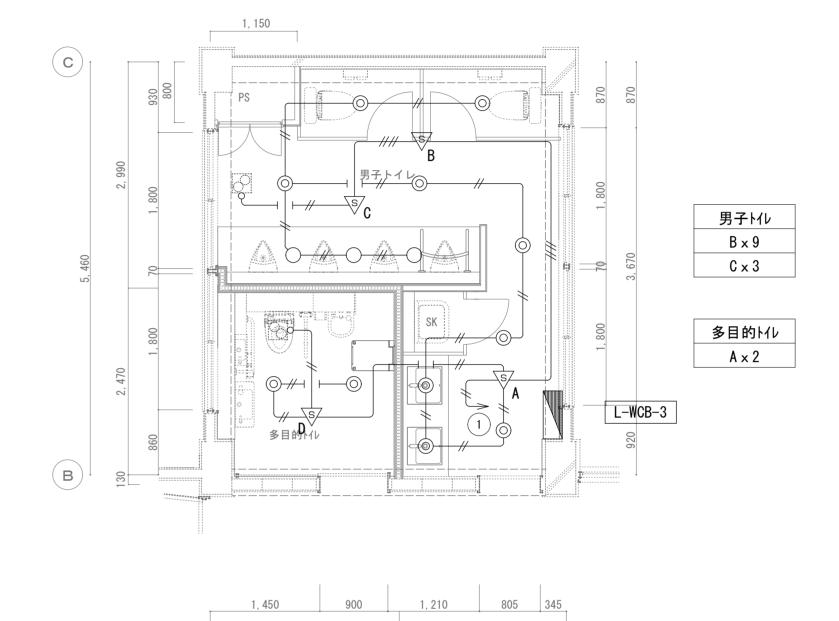

2, 210

2, 500


4, 710


凡 例

改修後 管理・教室棟 3階トイレ平面詳細図 1/50

記 号	名 称	備考
	電灯分電盤	盤結線図参照
\\$\^A	熱線センサー付自動スイッチ(親器)	
SøB	熱線センサー付自動スイッチ(子器)	
≥ C	熱線センサー付自動スイッチ(子器)換気扇連動	
≥ D	熱線センサー付自動スイッチ(親器)換気扇連動	

徳島県県土整備部営繕課	<sup>工事名</sup> R 7 営繕 小松島西高等学校 小・中田 トイレ改修工事電気	図面番号 E-11	★ 株式 宮建築設計	
設計  竣工	図面名 管理・教室棟 雷灯設備 3 階平面詳細図	縮尺 A2=1/50 A3=71%	管理建築士 1級333707号 清水 康代 1級建築士事務所 徳島県知事登録第11050号 徳島市福島一丁目5番6号 TEL(088)625-5505(代)	通し番号 18

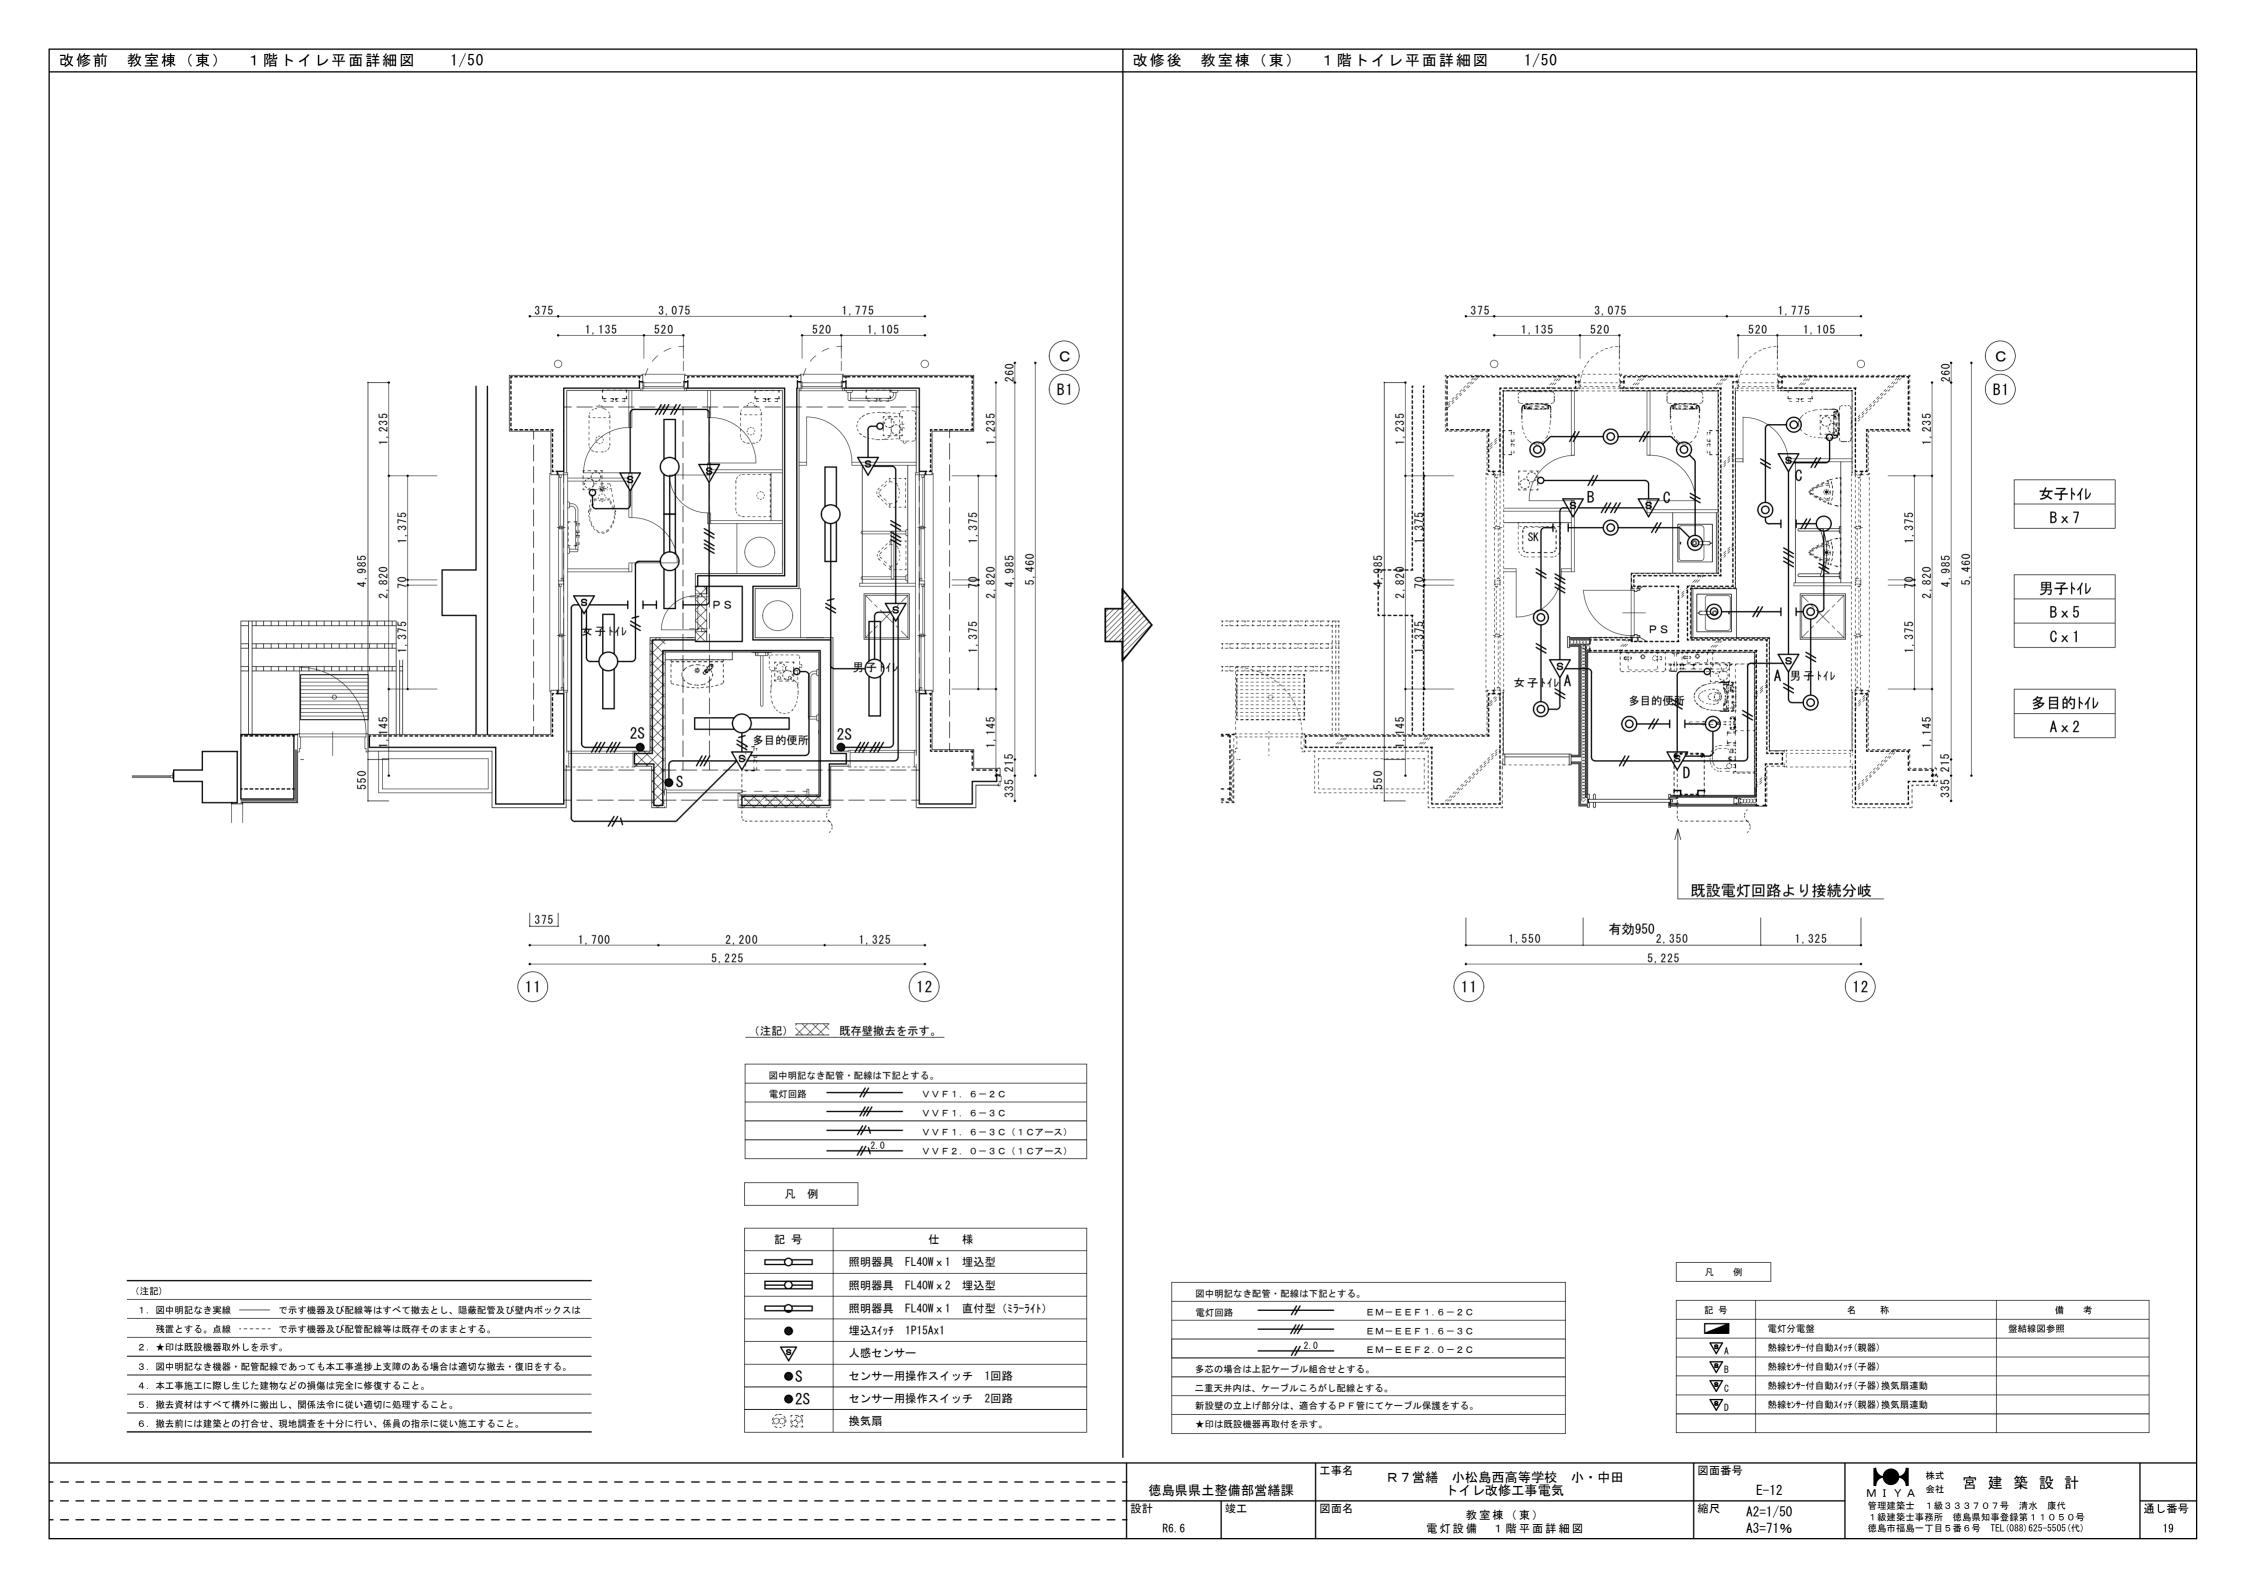

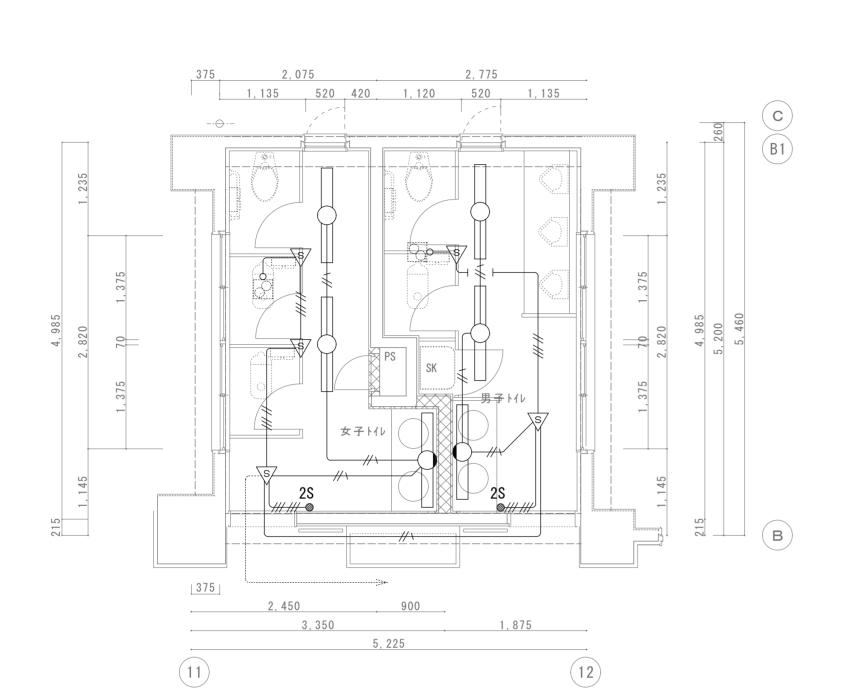

## \_(注記) 医存壁撤去を示す。\_

図中明記な	き配管・配線は下記とす	する。
電灯回路		V V F 1. 6 – 2 C
		VVF1. 6-3C
		VVF1. 6-3C (1Cアース)
	/\ <sup>2. 0</sup>	VVF2. 0-3C (1Cアース)

凡例

記号	仕 様
	照明器具 FL40W×1 埋込型
	照明器具 FL40W×2 埋込型
	照明器具 FL40W×1 直付型(ミラーライト)
	埋込スイッチ 1P15Ax1
S	人感センサー
<b>⊗</b> S	センサー用操作スイッチ 1回路
<b>◎2</b> S	センサー用操作スイッチ 2回路
© 27	換気扇

図中明記なき配管・配線は下記とする。 電灯回路 ———//——— EM-EEF1.6-2C EM-EEF1.6-3C EM-EEF2.0-2C 多芯の場合は上記ケーブル組合せとする。 二重天井内は、ケーブルころがし配線とする。 新設壁の立上げ部分は、適合するPF管にてケーブル保護をする。 ★印は既設機器再取付を示す。

改修後 教室棟(東) 2階トイレ平面詳細図 1/50

記 号	名 称	備考
	電灯分電盤	盤結線図参照
\\$\angle A	熱線センサー付自動スイッチ(親器)	
\sqrt{\sq}}}}}}}}}}}}}}}}}}}}}}}}}}}}}}}}}}}}	熱線センサー付自動スイッチ(子器)	
\&\c	熱線センサー付自動スイッチ(子器)換気扇連動	
\\$\dot D	熱線センサー付自動スイッチ(親器)換気扇連動	

3. 図中明記なき機器・配管配線であっても本工事進捗上支障のある場合は適切な撤去・復旧をする。 4. 本工事施工に際し生じた建物などの損傷は完全に修復すること。 5. 撤去資材はすべて構外に搬出し、関係法令に従い適切に処理すること。 6. 撤去前には建築との打合せ、現地調査を十分に行い、係員の指示に従い施工すること。

残置とする。点線 …… で示す機器及び配管配線等は既存そのままとする。

1. 図中明記なき実線 ――― で示す機器及び配線等はすべて撤去とし、隠蔽配管及び壁内ボックスは

(注記)

2. ★印は既設機器取外しを示す。

改修前 教室棟(東) 2階トイレ平面詳細図 1/50


既設電灯回路より (4,985) (4,985) (7,0175) (4,985) (1,235) (1,375) (1	375 2,075 1,135 520 420  C  A  S  HO  A  S  HO  M  2,450	PS ## SK SK SK SK 93 +111	0 1.375 1.235	安子 Hル B x 8 第子 Hル B x 7 C x 2
	2,910	<u>2, 315</u> <u>5, 225</u>	12	

工事名 図面番号 R 7 営繕 小松島西高等学校 小・中田 トイレ改修工事電気 MIYA 会社 徳島県県土整備部営繕課 E-13 管理建築士 1級333707号 清水 康代 縮尺 A2=1/50 図面名 1 級建築士事務所 徳島県知事登録第11050号 徳島市福島一丁目5番6号 TEL (088) 625-5505(代) 教室棟(東) A3=71% R6. 6 電灯設備 2階平面詳細図

凡 例

通し番号 20



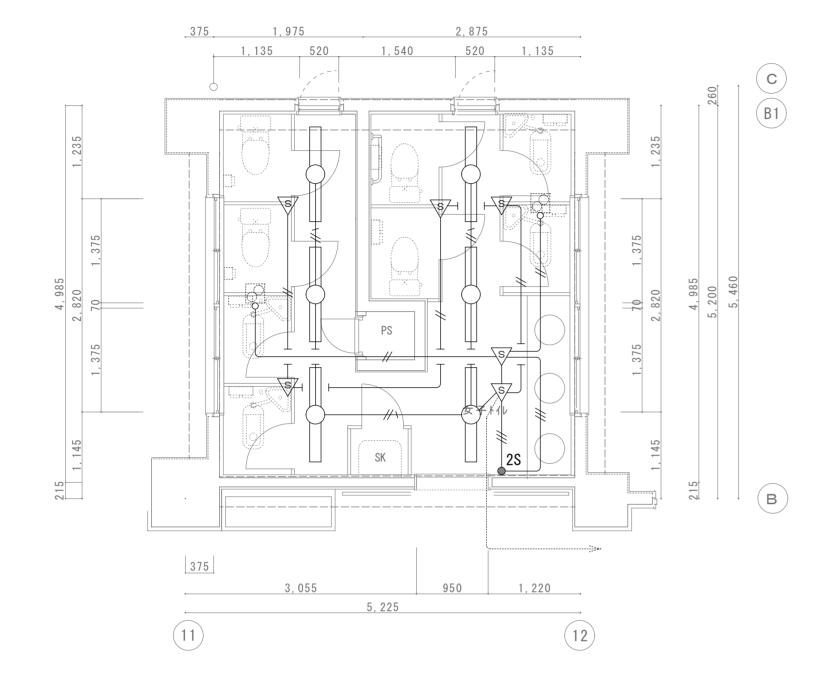

## (注記) 既存壁撤去を示す。

図中明記な	き配管・配線は下記と	する。
電灯回路		V V F 1. 6 - 2 C
		VVF1. 6-3C
		VVF1. 6-3C (1Cアース)
		VVF2. 0-3C (1Cアース)

凡例

記号	仕 様
	照明器具 FL40W×1 埋込型
	照明器具 FL40W×2 埋込型
	照明器具 FL40W×1 直付型(ミラーライト)
	埋込スイッチ 1P15Ax1
\$	人感センサー
⊗ S	センサー用操作スイッチ 1回路
<b>◎</b> 2S	センサー用操作スイッチ 2回路
© 27	換気扇

凡 例

2, 875

1,540

520 1,135

図中明記なる	き配管・配線は下記とすん	る。			
電灯回路		EM-EEF1.6-2C			
		EM-EEF1.6-3C			
		EM-EEF2.0-2C			
多芯の場合は上記ケーブル組合せとする。					
二重天井内は、ケーブルころがし配線とする。					
新設壁の立上げ部分は、適合するPF管にてケーブル保護をする。					
★印は既設構	機器再取付を示す。				

記号 名 称 備 考

■ 電灯分電盤 盤結線図参照

■ 熱線センサー付自動スイッチ(親器)

■ 熱線センサー付自動スイッチ(子器)

■ 放線センサー付自動スイッチ(子器)

■ 放線センサー付自動スイッチ(子器) 換気扇連動

■ 放線センサー付自動スイッチ(発器) 換気扇連動

■ 放線センサー付自動スイッチ(親器) 換気扇連動

6. 撤去前には建築との打合せ、現地調査を十分に行い、係員の指示に従い施工すること。

残置とする。点線 …… で示す機器及び配管配線等は既存そのままとする。

4. 本工事施工に際し生じた建物などの損傷は完全に修復すること。

5. 撤去資材はすべて構外に搬出し、関係法令に従い適切に処理すること。

1. 図中明記なき実線 ――― で示す機器及び配線等はすべて撤去とし、隠蔽配管及び壁内ボックスは

3. 図中明記なき機器・配管配線であっても本工事進捗上支障のある場合は適切な撤去・復旧をする。


(注記)

2. ★印は既設機器取外しを示す。

		工事名 R 7 営繕	小松島西高等学校 小・中田	図面番号	<del>}</del>	
島県県土土	<b>Ě備部営繕</b> 課		トイレ改修工事電気		E-14	
	竣工	図面名	教室棟 (東)	縮尺	A2=1/50	
R6. 6		電	灯設備 3階平面詳細図		A3=71%	

. 375 . 1, 975

AYIN	株式 会社	宮建	築	設	計	
<b>管理建築士</b>	1級33	3707	号 清기	k 康f	代	通し番号
1 級建築士事	務所 徳	島県知事	登録第一	1 1 0	5 0号	
<b>徳島市福島</b> -	·丁目5番	6号 TE	L (088) 6	25-550	05(代)	21

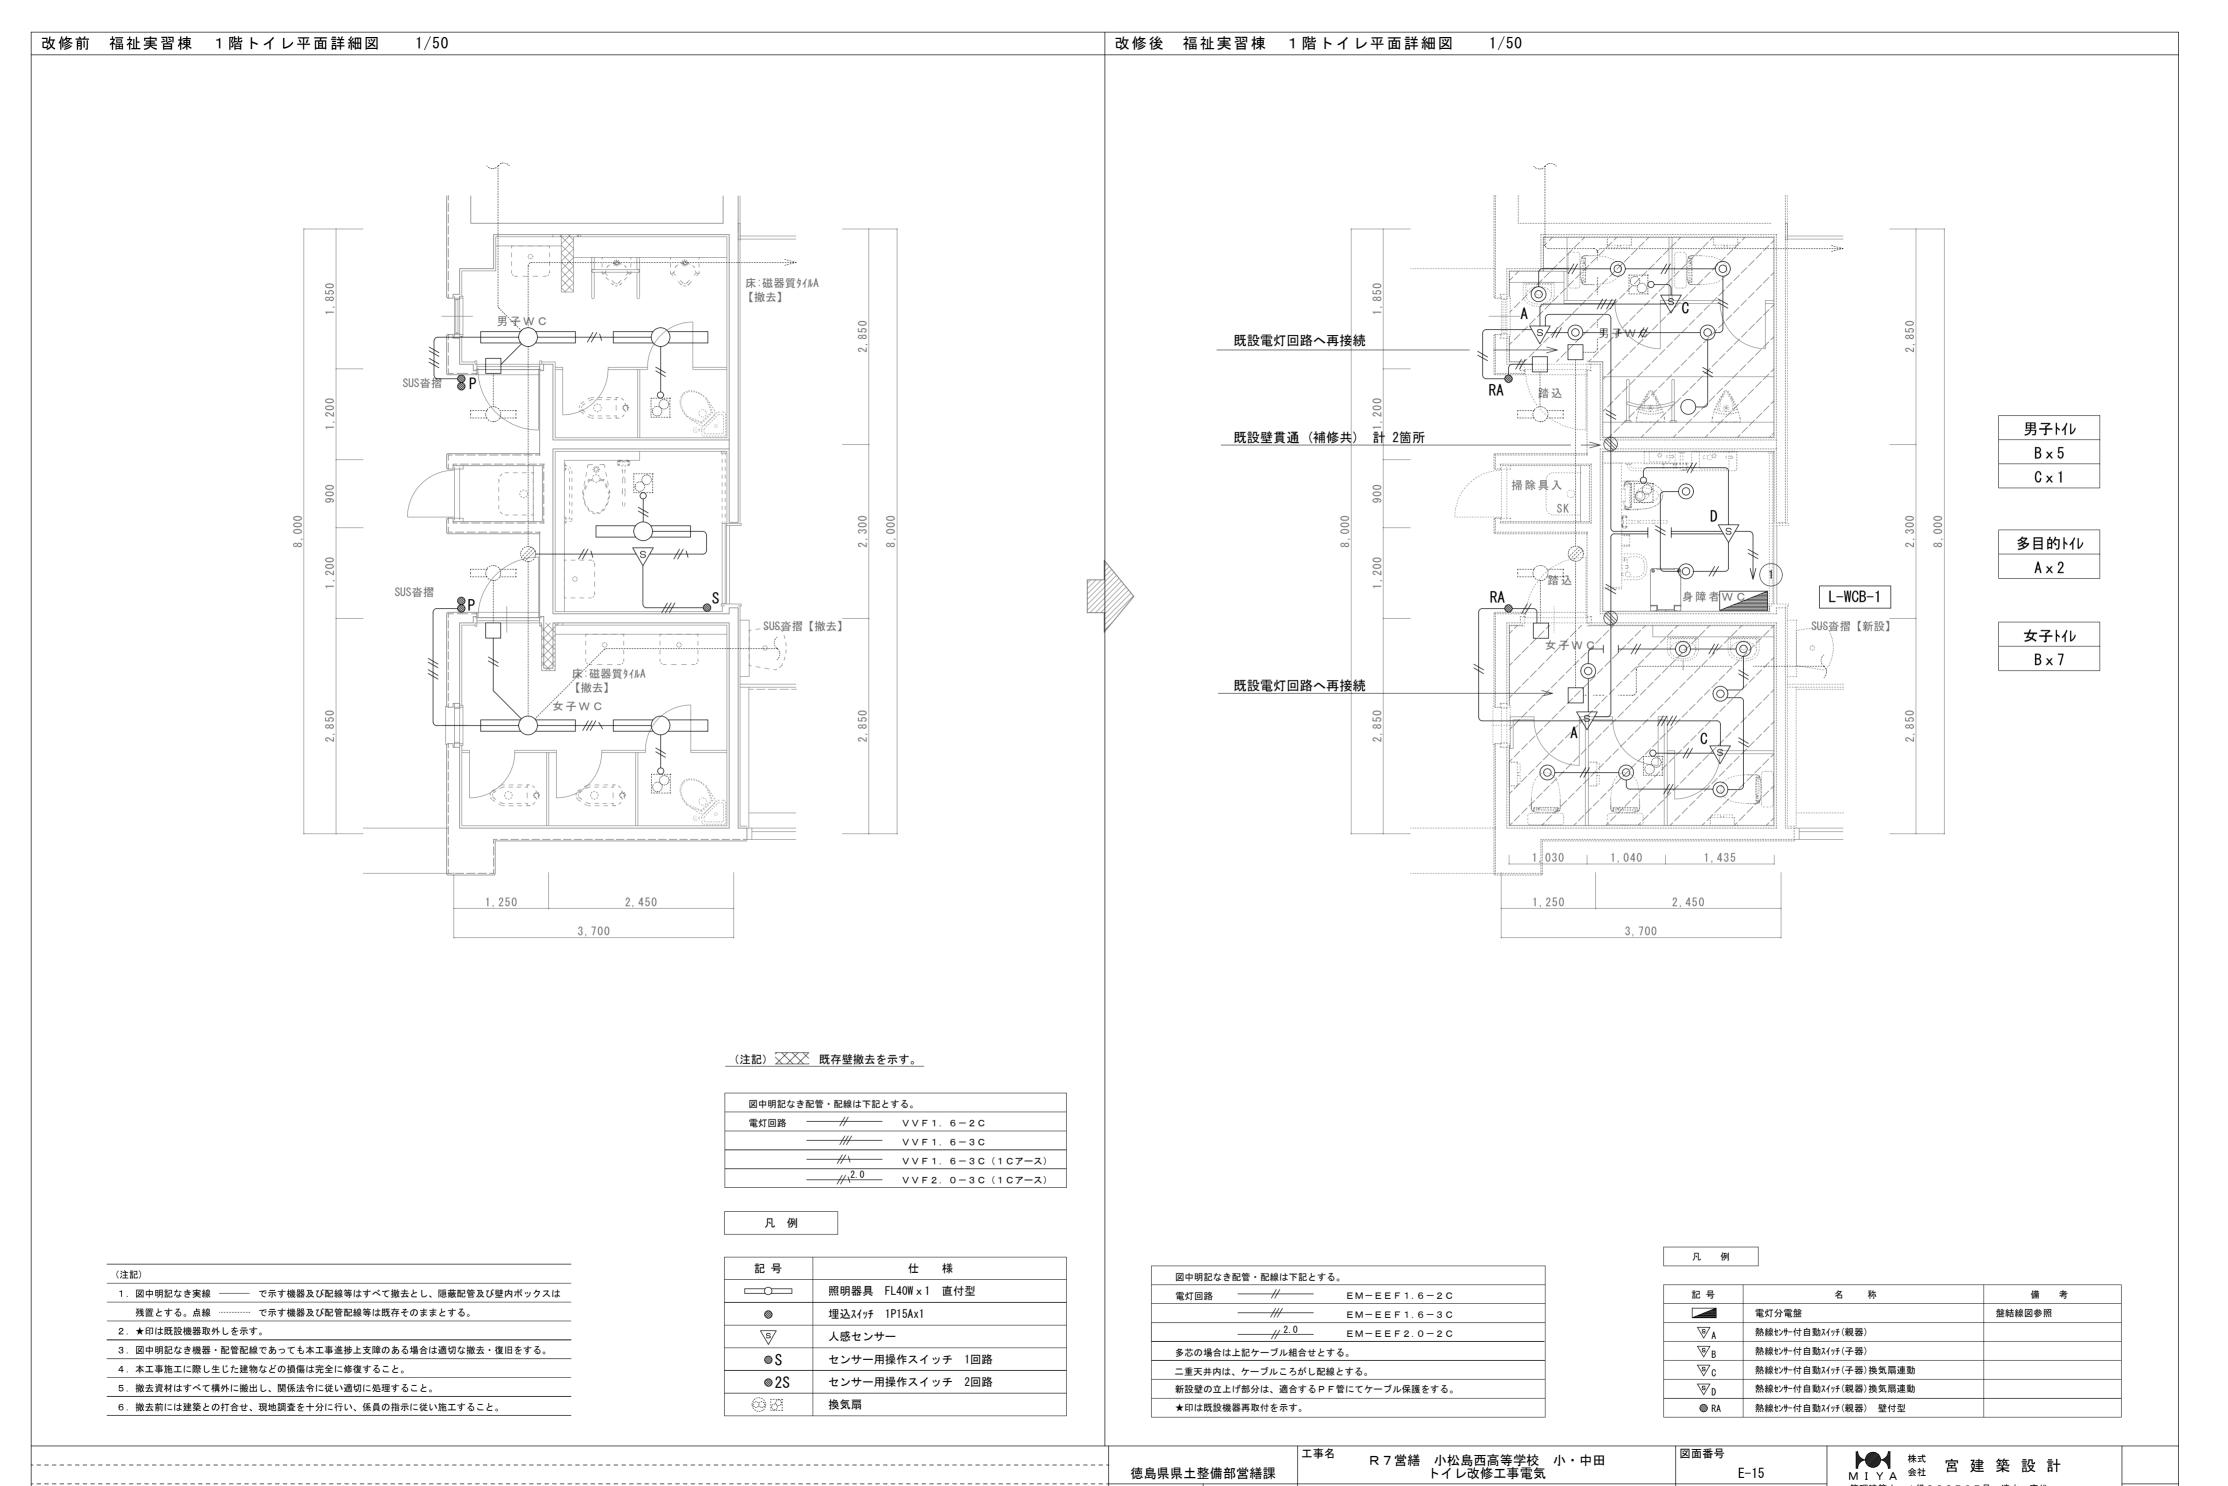


図面名

福祉実習棟

電灯設備 1階平面詳細図

縮尺 A2=1/50

A3=71%

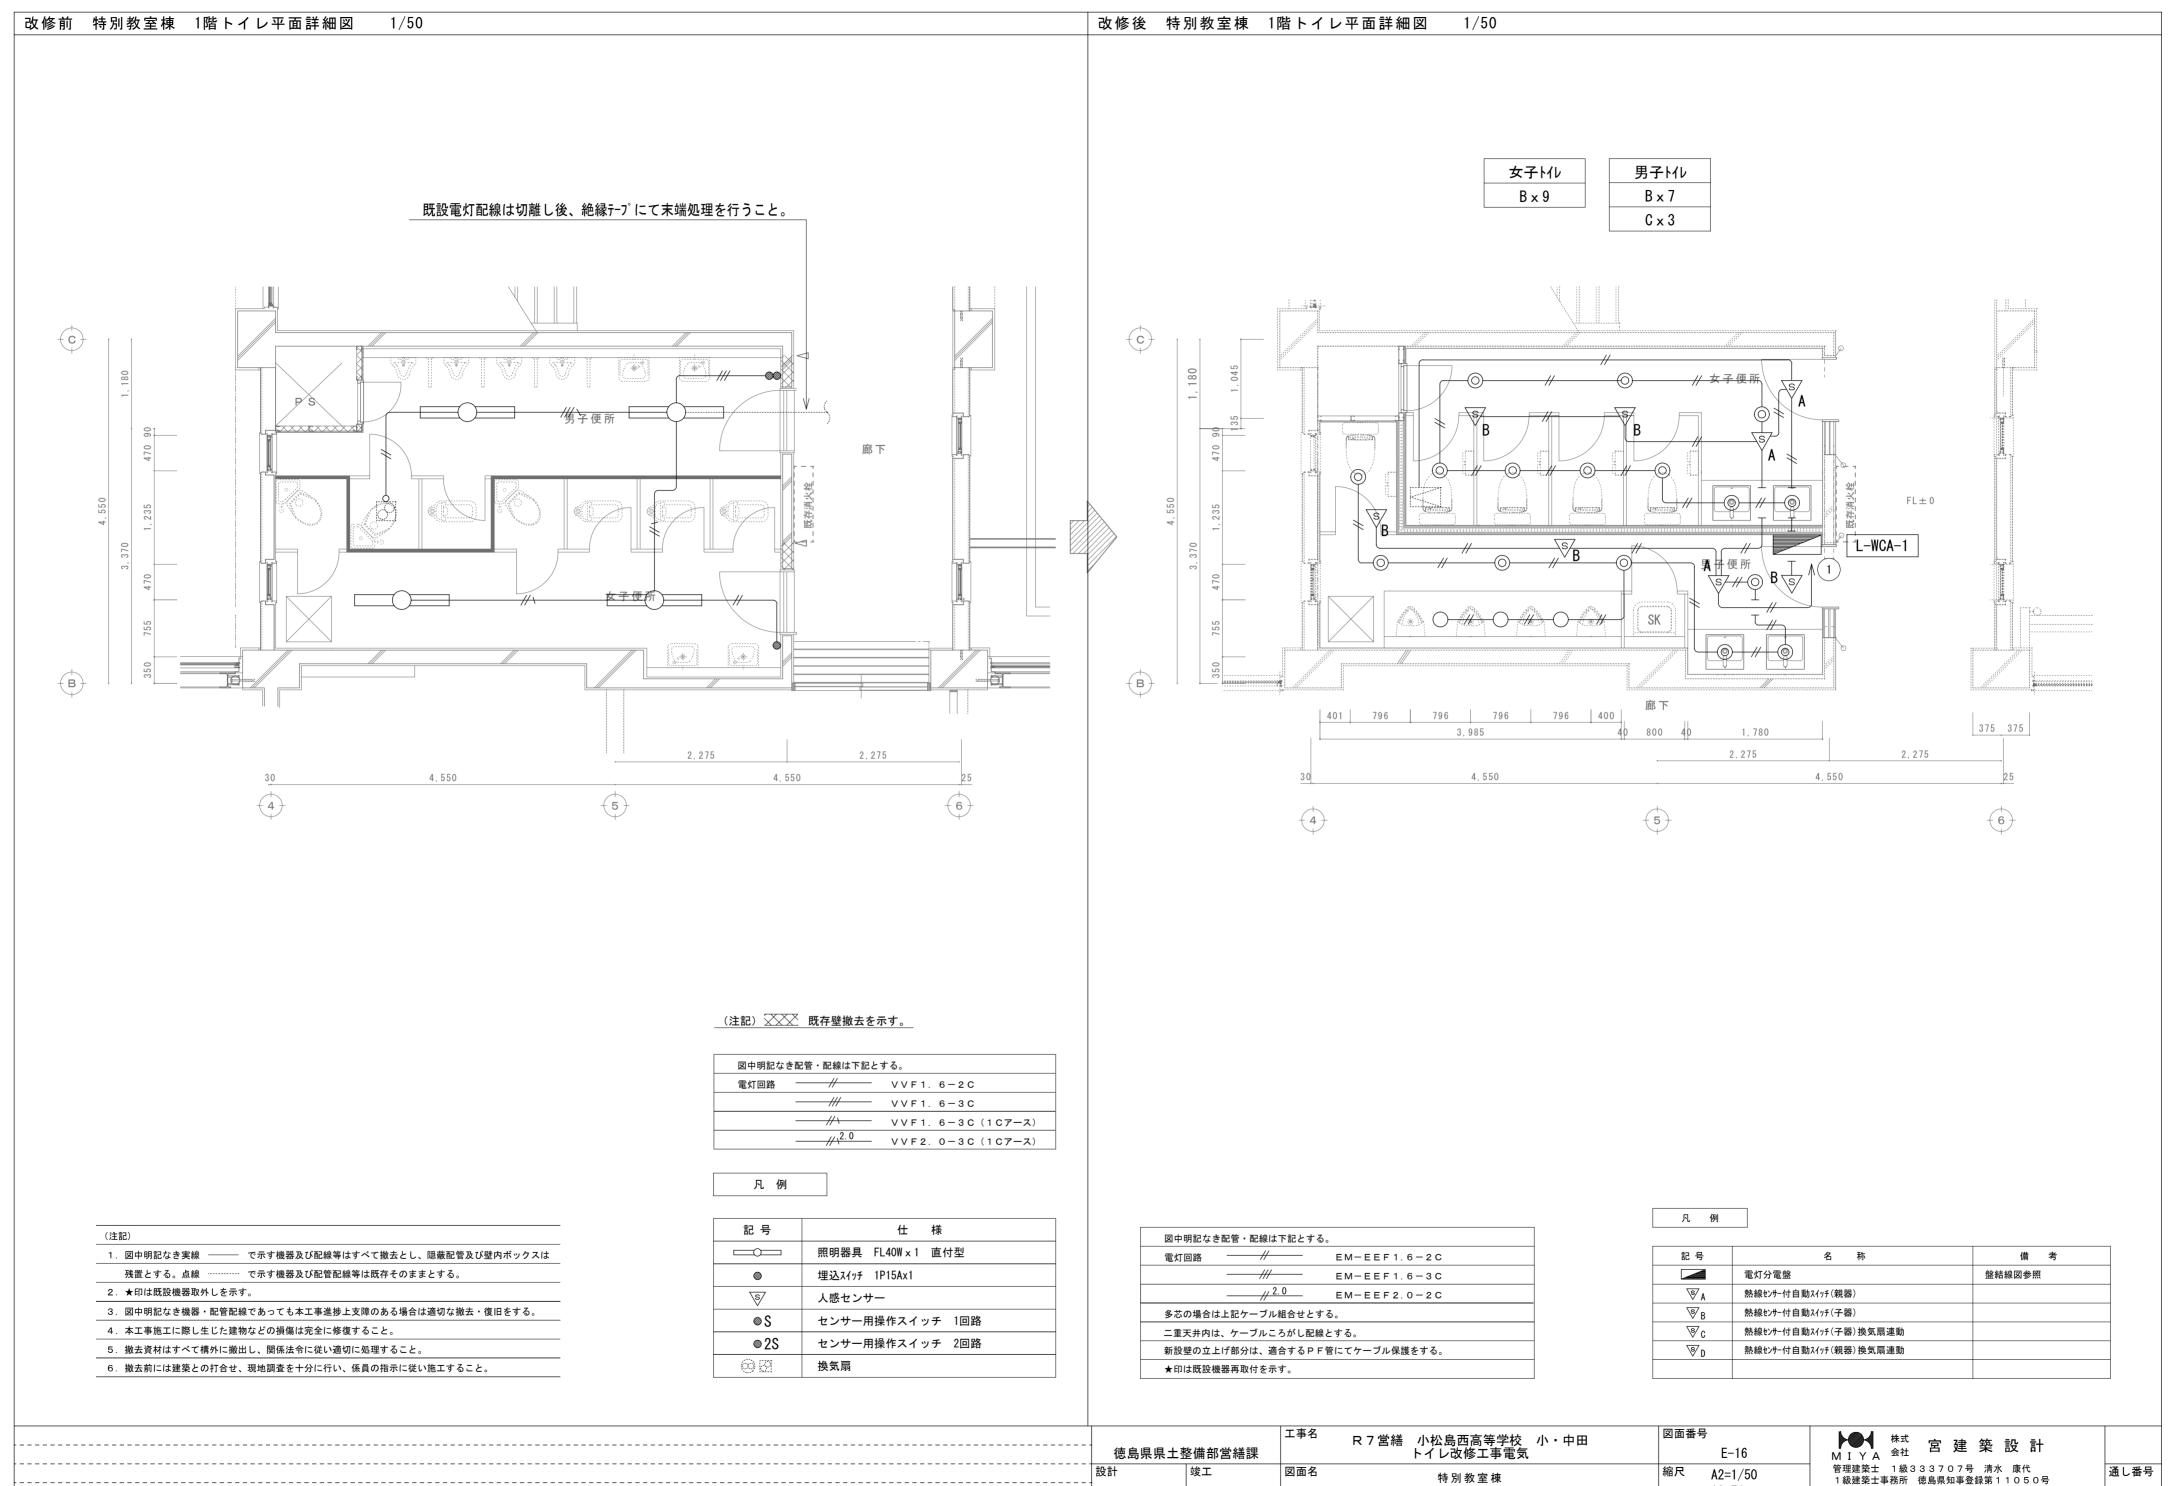


電灯設備 1階平面詳細図

23

徳島市福島一丁目5番6号 TEL(088)625-5505(代)

A3=71%

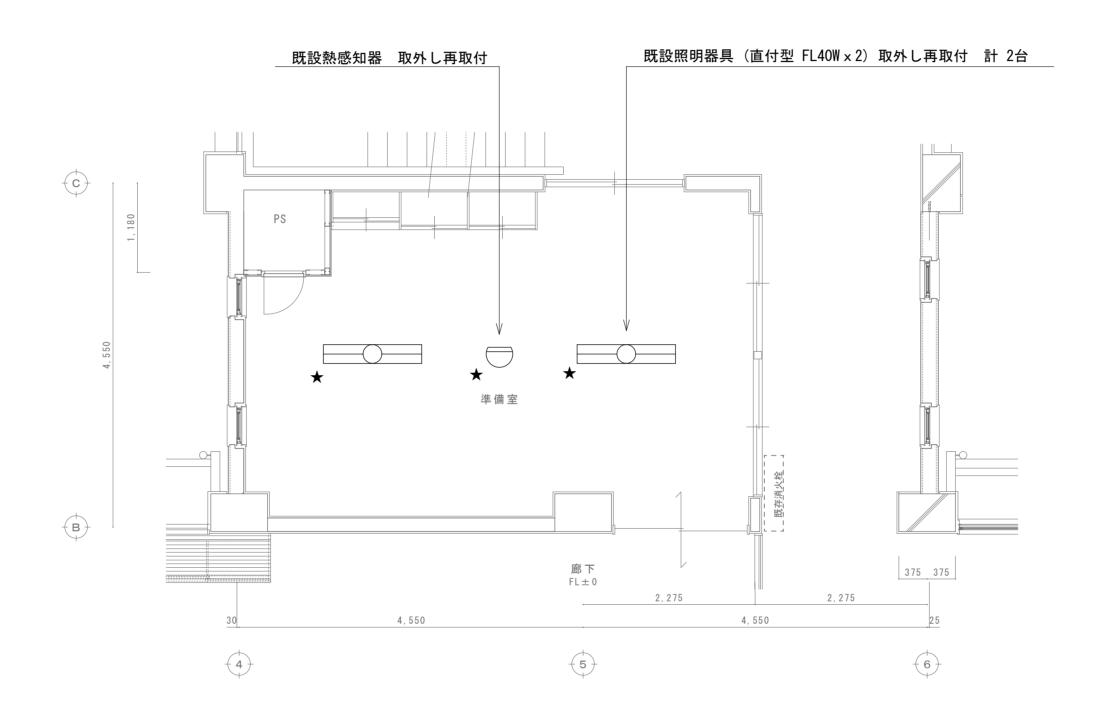

特別教室棟 2階準備室平面詳細図 1/50

(注記)

1. 図中明記なき実線 で示す機器及び配線等はすべて撤去とし、隠蔽配管及び壁内ボックスは 残置とする。点線 で示す機器及び配管配線等は既存そのままとする。

2. ★印は既設機器取外し再取付を示す。

3. 図中明記なき機器・配管配線であっても本工事進捗上支障のある場合は適切な撤去・復旧をする。

4. 本工事施工に際し生じた建物などの損傷は完全に修復すること。


5. 撤去資材はすべて構外に搬出し、関係法令に従い適切に処理すること。


6. 撤去前には建築との打合せ、現地調査を十分に行い、係員の指示に従い施工すること。

	<b>建</b>	<b>上</b> 數供如帶錢調	工事名	R 7 営繕 小松島西高等学校 小・中田	図面着	香号 5.13	<b>FO4</b>
	徳島県県	土整備部宮語課		トイレ改修工事電気	(c) D	E-1/	MIYA
	設計	竣工	図面名	特別教室棟	稲尺	A2=1/50	1級建築士事
	R6. 6			電灯設備 2階平面詳細図		A3=71%	徳島市福島一

株式 宮 建 築 設 計 管理建築士 1級333707号 清水 康代 1級建築士事務所 徳島県知事登録第11050号 徳島市福島一丁目5番6号 TEL(088)625-5505(代)

通し番号 24

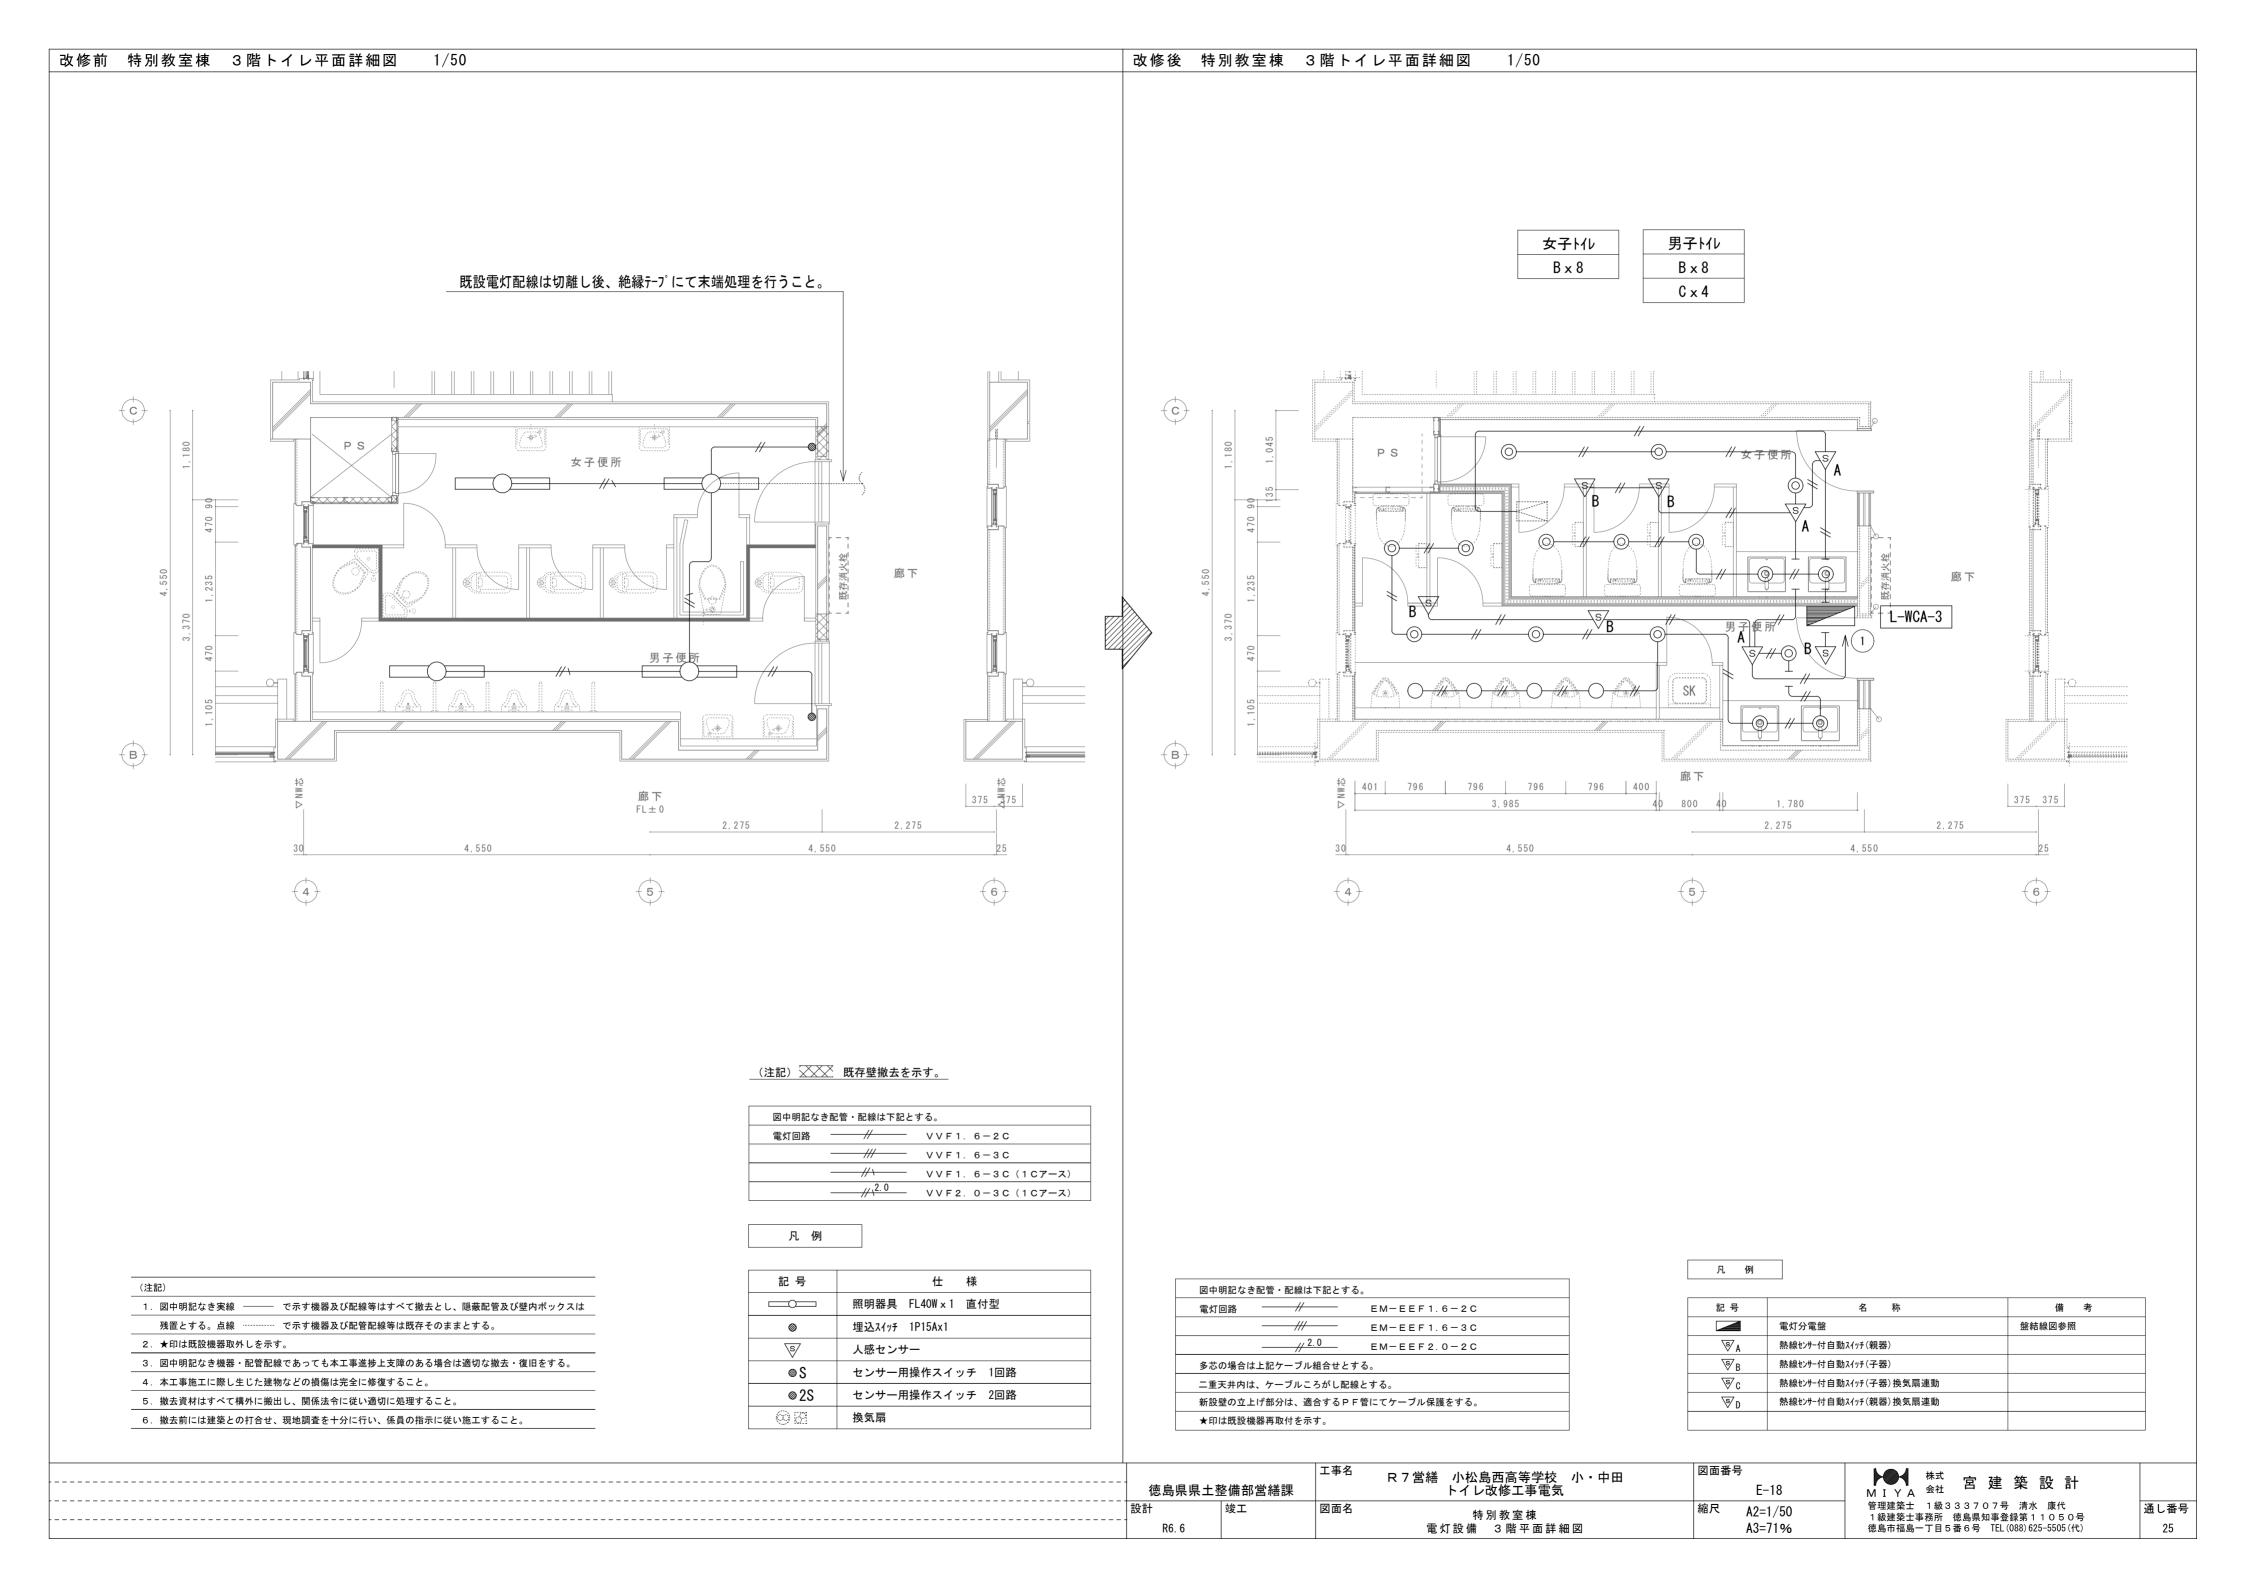

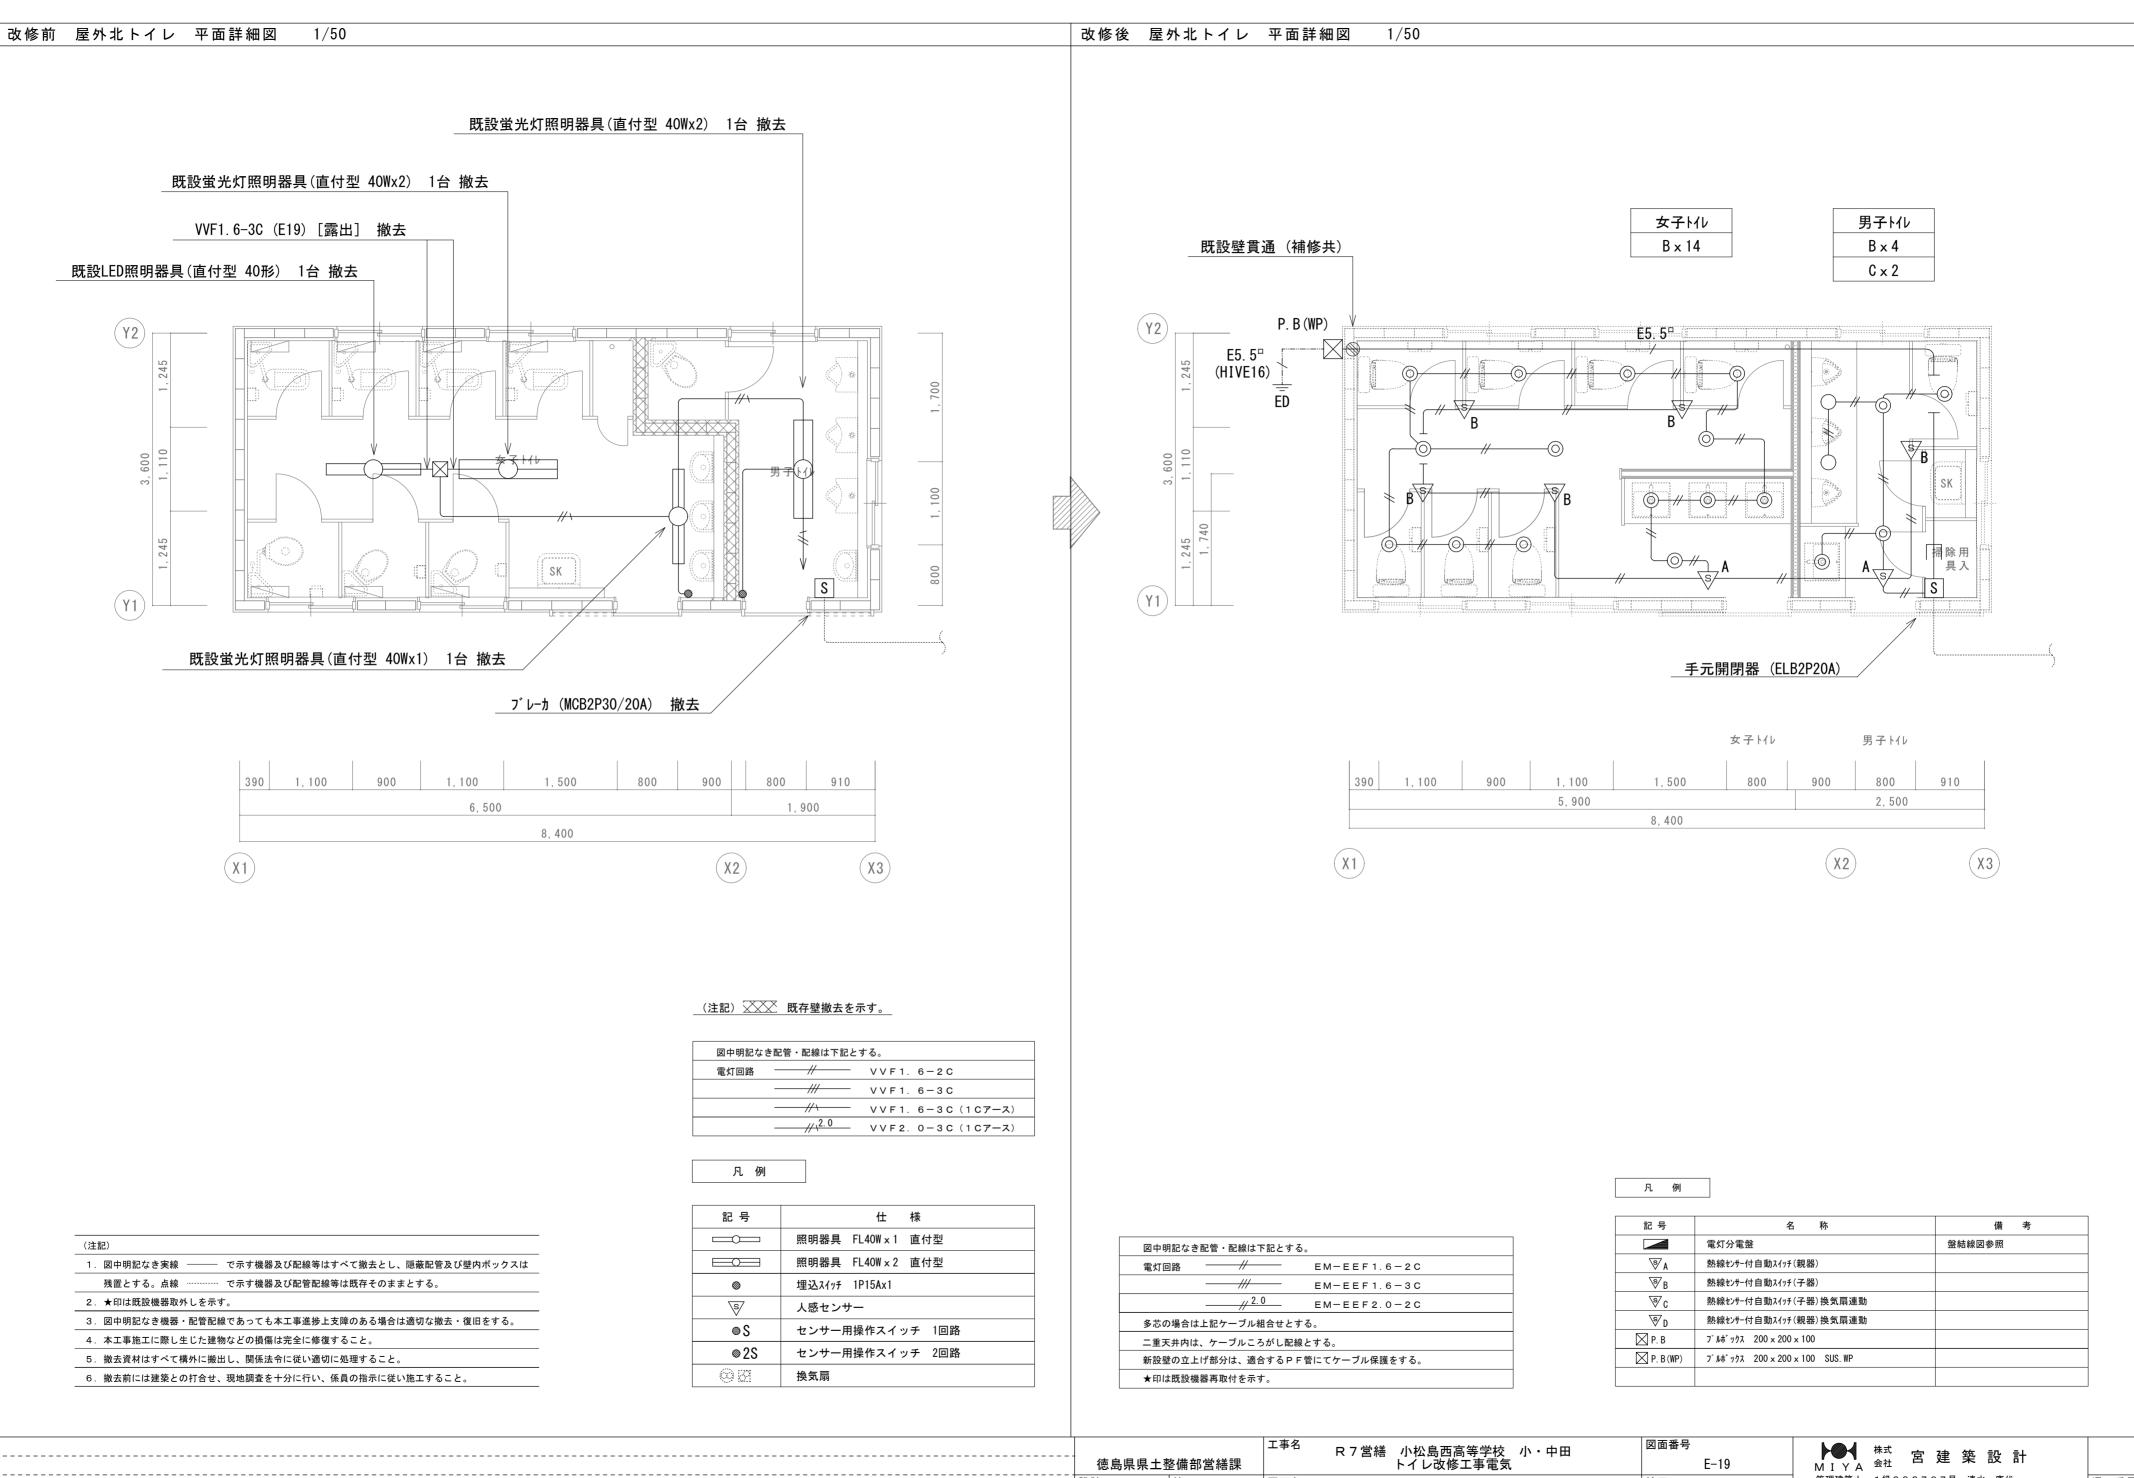

図面名


屋外北トイレ


電灯設備 平面詳細図

管理建築士 1級333707号 清水 康代 1級建築士事務所 徳島県知事登録第11050号 徳島市福島一丁目5番6号 TEL(088)625-5505(代) 26

縮尺 A2=1/50

A3=71%

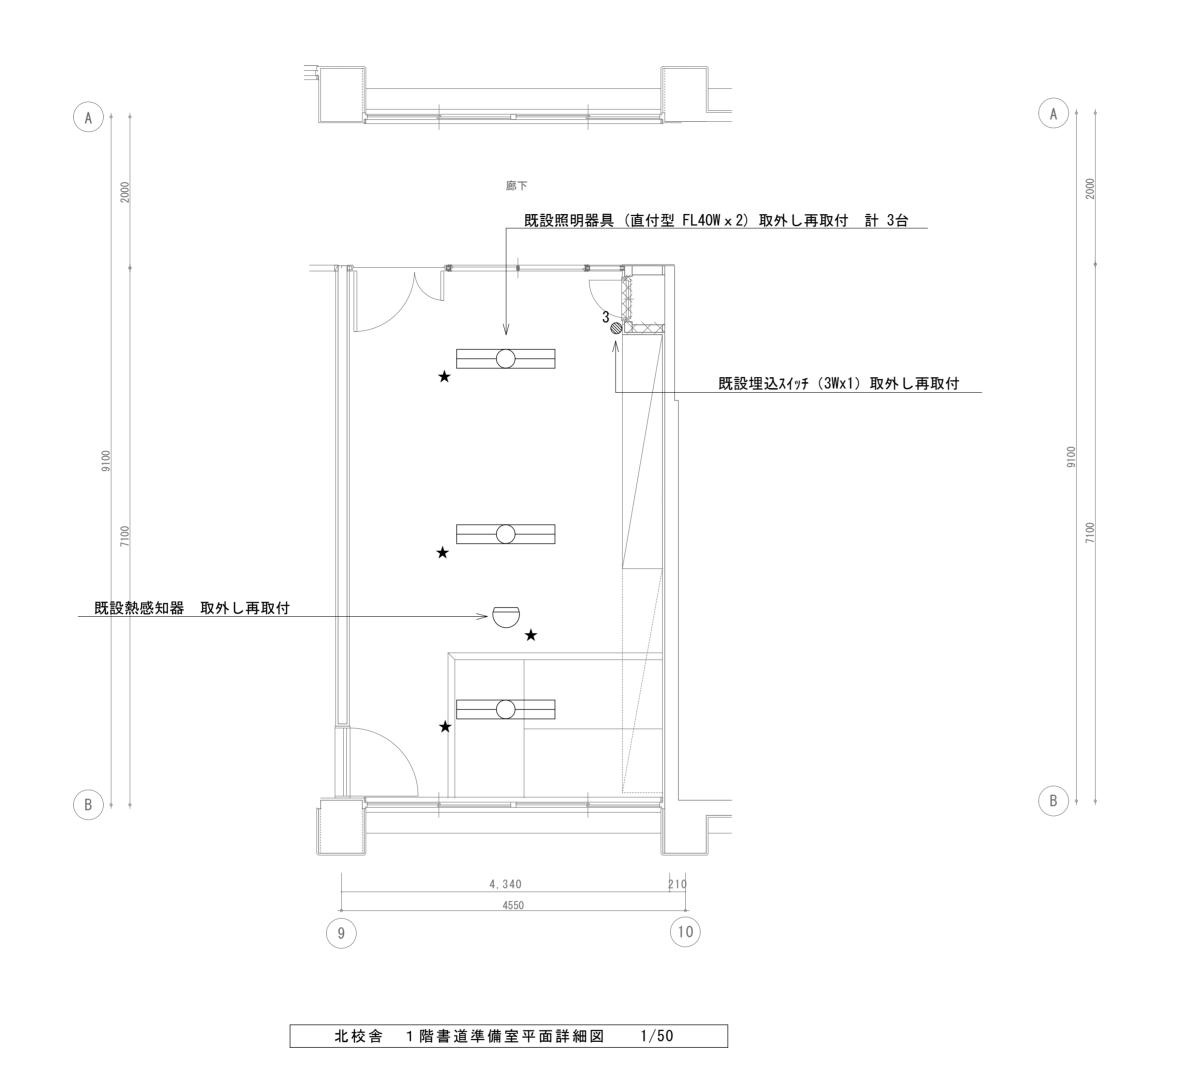


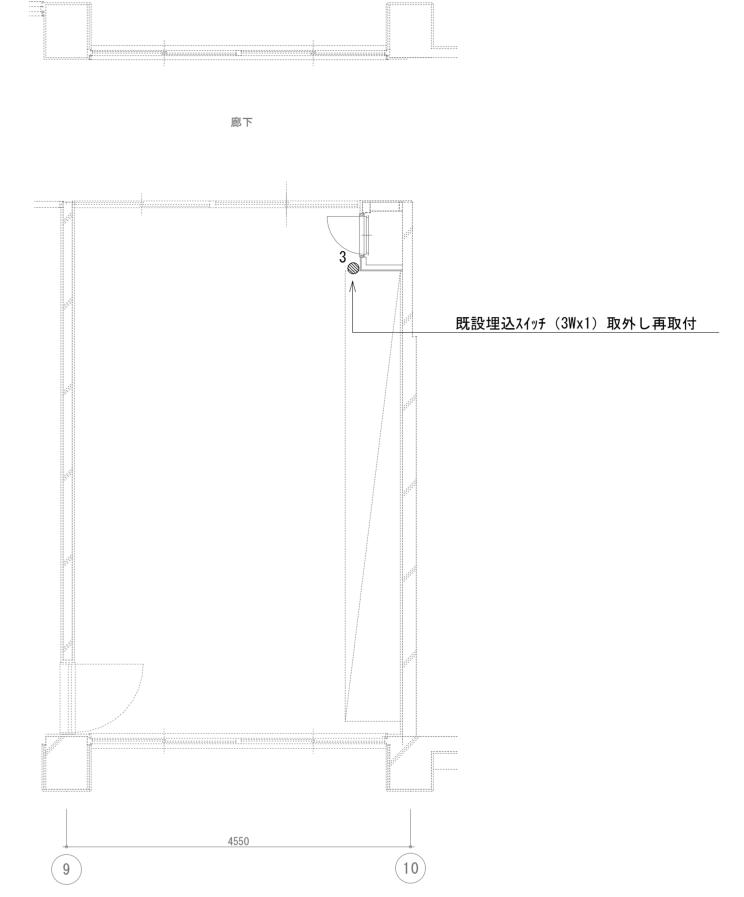



北校舎 3階音楽準備室平面詳細図 1/50


(注	記)
1.	図中明記なき実線 ――― で示す機器及び配線等はすべて撤去とし、隠蔽配管及び壁内ボックスは
	残置とする。点線 で示す機器及び配管配線等は既存そのままとする。
2.	★印は既設機器取外し再取付を示す。
3.	図中明記なき機器・配管配線であっても本工事進捗上支障のある場合は適切な撤去・復旧をする。
4.	本工事施工に際し生じた建物などの損傷は完全に修復すること。
5.	撤去資材はすべて構外に搬出し、関係法令に従い適切に処理すること。
6.	撤去前には建築との打合せ、現地調査を十分に行い、係員の指示に従い施工すること。


		-整備部営繕課	工事名	R7営繕 小松島西高等学校 小・中田 トイレ改修工事電気	図面番号	号 E-20	▶●● 株式 宮建築設計
	設計 R6.6	竣工	図面名	北校舎 電灯設備 1・3階平面詳細図	縮尺	A2=1/50 A3=71%	管理建築士 1級333707号 清水 康代 1級建築士事務所 徳島県知事登録第11050号 徳島市福島一丁目5番6号 TEL(088)625-5505(代)

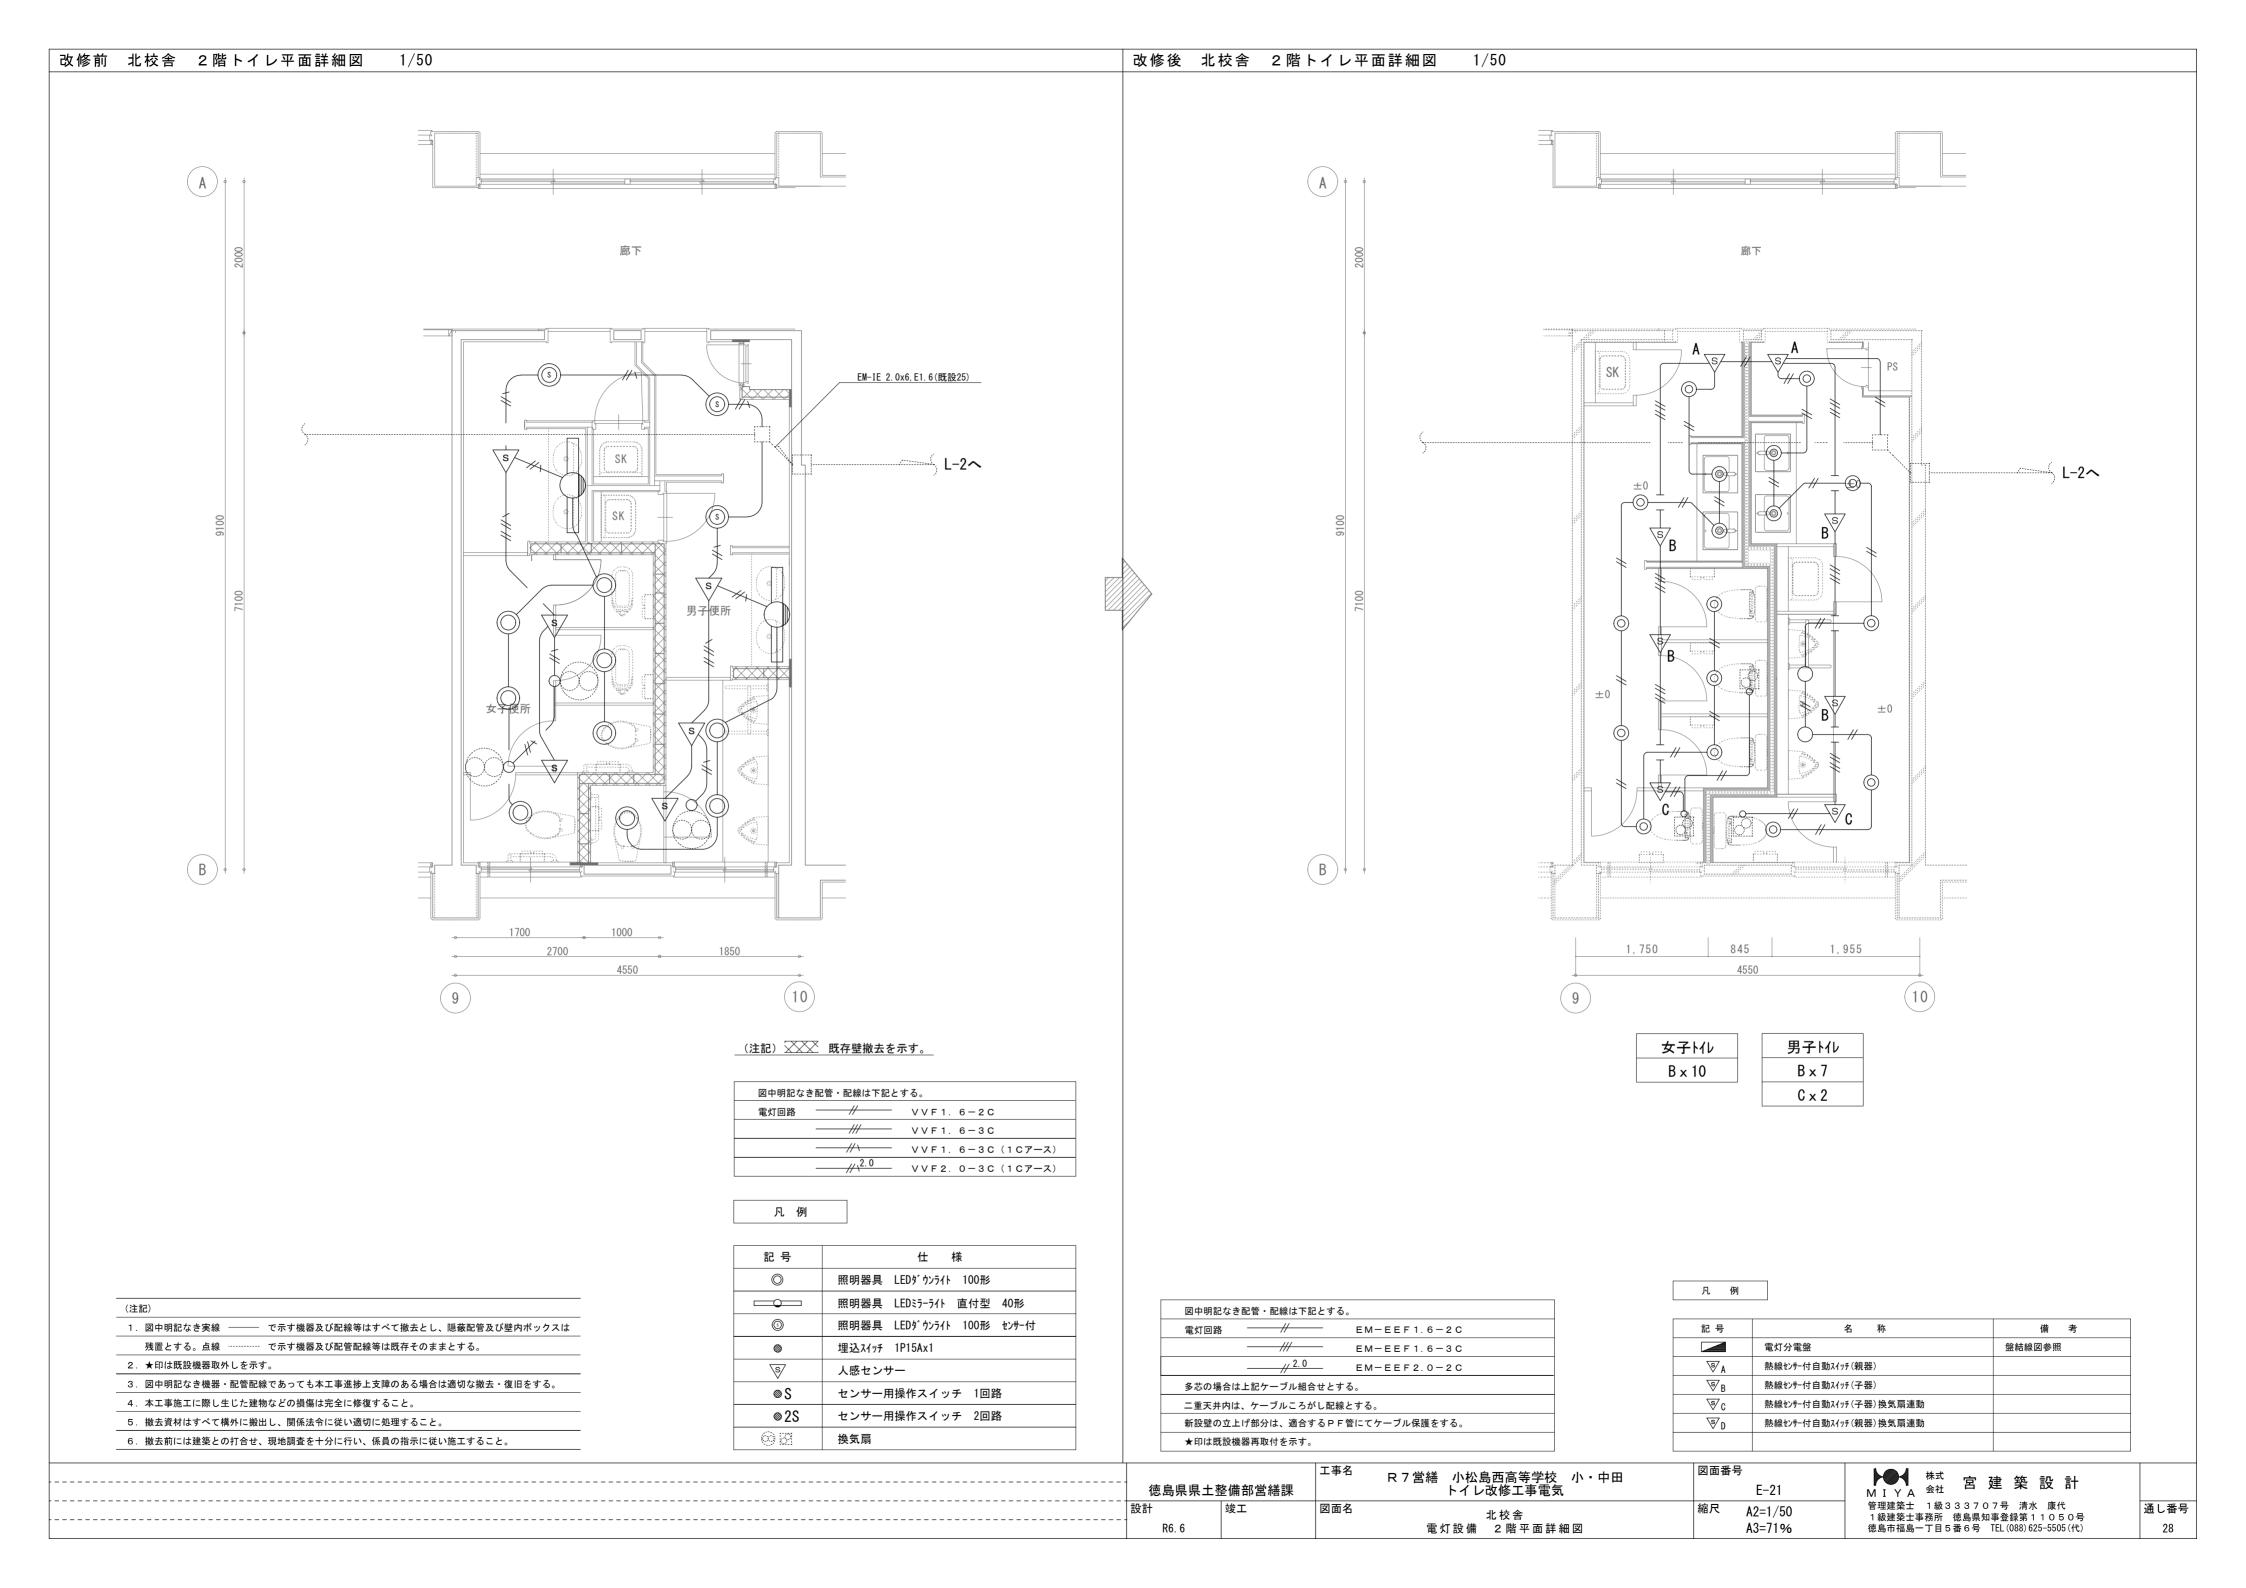

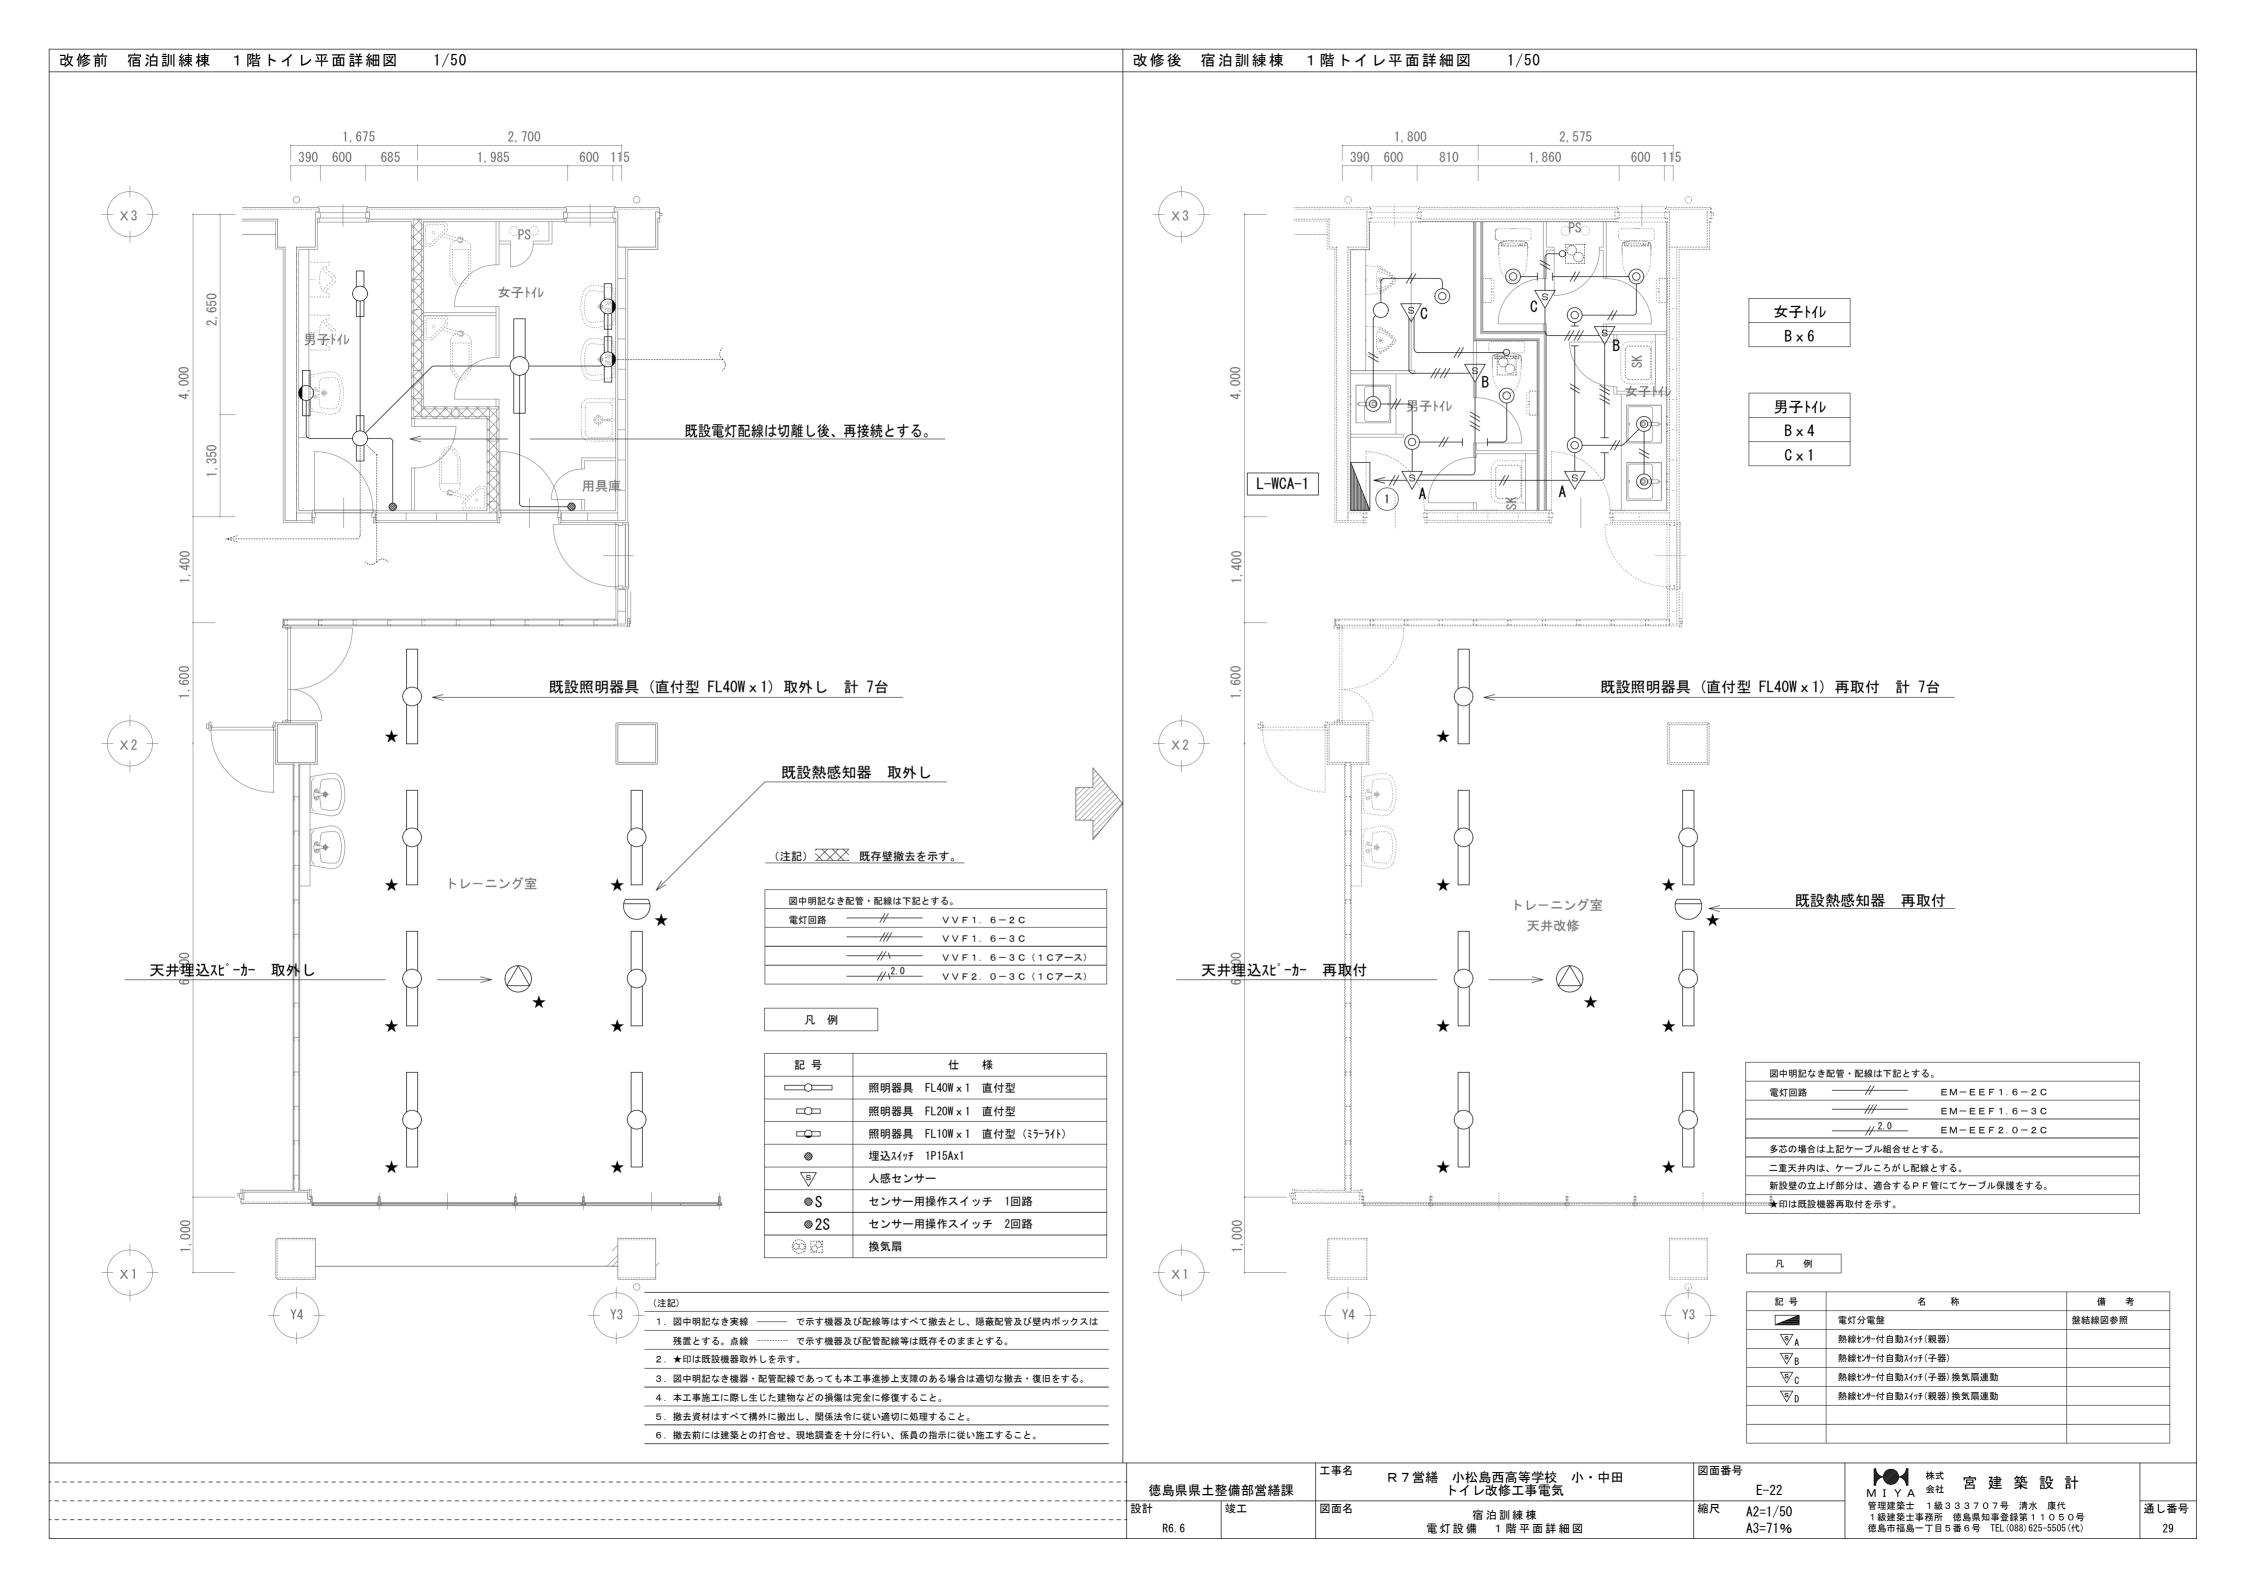

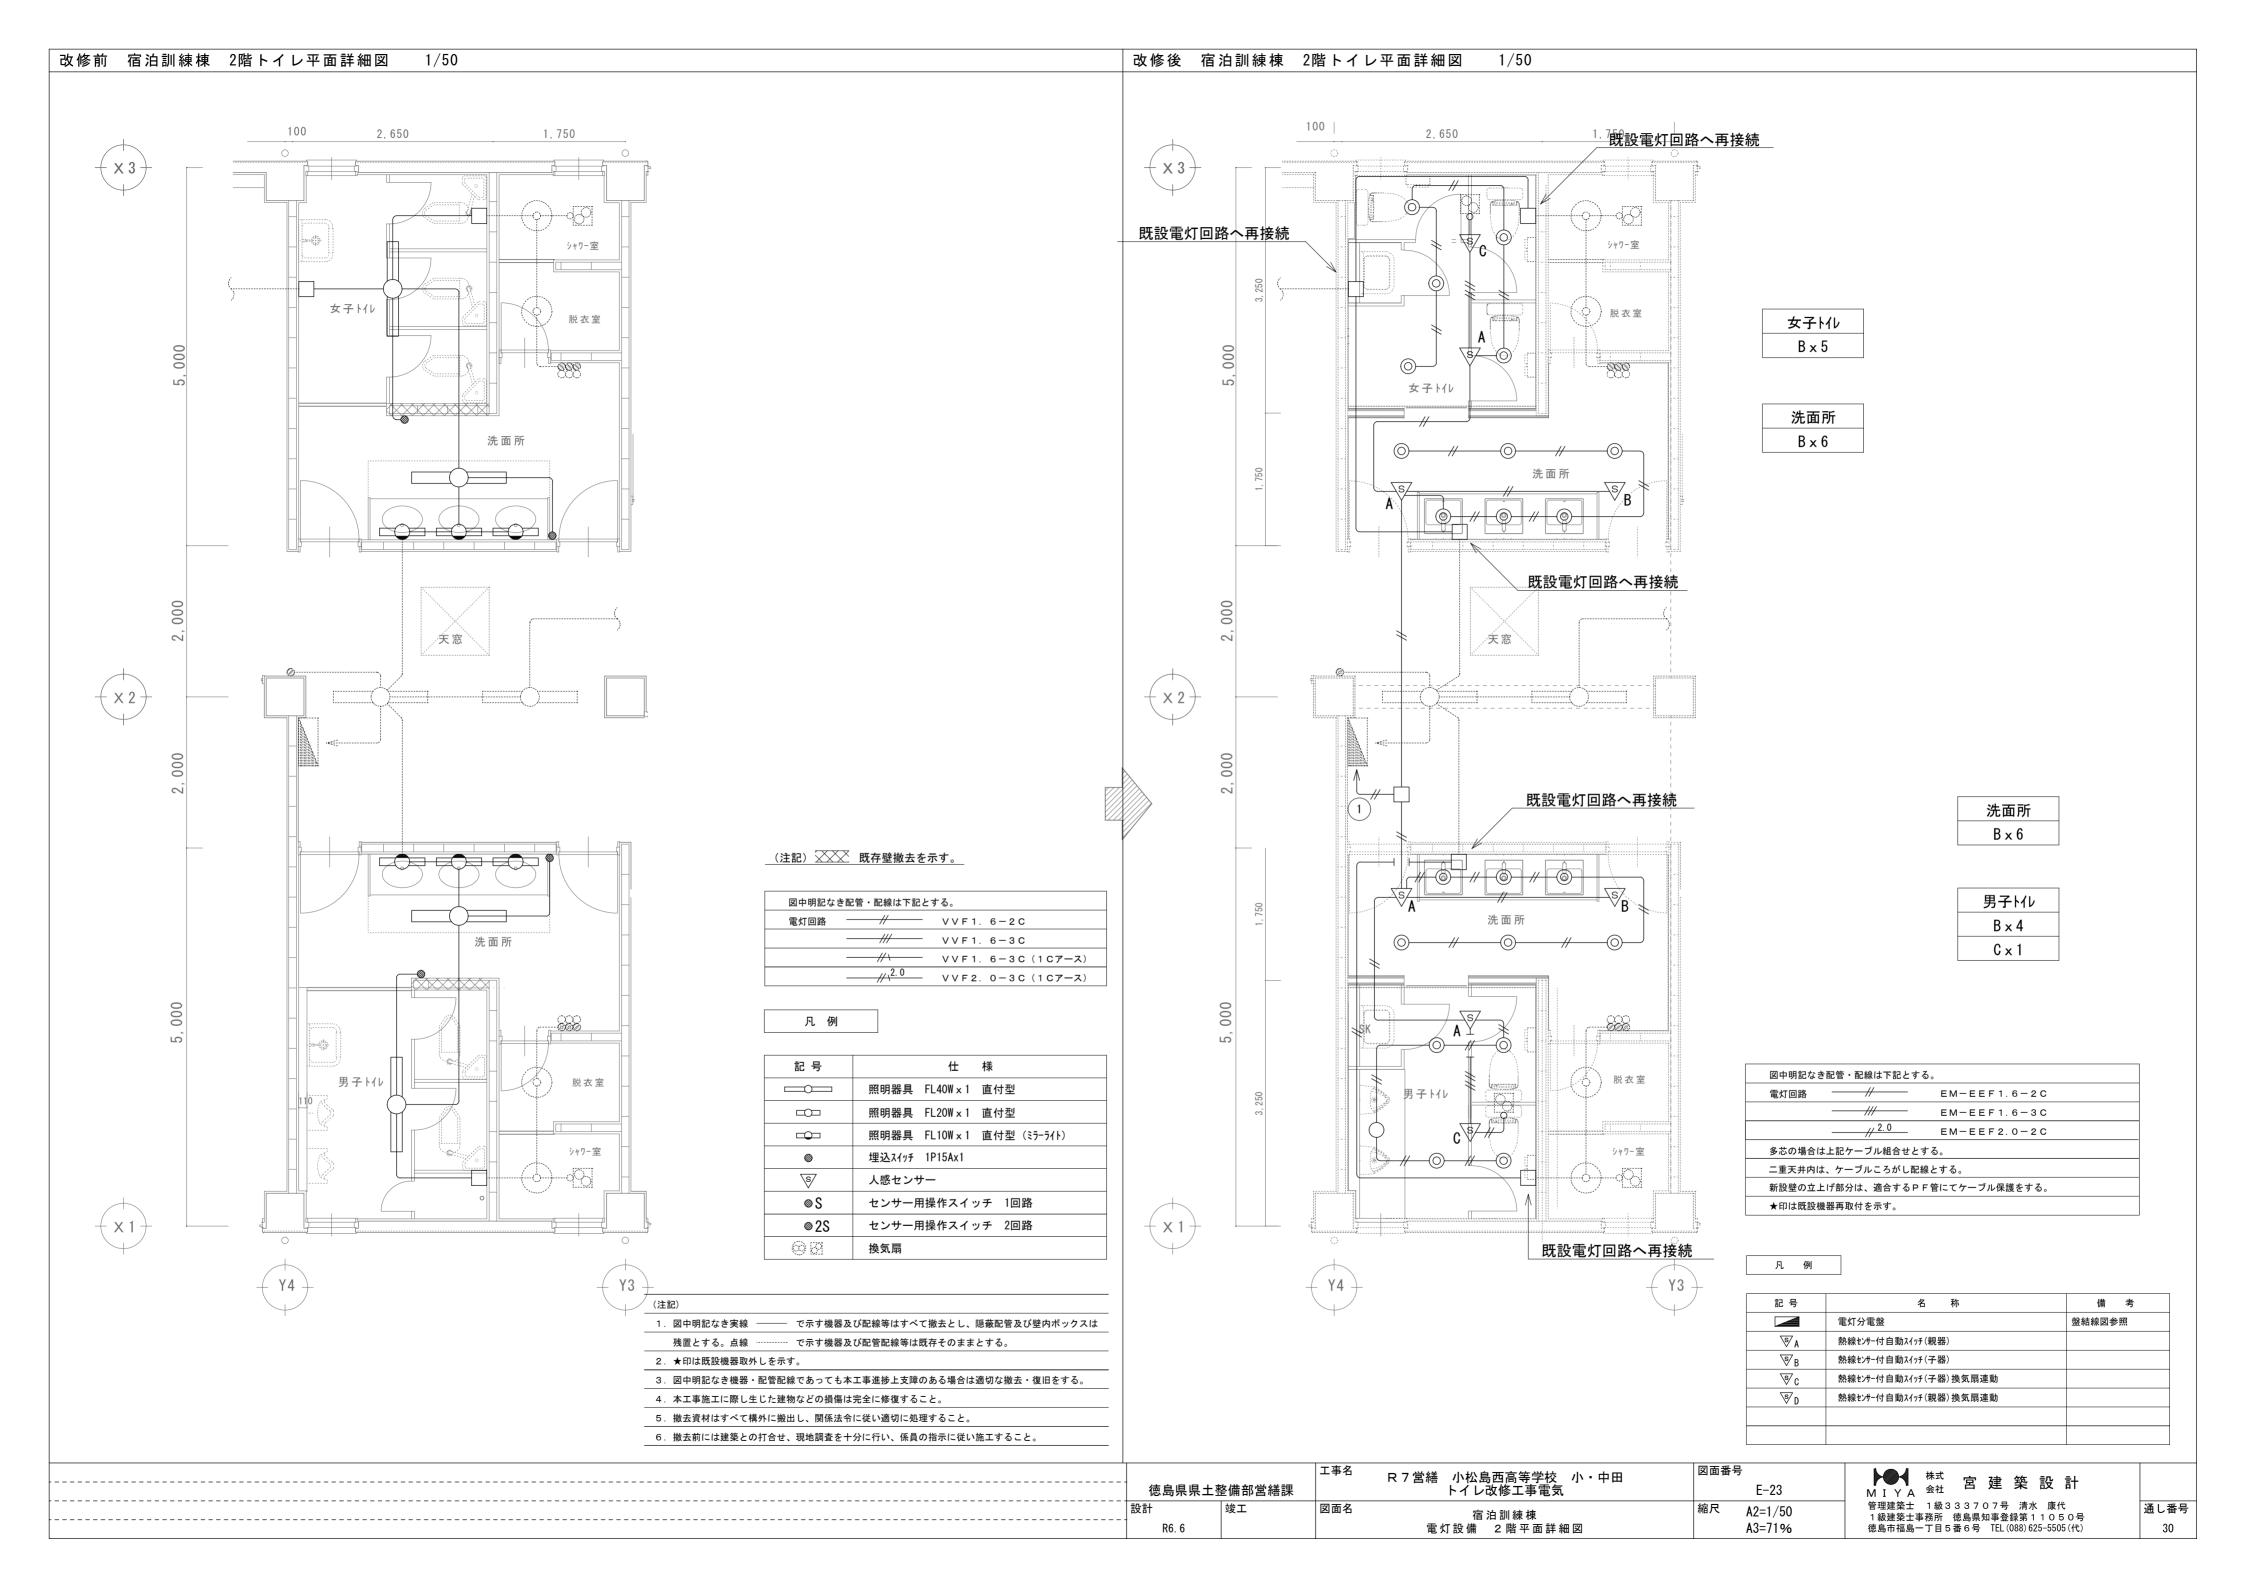

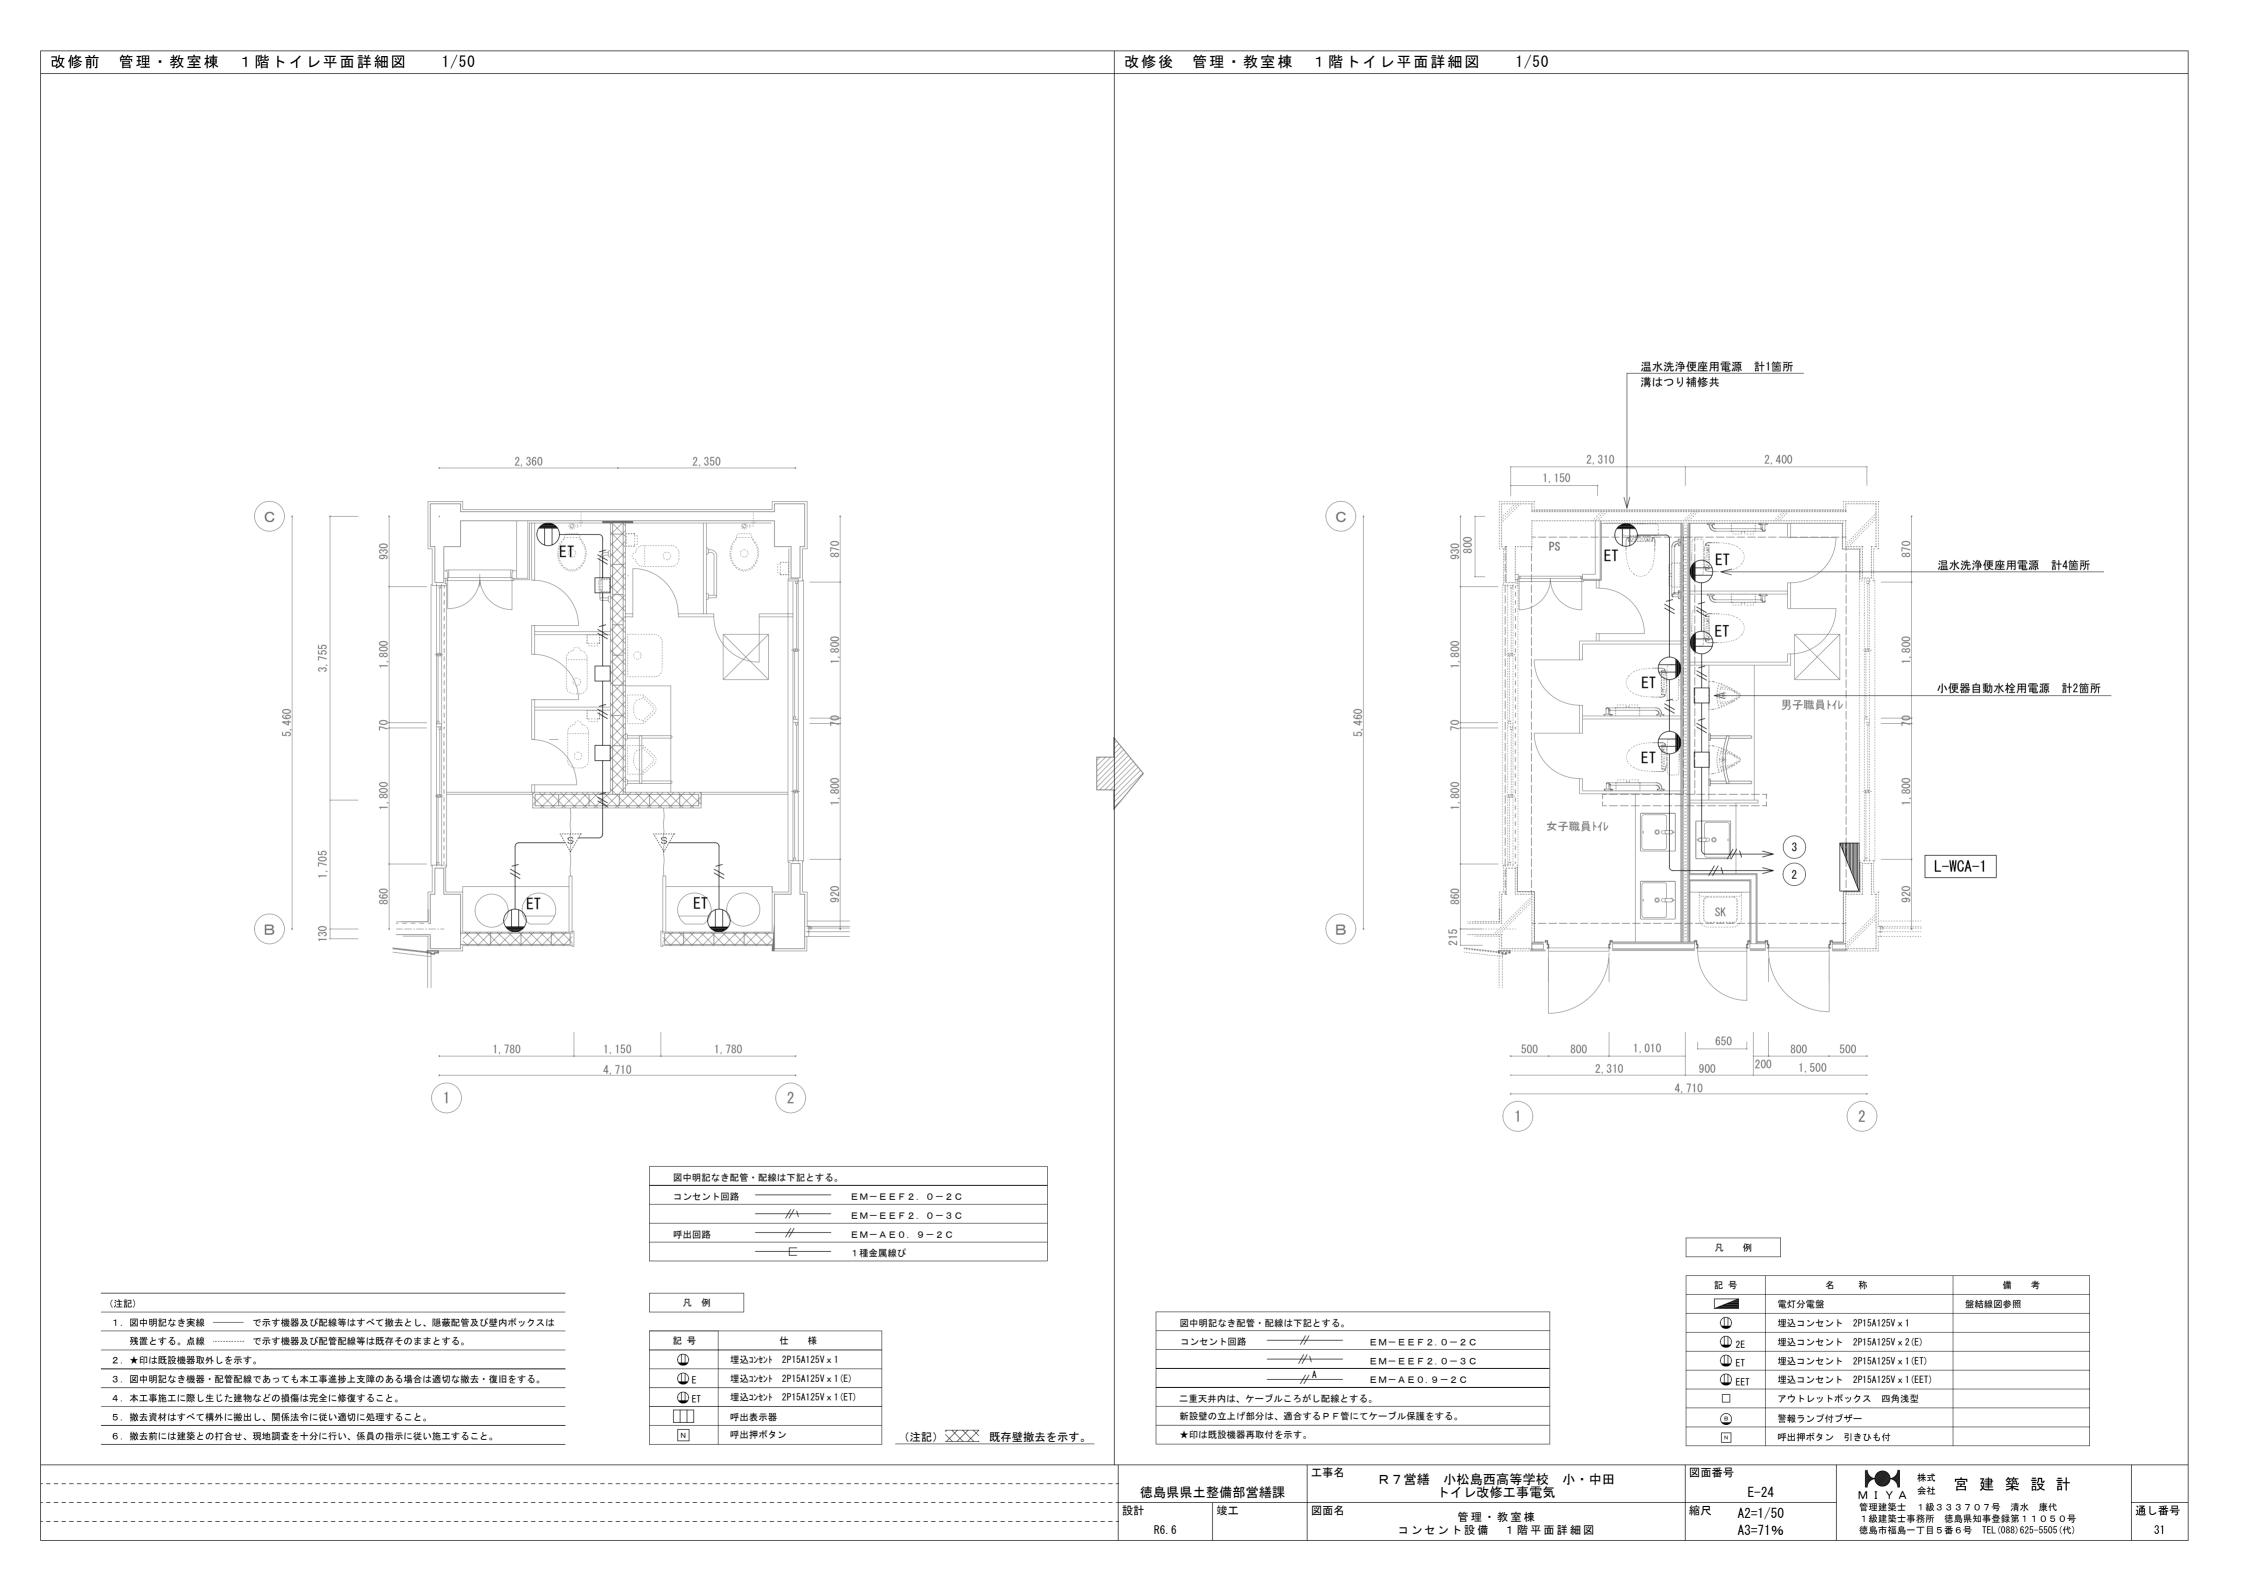

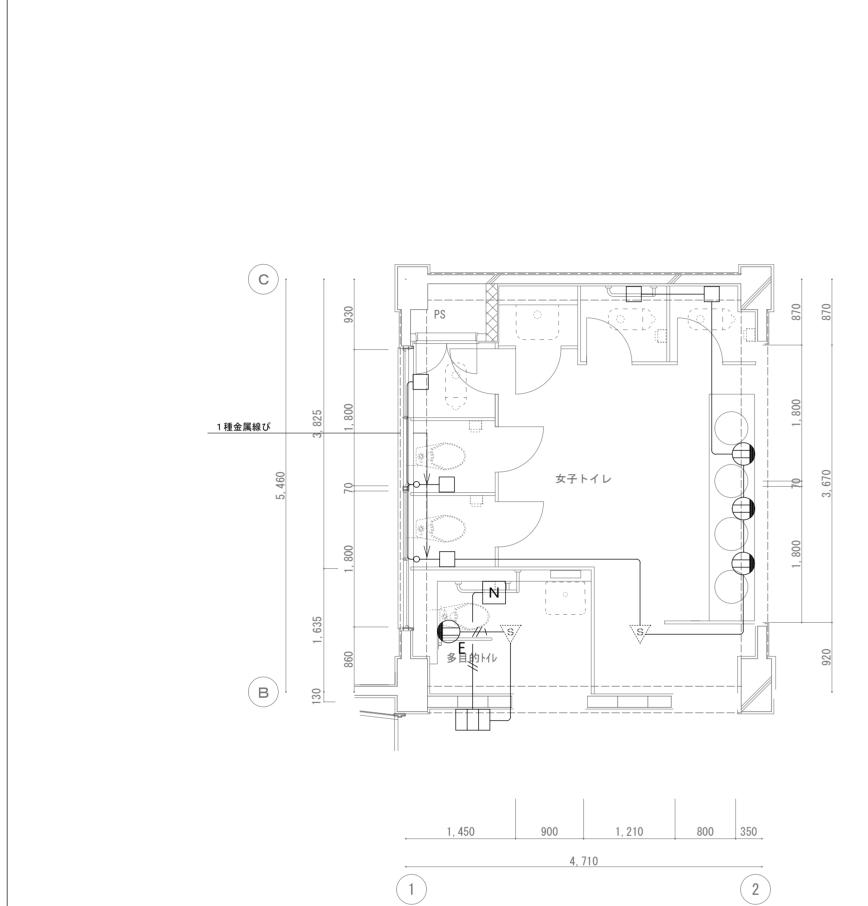

1

図中明記なき配管	<ul><li>配線は下記とする。</li></ul>	
コンセント回路		EM-EEF2. 0-2C
		EM-EEF2. 0-3C
呼出回路		EM-AE0. 9-2C
	—Е—	1種金属線ぴ

(注記)

1. 図中明記なき実線 ――― で示す機器及び配線等はすべて撤去とし、隠蔽配管及び壁内ボックスは

残置とする。点線 …… で示す機器及び配管配線等は既存そのままとする。

改修前 管理・教室棟 2階トイレ平面詳細図

2. ★印は既設機器取外しを示す。

3. 図中明記なき機器・配管配線であっても本工事進捗上支障のある場合は適切な撤去・復旧をする。

4. 本工事施工に際し生じた建物などの損傷は完全に修復すること。


5. 撤去資材はすべて構外に搬出し、関係法令に従い適切に処理すること。

6. 撤去前には建築との打合せ、現地調査を十分に行い、係員の指示に従い施工すること。

凡例

記 号	仕 様
•	埋込コンセント 2P15A125V x 1
ФE	埋込コンセント 2P15A125V x 1(E)
⊕ ET	埋込コンセント 2P15A125V x 1(ET)
	呼出表示器
N	呼出押ボタン

(注記) 医存壁撤去を示す。

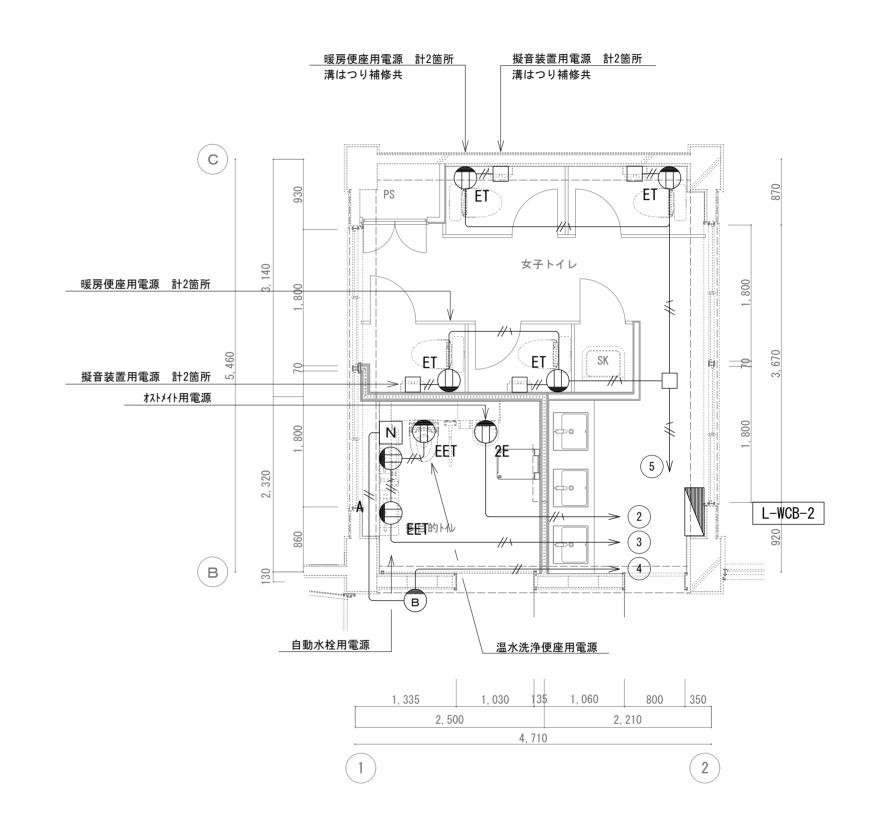

1/50

図中明記なき配管・配線は下記とする。							
コンセント回路		EM-EEF2.0-2C					
		EM-EEF2.0-3C					
// Å EM-AE0.9-2C							
二重天井内は、ケーブルころがし配線とする。							
新設壁の立上げ部分は、適合するPF管にてケーブル保護をする。							

★印は既設機器再取付を示す。


改修後 管理・教室棟 2階トイレ平面詳細図


名 称 記 号 備考 電灯分電盤 盤結線図参照  $\bigcirc$ 埋込コンセント 2P15A125V×1 埋込コンセント 2P15A125V x 2(E) ① 2E 埋込コンセント 2P15A125V×1(ET) T ET 埋込コンセント 2P15A125V×1(EET) **D** EET アウトレットボックス 四角浅型 警報ランプ付ブザー N 呼出押ボタン 引きひも付

凡 例

 徳島県県土土	<b>Ě備部営繕</b> 課	工事名	R 7営繕	小松島西高等学校 小・中トイレ改修工事電気	中田	図面番号	E-25	
 設計 R6.6	竣工	図面名	コンセ	ーーーーーーーーーーーーーーーーーーーーーーーーーーーーーーーーーーーー		縮尺	A2=1/50 A3=71%	

M I Y A <sup>会社</sup> 管理建築士 1級333707号 清水 康代 通し番号 1 級建築士事務所 徳島県知事登録第 1 1 0 5 0 号 徳島市福島一丁目 5 番 6 号 TEL (088) 625-5505 (代) 32

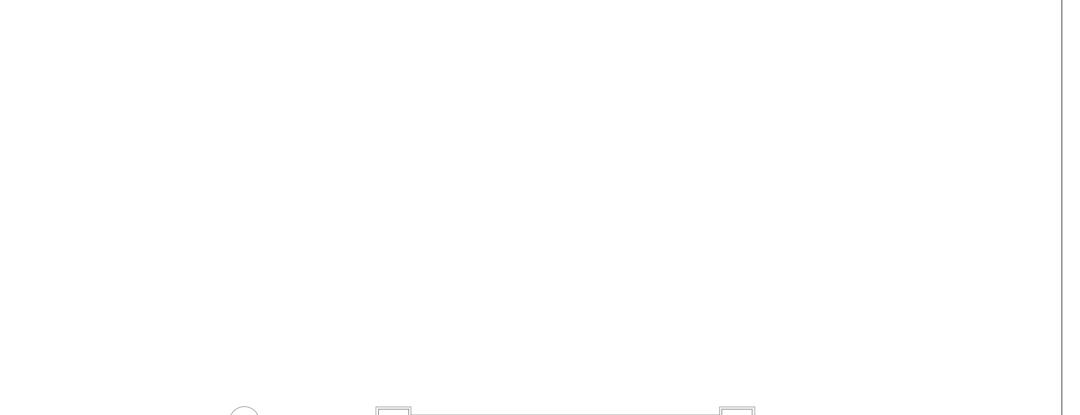

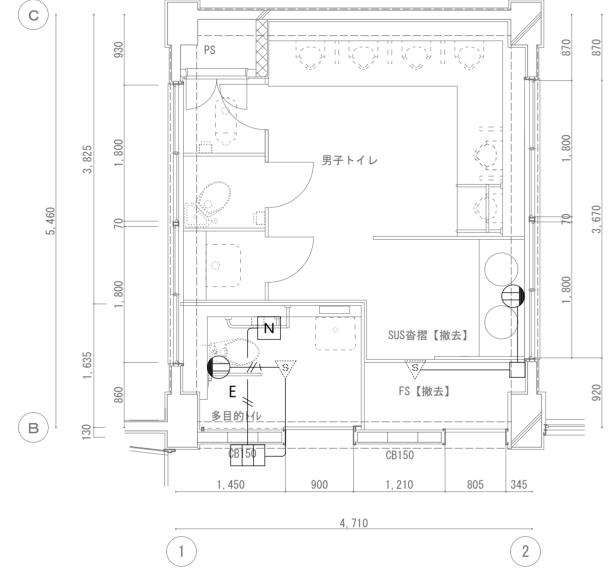

図中明記なき配管	<ul><li>配線は下記とする。</li></ul>	
コンセント回路		EM-EEF2. 0-2C
		EM-EEF2. 0-3C
呼出回路		EM-AE0. 9-2C
	——E——	1種金属線ぴ

 (注記)
 1. 図中明記なき実線 で示す機器及び配線等はすべて撤去とし、隠蔽配管及び壁内ボックスは 残置とする。点線 で示す機器及び配管配線等は既存そのままとする。
 2. ★印は既設機器取外しを示す。
 3. 図中明記なき機器・配管配線であっても本工事進捗上支障のある場合は適切な撤去・復旧をする。
 4. 本工事施工に際し生じた建物などの損傷は完全に修復すること。

5. 撤去資材はすべて構外に搬出し、関係法令に従い適切に処理すること。

6. 撤去前には建築との打合せ、現地調査を十分に行い、係員の指示に従い施工すること。

改修前 管理・教室棟 3階トイレ平面詳細図

記号 仕様

型込コンセント 2P15A125V x 1

単とコンセント 2P15A125V x 1(E)

単とコンセント 2P15A125V x 1(E)

単とコンセント 2P15A125V x 1(ET)

呼出表示器

N 呼出表示器

凡例

(注記) 歴存壁撤去を示す。

1/50

暖房便座用電源 計2箇所

溝はつり補修共

擬音装置用電源 計2箇所

凡 例

N

溝はつり補修共

改修後 管理・教室棟 3階トイレ平面詳細図

記号 名 称 備 考

電灯分電盤 盤結線図参照

世込コンセント 2P15A125V×1

① 2E 埋込コンセント 2P15A125V×2(E)

② ET 埋込コンセント 2P15A125V×1(ET)

③ EET 埋込コンセント 2P15A125V×1(EET)

□ アウトレットボックス 四角浅型


警報ランプ付ブザー


呼出押ボタン 引きひも付


		工事名 R7	営繕 小松島西高等学校 小・中田	図面番号	•	
徳島県県土園	<b>೬備部営繕</b> 課		トイレ改修工事電気		E-26	
设計	竣工	図面名	管理・教室棟	縮尺	A2=1/50	
R6. 6		=	コンセント設備 3階平面詳細図		A3=71%	

株式 会社 宮 建 築 設 計 管理建築士 1級333707号 清水 康代 1級建築士事務所 徳島県知事登録第11050号 徳島市福島一丁目5番6号 TEL(088)625-5505(代) 33

徳島
設計

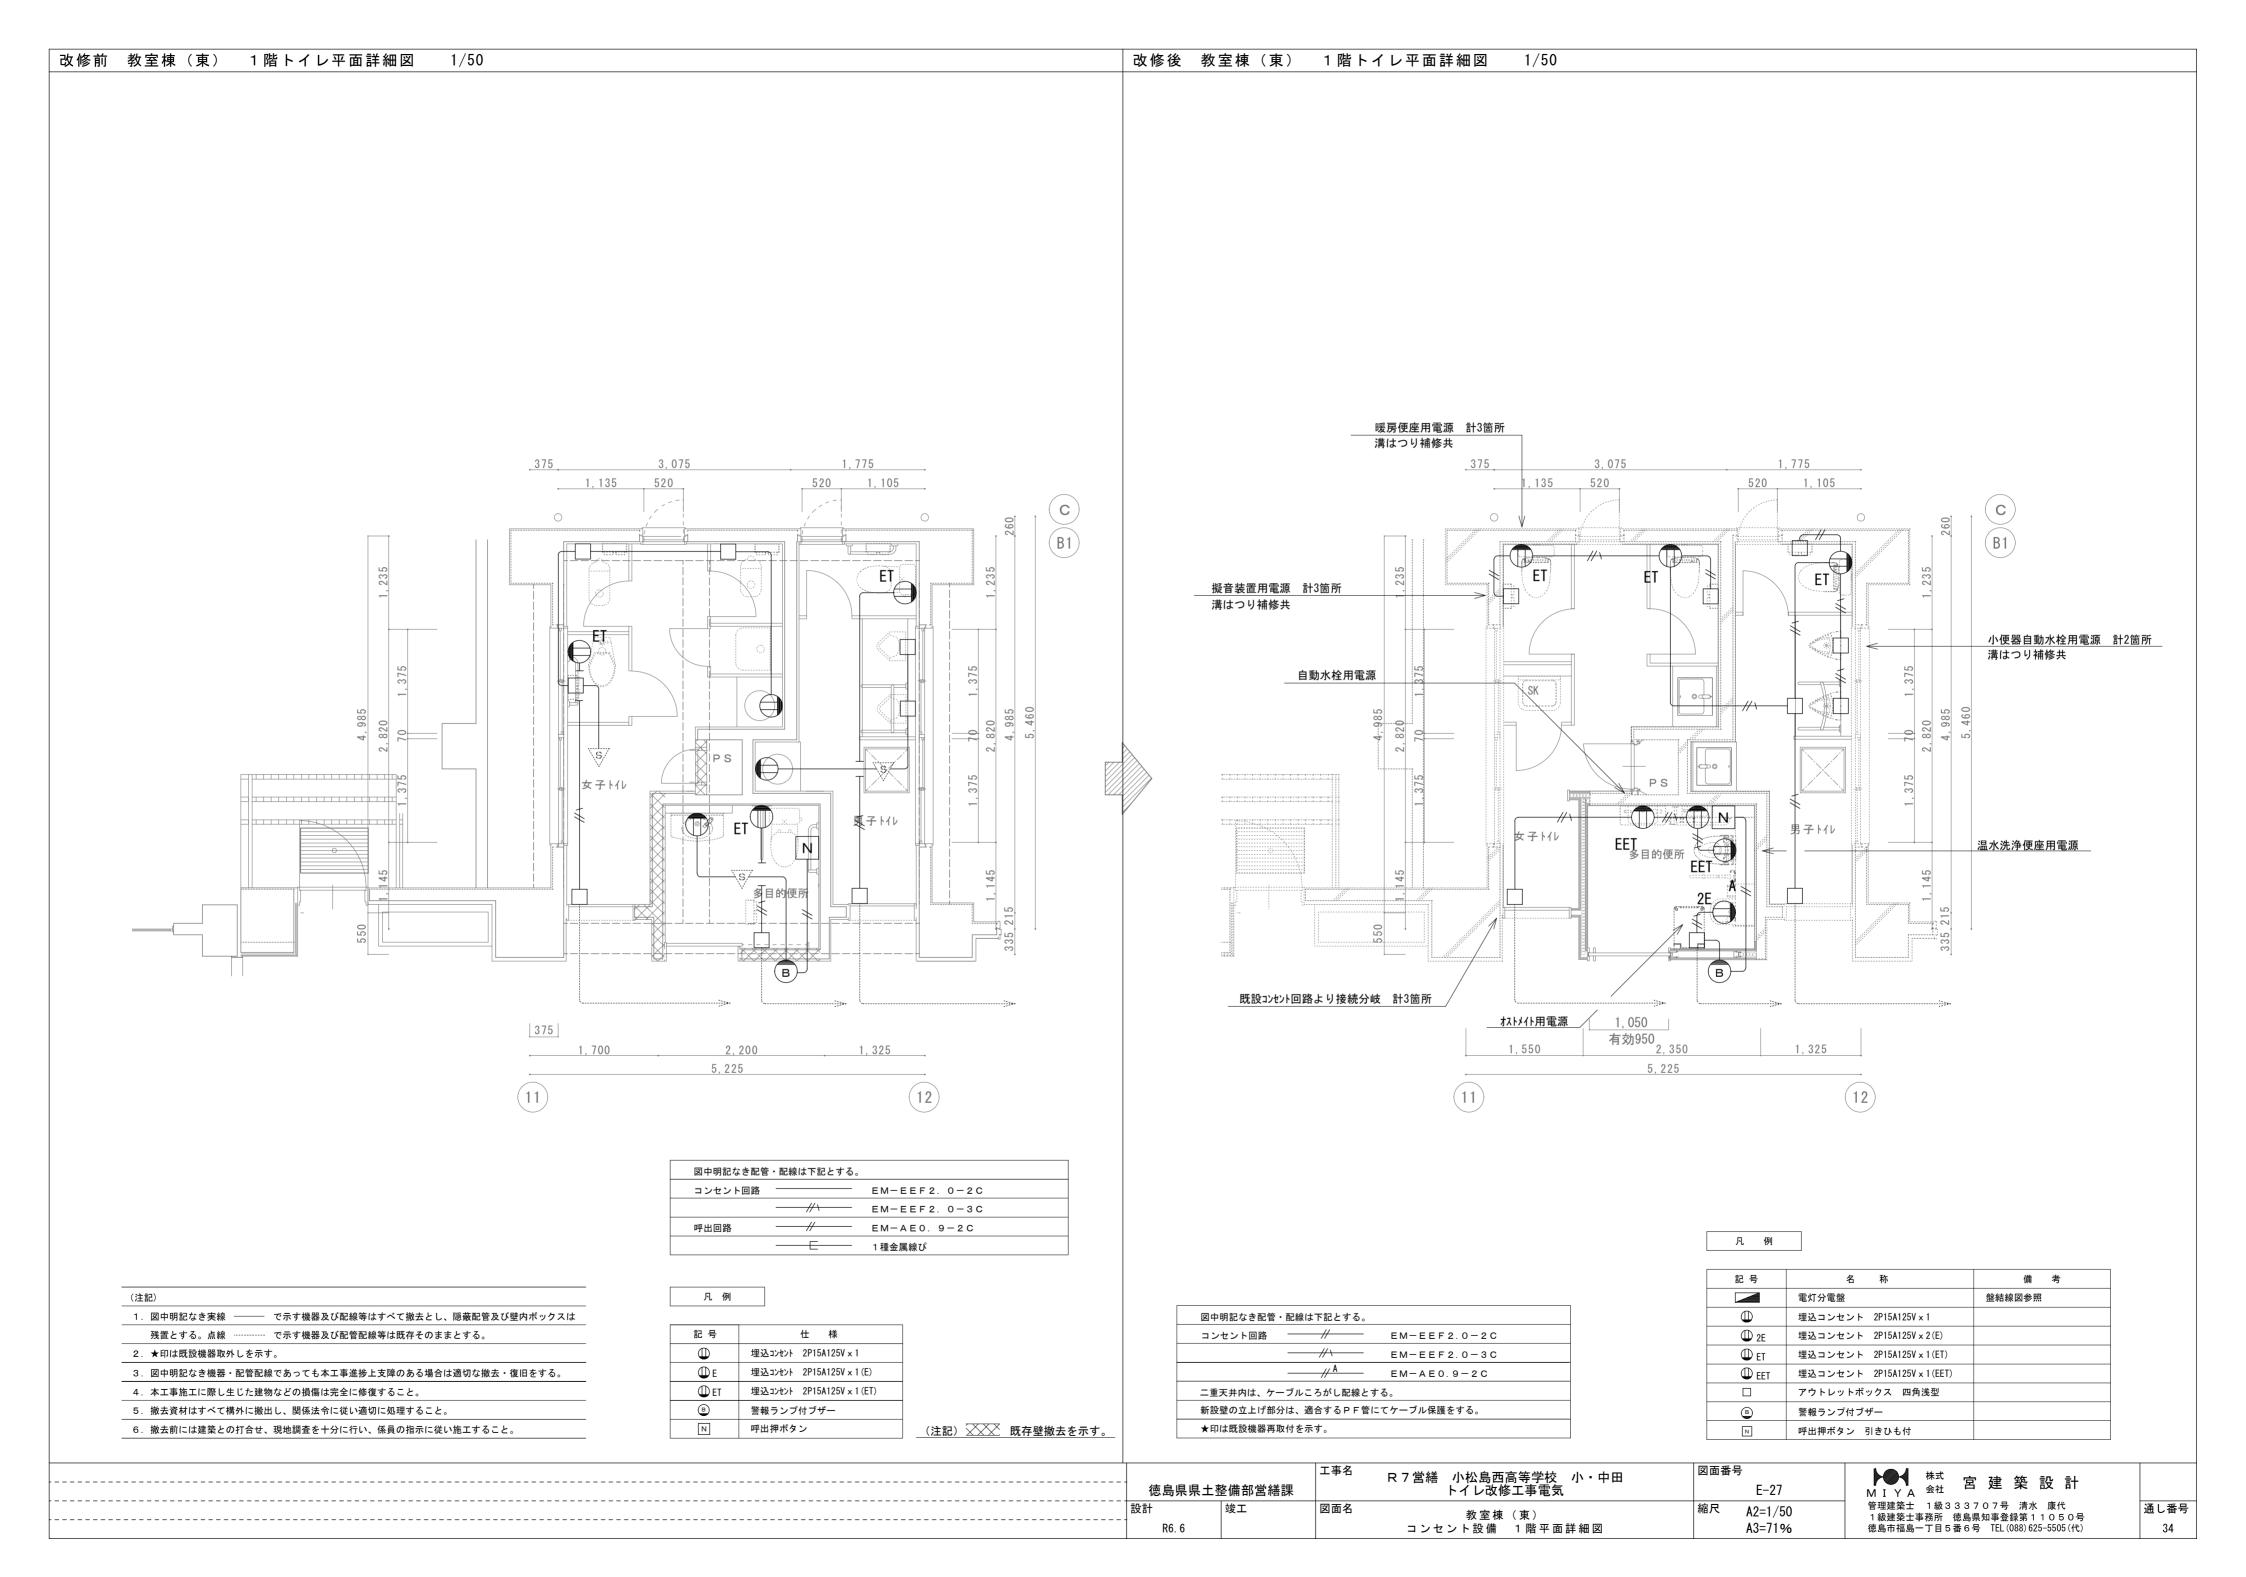

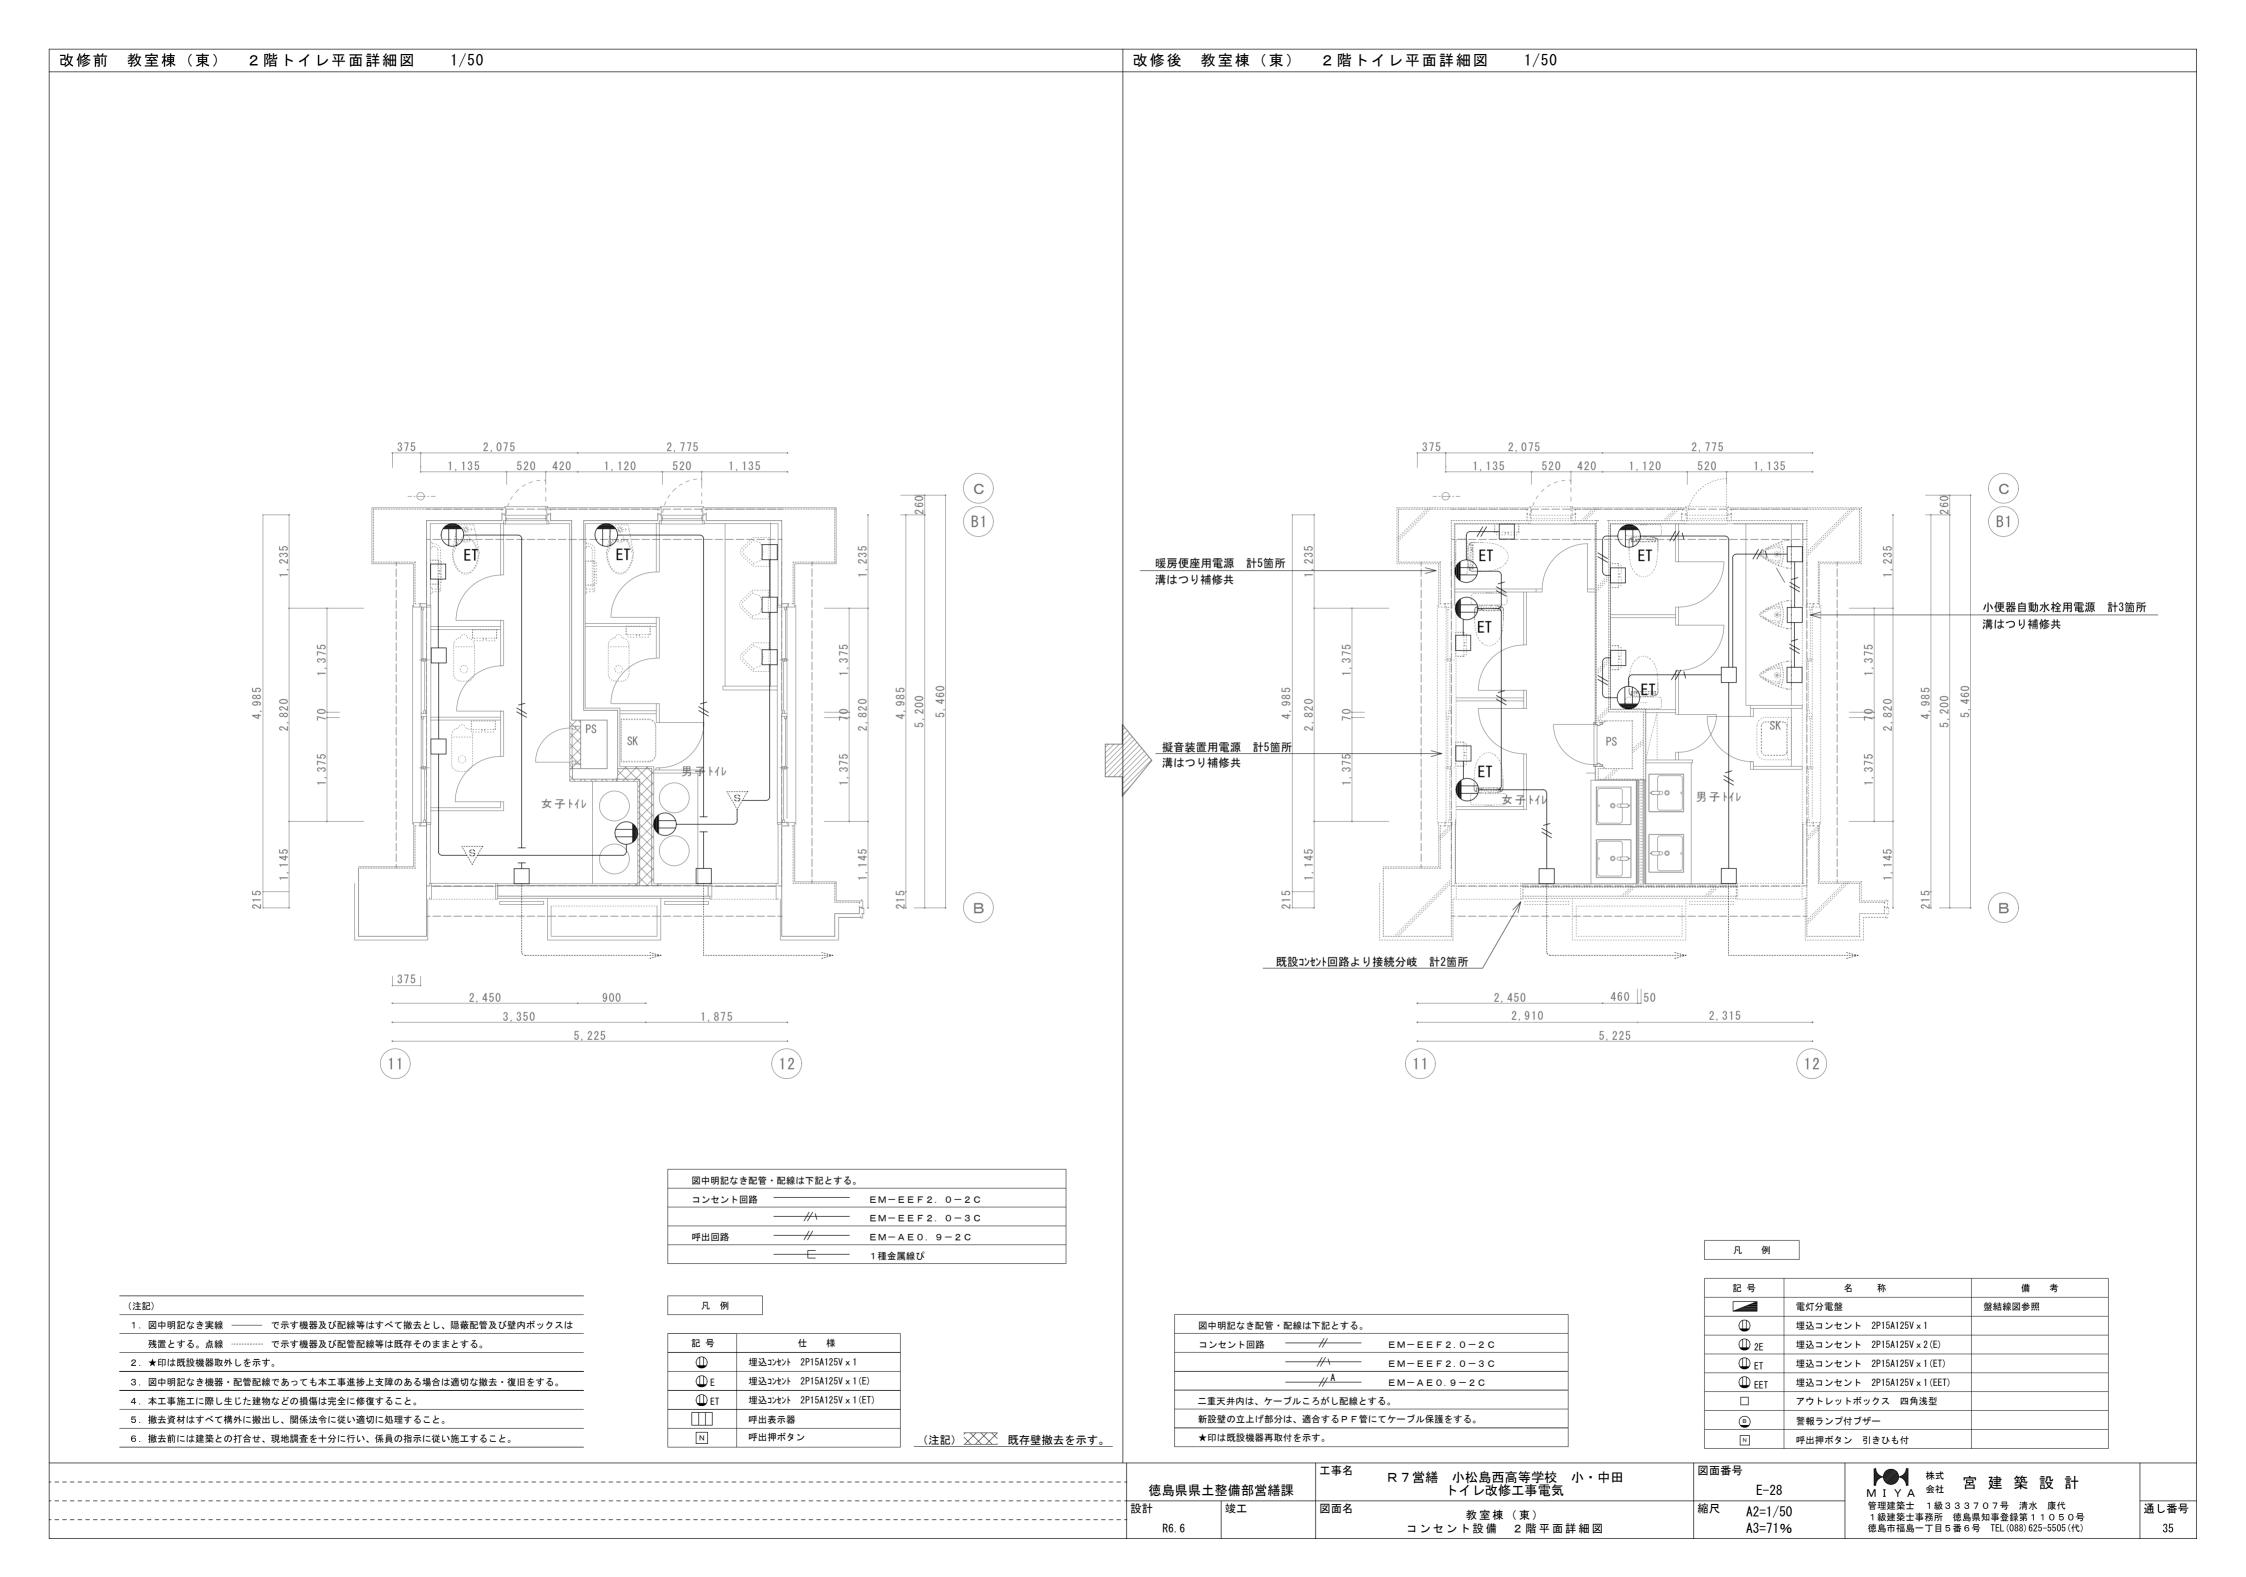

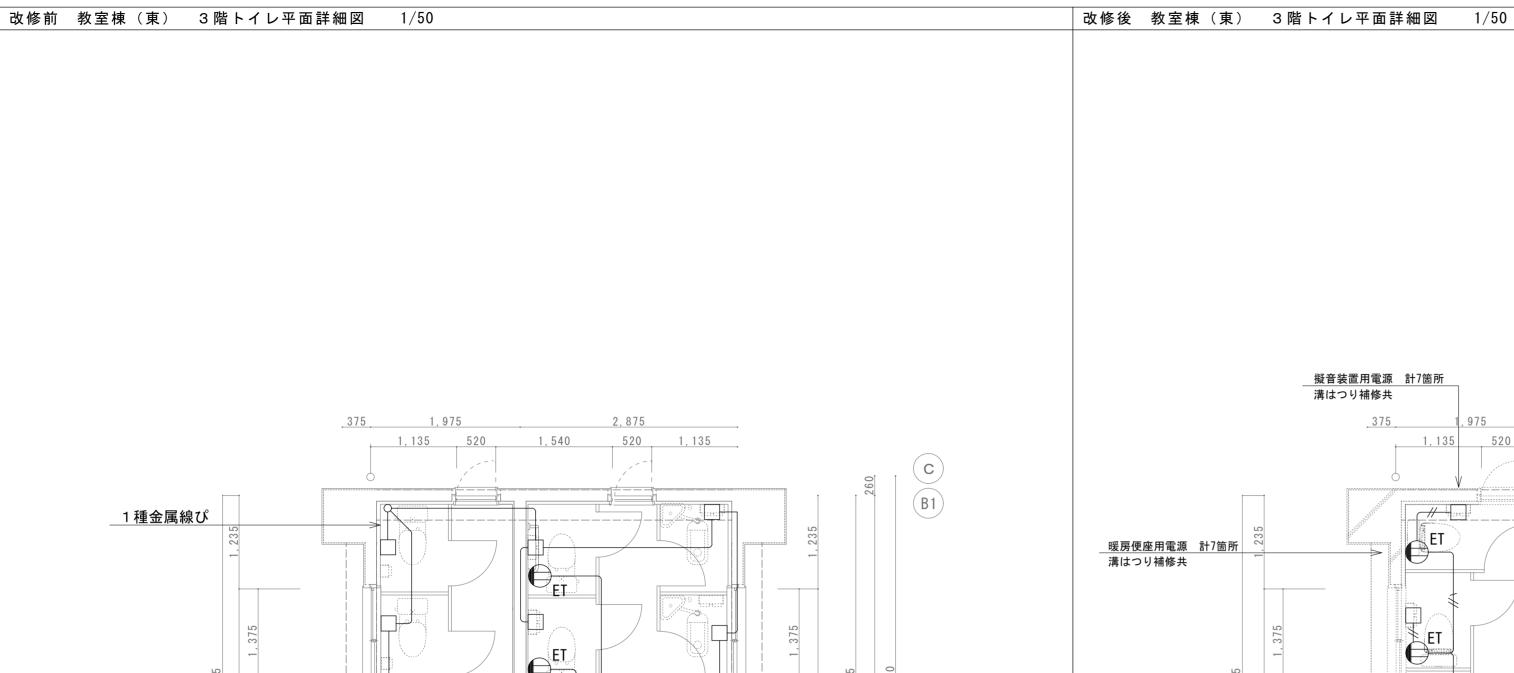



(注記)	
1. 図中明記なき実線 ――	で示す機器及び配線等はすべて撤去とし、隠蔽配管及び壁内ボックスは
残置とする。点線	で示す機器及び配管配線等は既存そのままとする。
2. ★印は既設機器取外しを	:示す。
3. 図中明記なき機器・配管	・ 菅配線であっても本工事進捗上支障のある場合は適切な撤去・復旧をする。
4. 本工事施工に際し生じた	- -建物などの損傷は完全に修復すること。
5. 撤去資材はすべて構外に	  -搬出し、関係法令に従い適切に処理すること。
6. 撤去前には建築との打合	ーーーーーーーーーーーーーーーーーーーーーーーーーーーーーーーーーーーー

375

11

3,055

5, 225

950

1, 220

12

記 号	仕 様
•	埋込コンセント 2P15A125V x 1
ФЕ	埋込コンセント 2P15A125V x 1(E)
⊕ ET	埋込コンセント 2P15A125V x 1(ET)
	呼出表示器
N	呼出押ボタン

凡例

(注記) 既存壁撤去を示す。

暖房便座用電源 計7箇所 新はつり補修共 582, 1 038 2 1 1 145 2 1 1 1 1 1 1 1 2 3 2 2 1 1 1 1 1 1 1 1	擬音装置用電源 溝はつり補修共 375	計7箇所 1,975 1,135 520 ET ET	2,8 1,540 52 ET ET PS	0 1,135	1, 145	5, 260 5, 460 5, 460
215	投コンセント回路より接糸 		女子 H ル タ子 H ル 950 5,225			B B


図中明記なき配管	・配線は下記とする。					
コンセント回路		EM-EEF2.0-2C				
		EM-EEF2.0-3C				
	// A	EM-AE0.9-2C				
二重天井内は、ケーブルころがし配線とする。						
新設壁の立上げ部分は、適合するPF管にてケーブル保護をする。						
★印は既設機器再取付を示す。						


記 号	名 称	備考
	電灯分電盤	盤結線図参照
Φ	埋込コンセント 2P15A125V x 1	
① 2E	埋込コンセント 2P15A125V x 2 (E)	
⊕ ET	埋込コンセント 2P15A125V x 1 (ET)	
⊕ EET	埋込コンセント 2P15A125V×1(EET)	
	アウトレットボックス 四角浅型	
В	警報ランプ付ブザー	
N	呼出押ボタン 引きひも付	

徳島県県土	整備部営繕課	工事名	R 7 営繕 小松島西高等学校 小・中田 トイレ改修工事電気	図面番号 E-29	
設計 R6.6	竣工	図面名	教室棟(東) コンセント設備 3階平面詳細図	縮尺 A2=1/50 A3=71%	

株式 宮 建 築 設 計 M I Y A 会社 宮 建 築 設 計 管理建築士 1級3333707号 清水 康代 1級建築士事務所 徳島県知事登録第11050号 徳島市福島一丁目5番6号 TEL (088) 625-5505 (代)

通し番号
36

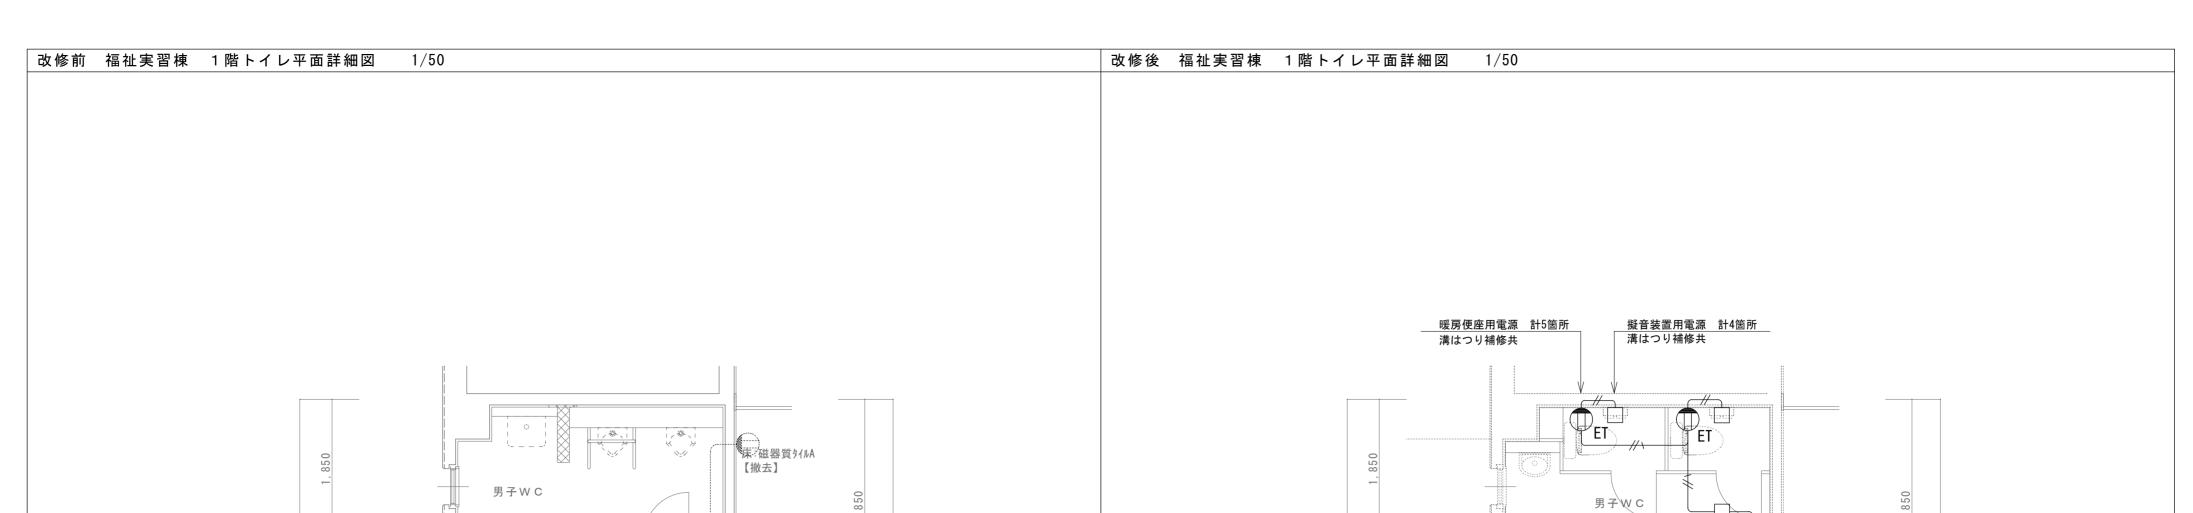

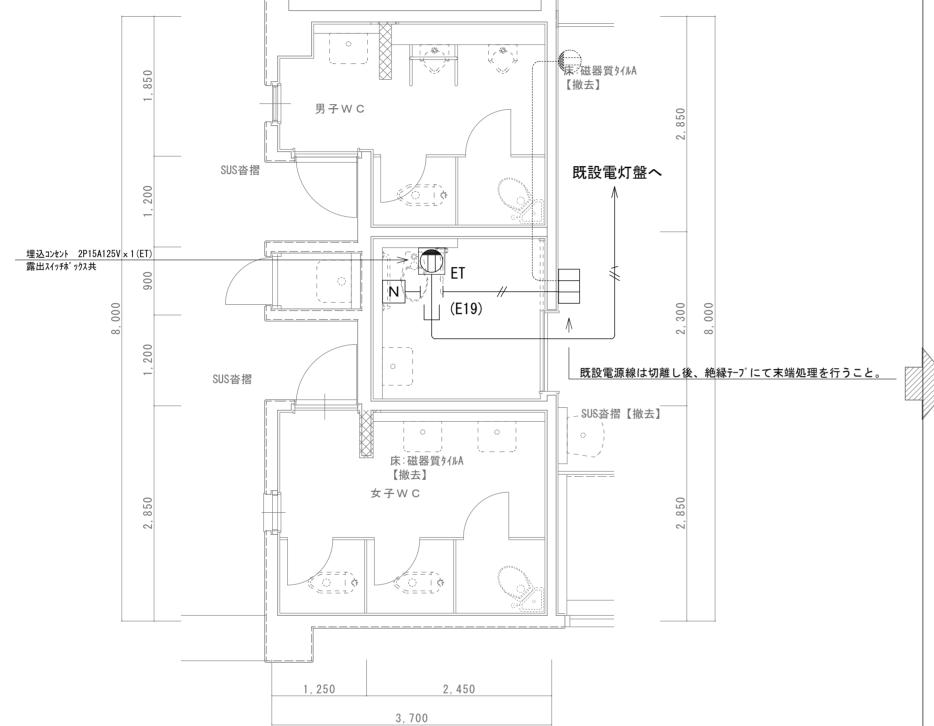

図中明記なき配管	・配線は下記とする。	
コンセント回路		EM-EEF2. 0-2C
		EM-EEF2. 0-3C
呼出回路		EM-AE0. 9-2C
	<del></del>	1種金属線ぴ

(注記) 医存壁撤去を示す。

(注:	记)
1.	図中明記なき実線 で示す機器及び配線等はすべて撤去とし、隠蔽配管及び壁内ボックスは
	残置とする。点線 で示す機器及び配管配線等は既存そのままとする。
2.	★印は既設機器取外しを示す。
3.	図中明記なき機器・配管配線であっても本工事進捗上支障のある場合は適切な撤去・復旧をする。
4.	本工事施工に際し生じた建物などの損傷は完全に修復すること。
5.	撤去資材はすべて構外に搬出し、関係法令に従い適切に処理すること。
6.	撤去前には建築との打合せ、現地調査を十分に行い、係員の指示に従い施工すること。

記 号	仕 様
Ф	埋込コンセント 2P15A125V x 1
⊕ E	埋込コンセント 2P15A125V x 1 (E)
⊕ et	埋込コンセント 2P15A125V x 1 (ET)
	呼出表示器
N	呼出押ボタン

凡例

図中明記なき配管・配線は下記とする。				
コンセント回路 /////// EM-EEF2.0-2C				
—————————————————————————————————————				
// Å EM-AE0.9-2C				
二重天井内は、ケーブルころがし配線とする。				
新設壁の立上げ部分は、適合するPF管にてケーブル保護をする。				
★印は既設機器再取付を示す。				

8, 000		SK	EET	V 3 V 4		2, 300
1, 200	オストメイト用電源	踏込	之 ŽE 身障	2) 者W C	L-WCB-1	
	擬音装置用電源 	女子W C	P	\$ \\	SUS沓摺【新設】	
2,850				ET		2,850
			ET			
		1, 250	1,040 1	, 435		
			3, 700			


小便器自動水栓用電源 計2箇所

溝はつり補修共

記 号	名 称	備考
	電灯分電盤	盤結線図参照
Φ	埋込コンセント 2P15A125V×1	
① 2E	埋込コンセント 2P15A125V×2(E)	
Ф ет	埋込コンセント 2P15A125V×1(ET)	
⊕ EET	埋込コンセント 2P15A125V×1(EET)	
	アウトレットボックス 四角浅型	
В	警報ランプ付ブザー	
N	呼出押ボタン 引きひも付	

		工事名	R 7 営繕 小松島西高等学校 小・中田	図面番号	를	
徳島県県土整備部	<b>請部営繕課</b>		トイレ改修工事電気		E-30	, M
設計	エ	図面名	福祉実習棟	縮尺	A2=1/50	管 · 1
R6. 6			コンセント設備 1階平面詳細図		A3=71%	徳

ト MIYA 会社 宮		H-1	
管理建築士 1級333			通し番号
1級建築士事務所 徳島	県知事登録第1	1050号	
徳島市福島一丁目5番6	号 TEL(088)6	25-5505 (代)	37

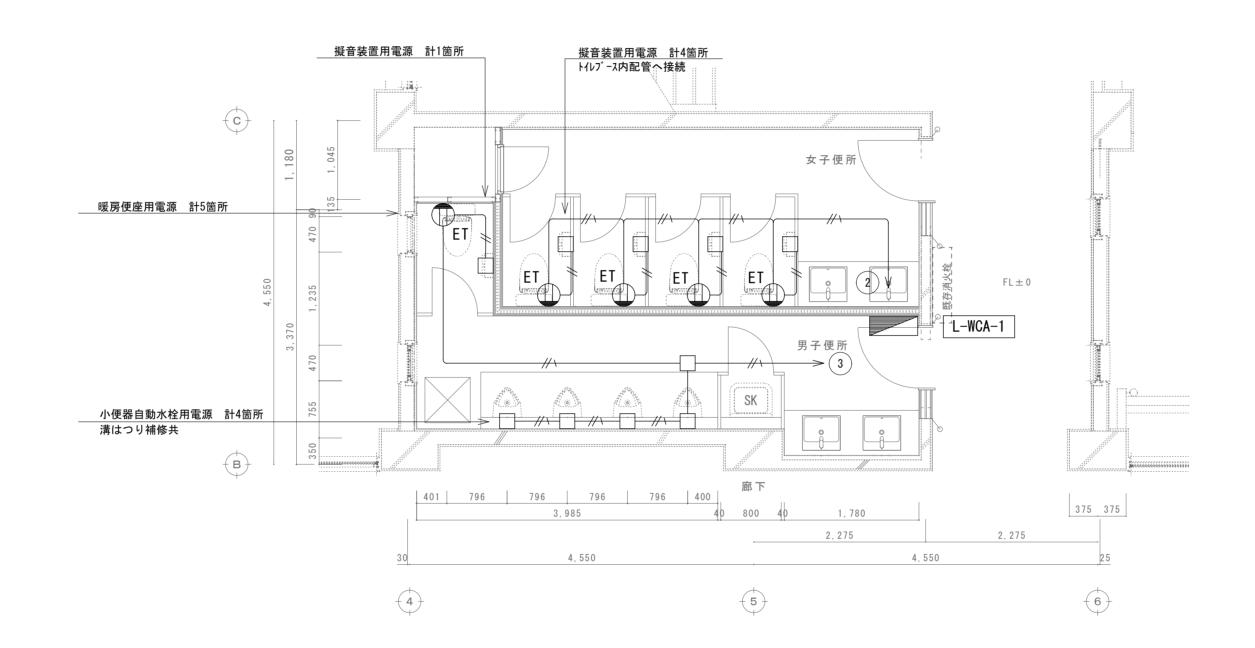

特別教室棟 1階トイレ平面詳細図 1/50

凡 例


図中明記なき配管	<ul><li>配線は下記とする。</li></ul>		
コンセント回路		EM-EEF2.0-2C	
		EM-EEF2.0-3C	
	// A	EM-AE0.9-2C	
二重天井内は、ケーブルころがし配線とする。			
新設壁の立上げ部分は、適合するPF管にてケーブル保護をする。			
★印は既設機器再取付を示す。			

記 号	名 称	備考
	電灯分電盤	盤結線図参照
Ф	埋込コンセント 2P15A125V x 1	
① 2E	埋込コンセント 2P15A125V x 2(E)	
① ET	埋込コンセント 2P15A125V x 1(ET)	
① EET	埋込コンセント 2P15A125V x 1 (EET)	
	アウトレットボックス 四角浅型	
В	警報ランプ付ブザー	
N	呼出押ボタン 引きひも付	

 <th rowspan="2" style="background-color: lightblue; color: lightblue;

株式 宮 建 築 設 計 管理建築士 1級333707号 清水 康代 1級建築士事務所 徳島県知事登録第11050号 徳島市福島一丁目5番6号 TEL(088)625-5505(代)

通し番号 38

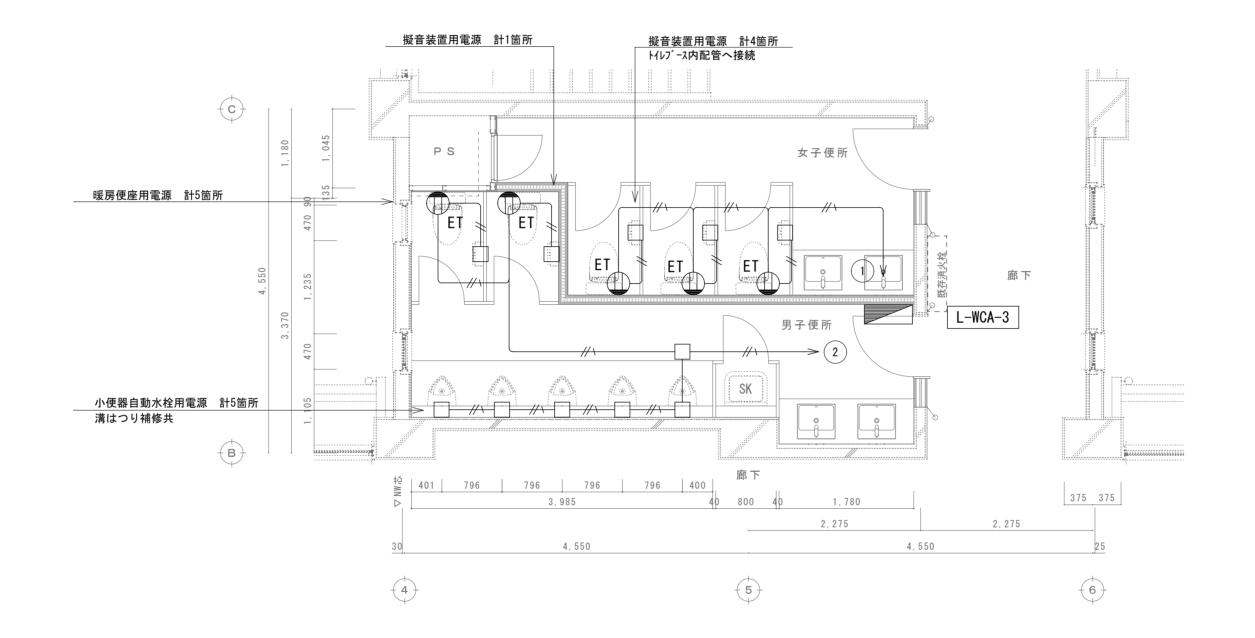

特別教室棟 3階トイレ平面詳細図 1/50


凡 例


図中明記なき配管・配線は下記とする。				
コンセント回路//	EM-EEF2.0-2C			
	EM-EEF2.0-3C			
// A	EM-AE0.9-2C			
二重天井内は、ケーブルころがし配線とする。				
新設壁の立上げ部分は、適合するPF管にてケーブル保護をする。				
★印は既設機器再取付を示す。				

記 号	名 称	備考
	電灯分電盤	盤結線図参照
Ф	埋込コンセント 2P15A125V×1	
① 2E	埋込コンセント 2P15A125V x 2 (E)	
⊕ ET	埋込コンセント 2P15A125V x 1 (ET)	
⊕ EET	埋込コンセント 2P15A125V x 1 (EET)	
	アウトレットボックス 四角浅型	
В	警報ランプ付ブザー	
N	呼出押ボタン 引きひも付	

 工事名
 R 7 営繕 小松島西高等学校 小・中田 信息県土整備部営繕課
 工事名 トイレ改修工事電気
 B 日 32
 株式 宮 建 築 設 計 M I Y A 会社 宮 建 築 設 計 管理建築士 1級333707号 清水 康代 1級建築土事務所 徳島県知事登録第11050号 福島 では、1級建築土事務所 徳島県知事登録第11050号 福島 では、1の50号 日本の 1の50号 日本の 1の

、 康代 1050号 25-5505(代) 通し番号 39

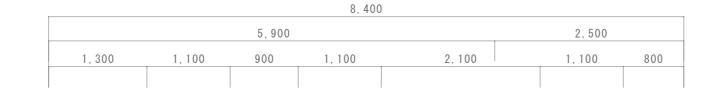

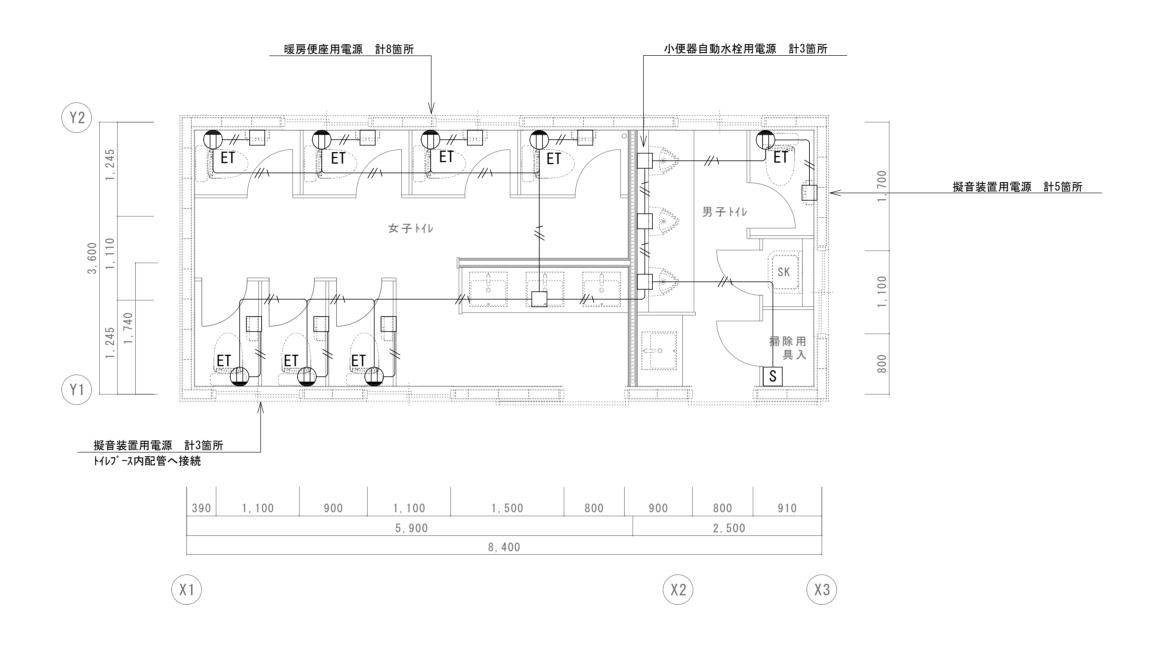



屋外北トイレ 平面詳細図 1/50

凡 例

図中明記なき配	管・配線は下記とする。					
コンセント回路		EM-EEF2.0-2C				
		EM-EEF2.0-3C				
	// A	EM-AE0.9-2C				
二重天井内は、	ケーブルころがし配線とす	ける。				
新設壁の立上げ部分は、適合するPF管にてケーブル保護をする。						
★印は既設機器	★印は既設機器再取付を示す。					

		I
記 号	名 称	備考
	電灯分電盤	盤結線図参照
Ф	埋込コンセント 2P15A125V×1	
① 2E	埋込コンセント 2P15A125V x 2(E)	
Ф ЕТ	埋込コンセント 2P15A125V x 1 (ET)	
⊕ EET	埋込コンセント 2P15A125V x 1 (EET)	
	アウトレットボックス 四角浅型	
В	警報ランプ付ブザー	
N	呼出押ボタン 引きひも付	

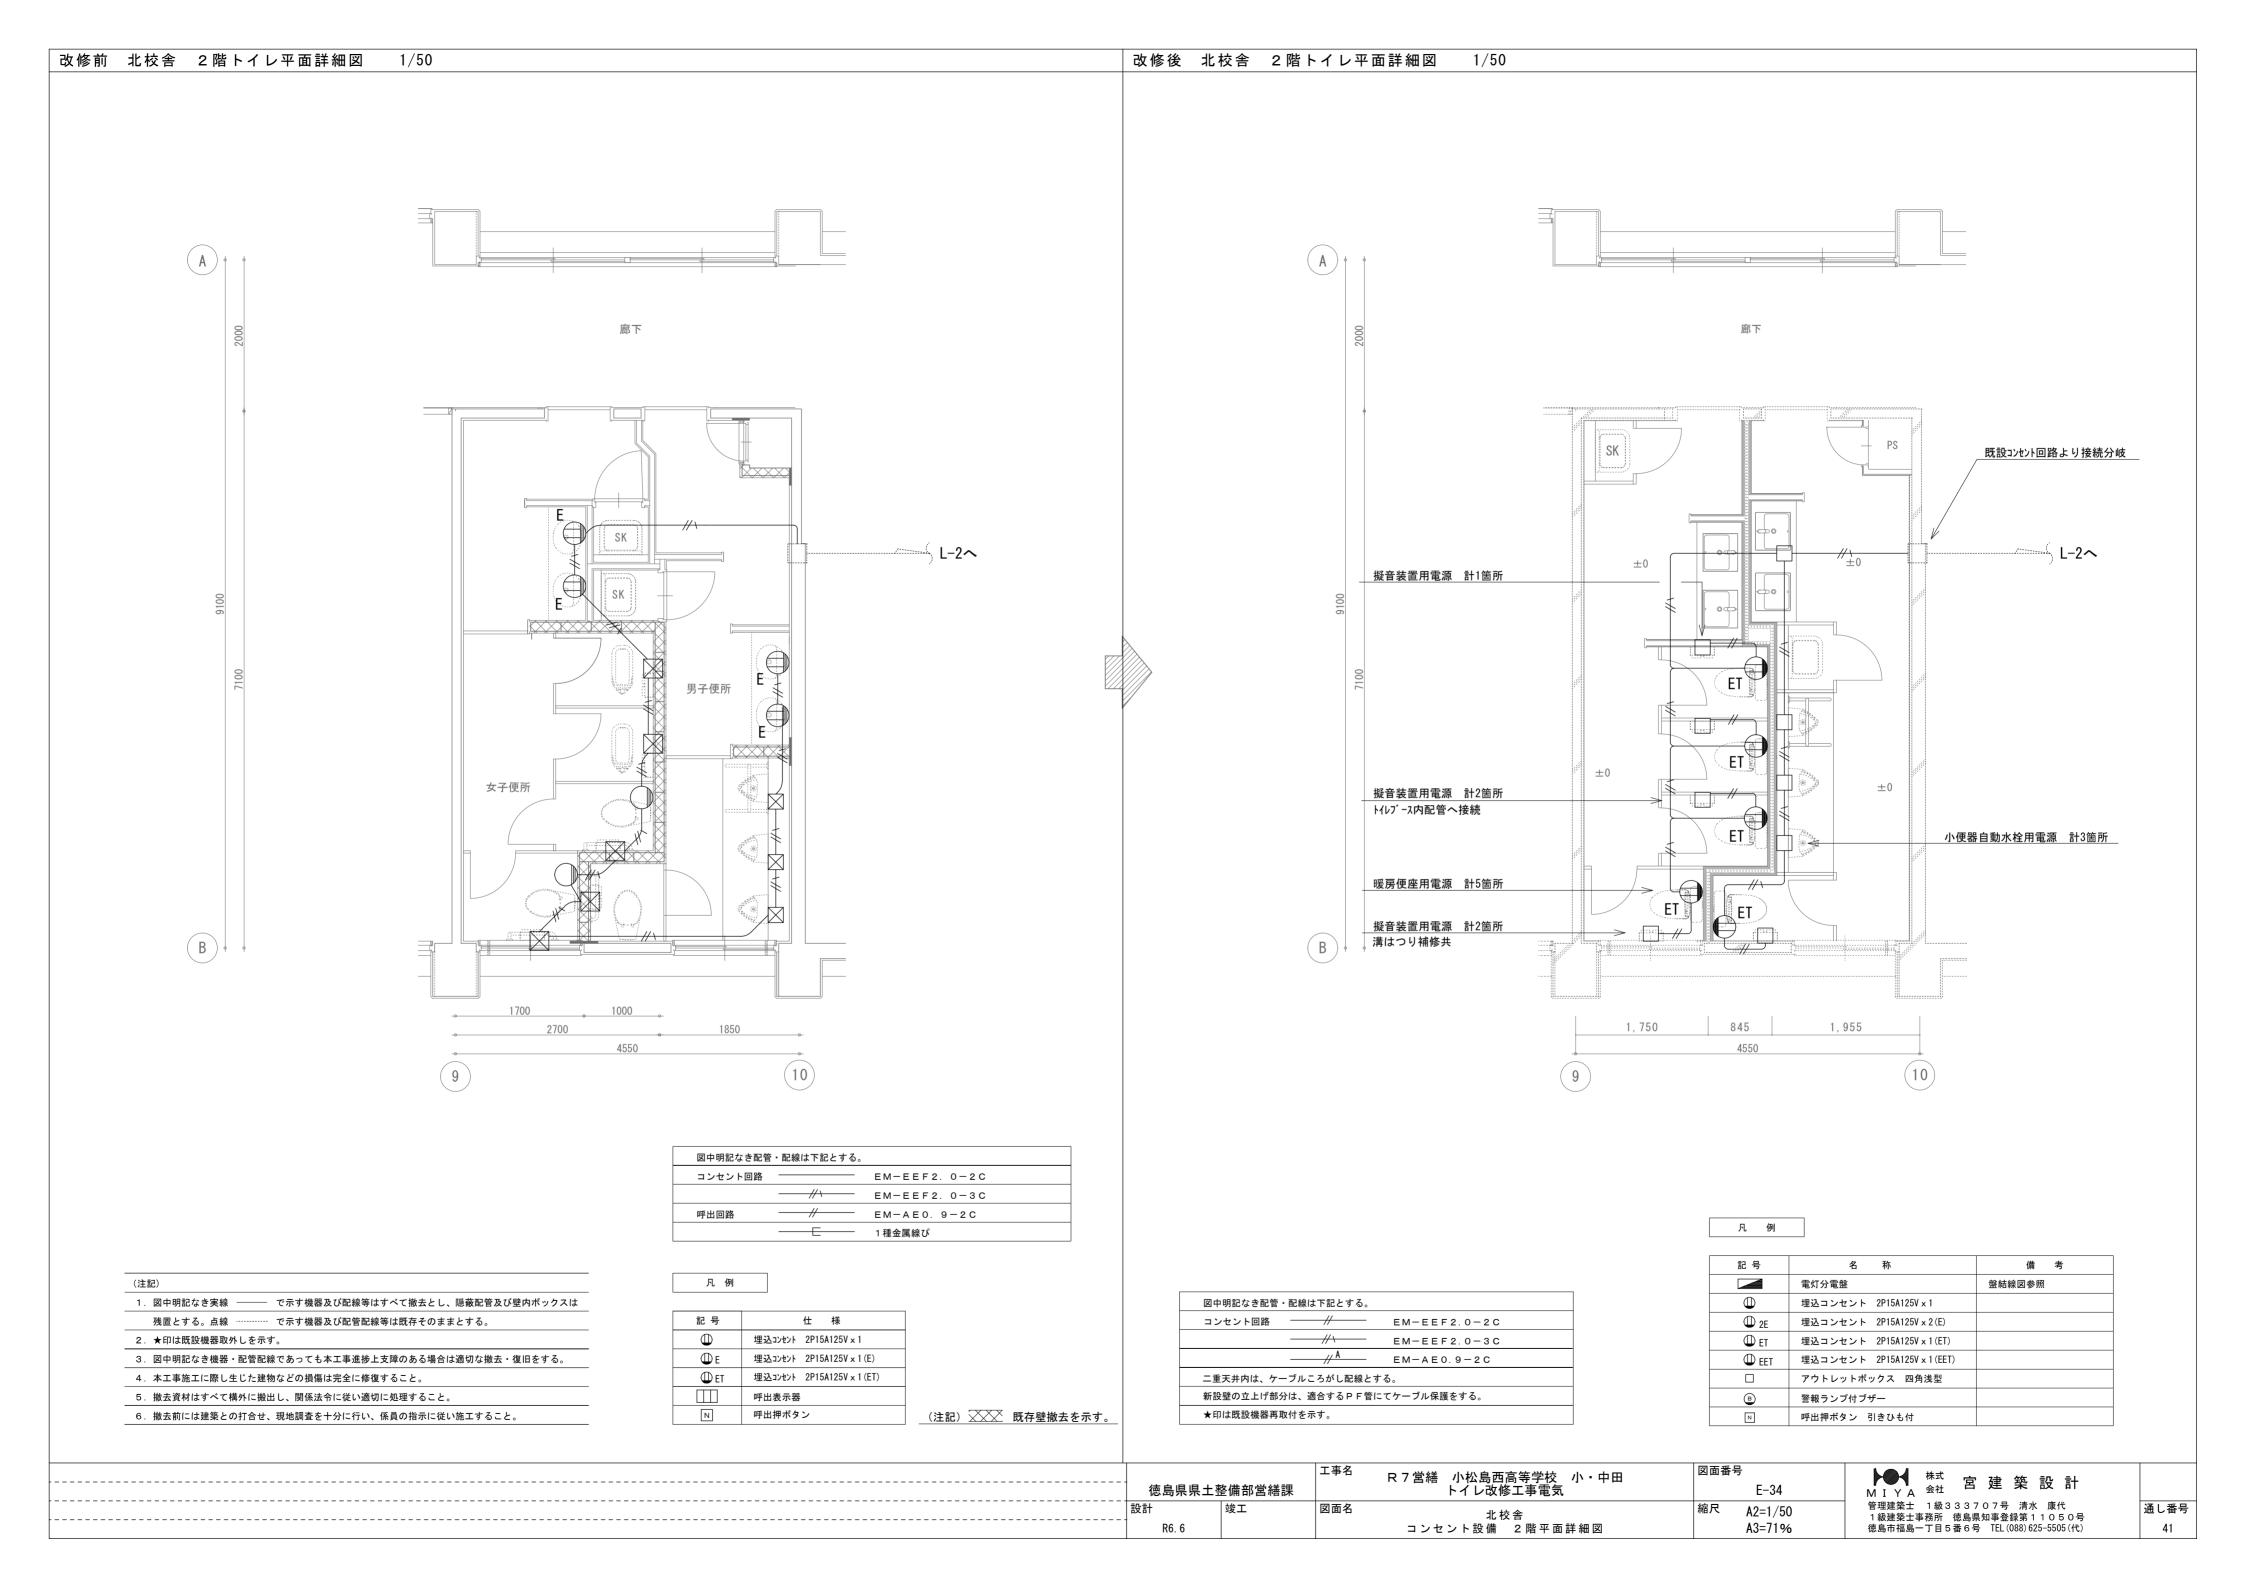


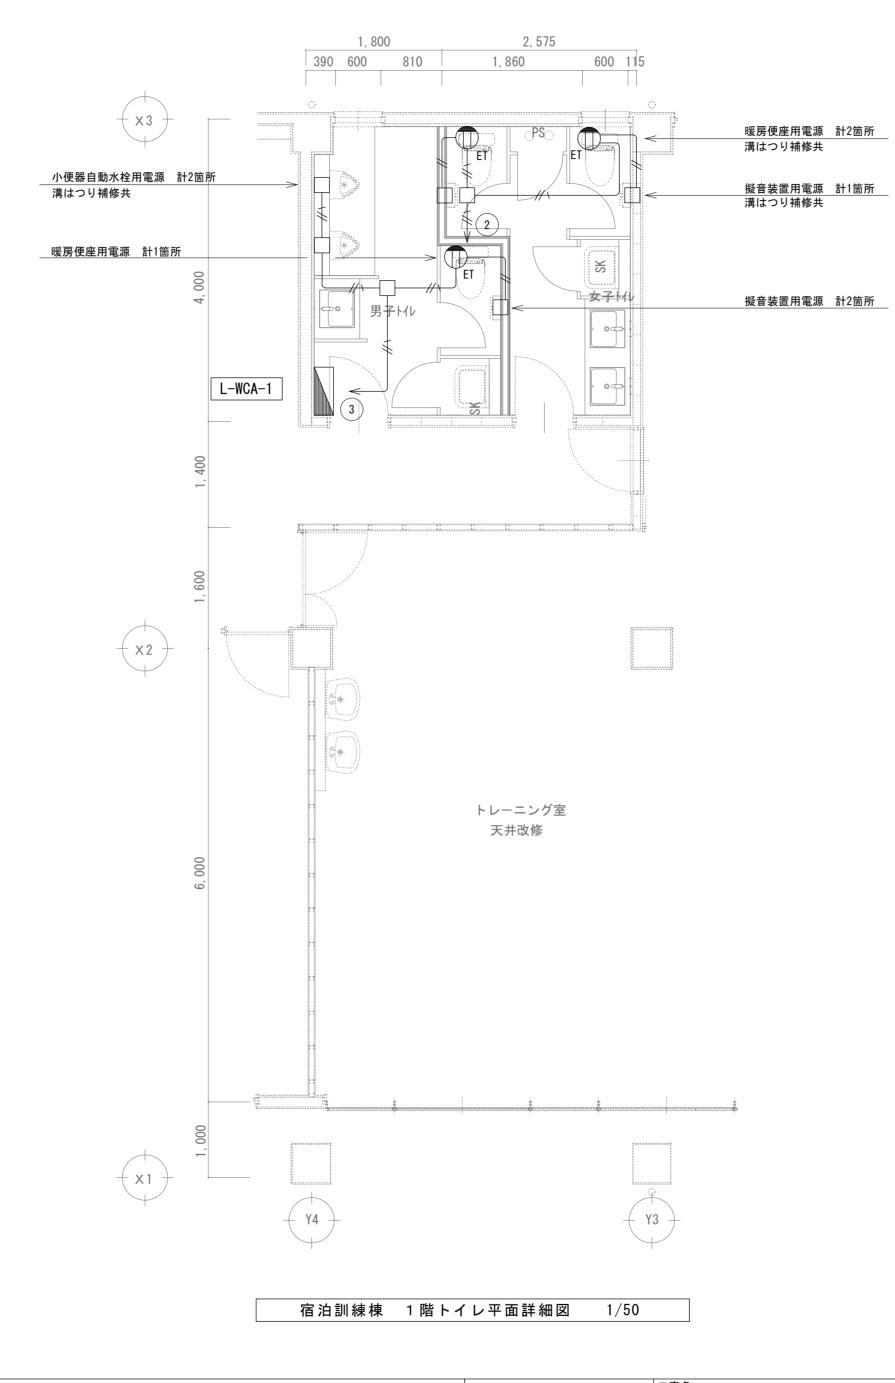

図中明記なき配管	<ul><li>・配線は下記とする。</li></ul>					
コンセント回路		EM-EEF2.0-2C				
		EM-EEF2.0-3C				
	// A	EM-AE0.9-2C				
二重天井内は、ケ	二重天井内は、ケーブルころがし配線とする。					
新設壁の立上げ部分は、適合するPF管にてケーブル保護をする。						
★印は既設機器再	★印は既設機器再取付を示す。					

記号	名 称	備考
	電灯分電盤	盤結線図参照
Φ	埋込コンセント 2P15A125V×1	
① 2E	埋込コンセント 2P15A125V x 2(E)	
⊕ ET	埋込コンセント 2P15A125V x 1 (ET)	
① EET	埋込コンセント 2P15A125V x 1 (EET)	
	アウトレットボックス 四角浅型	
В	警報ランプ付ブザー	
N	呼出押ボタン 引きひも付	

表代 0 5 0 号 5505 (代) 42

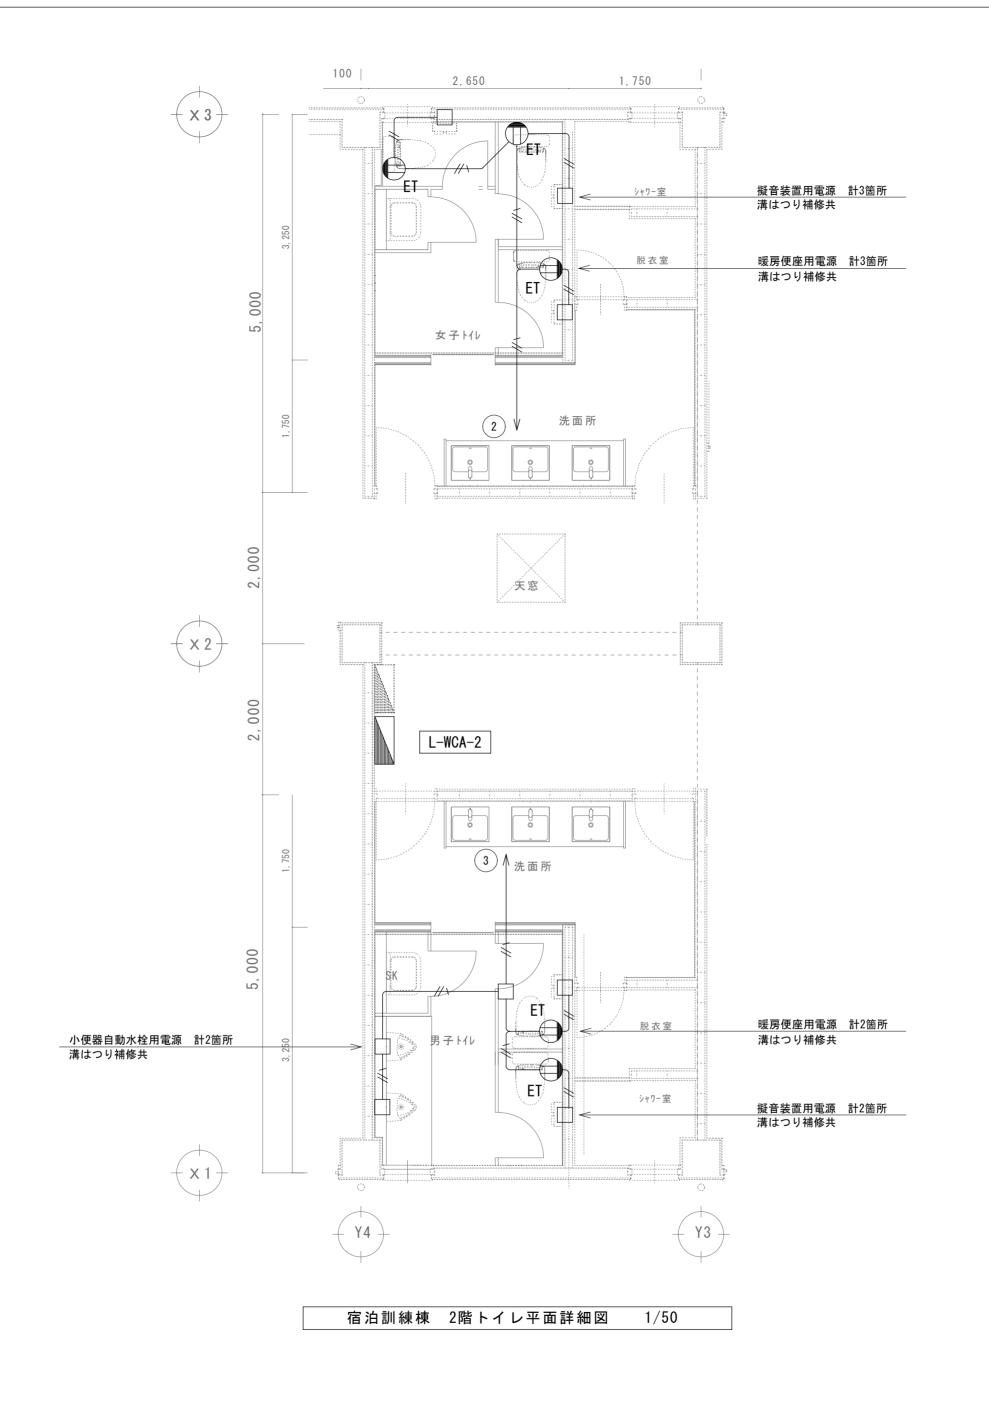


図中明記なき配管・配線は下記とする。
コンセント回路
EM-EEF2.0-3C
/A EM-AE0.9-2C
二重天井内は、ケーブルころがし配線とする。
新設壁の立上げ部分は、適合するPF管にてケーブル保護をする。
★印は既設機器再取付を示す。

凡 例

記号	名 称	備考
	電灯分電盤	盤結線図参照
$\Theta$	埋込コンセント 2P15A125V×1	
① 2E	埋込コンセント 2P15A125V x 2 (E)	
⊕ ET	埋込コンセント 2P15A125V×1(ET)	
① EET	埋込コンセント 2P15A125V×1(EET)	
	アウトレットボックス 四角浅型	
В	警報ランプ付ブザー	
N	呼出押ボタン 引きひも付	


通し番号 43

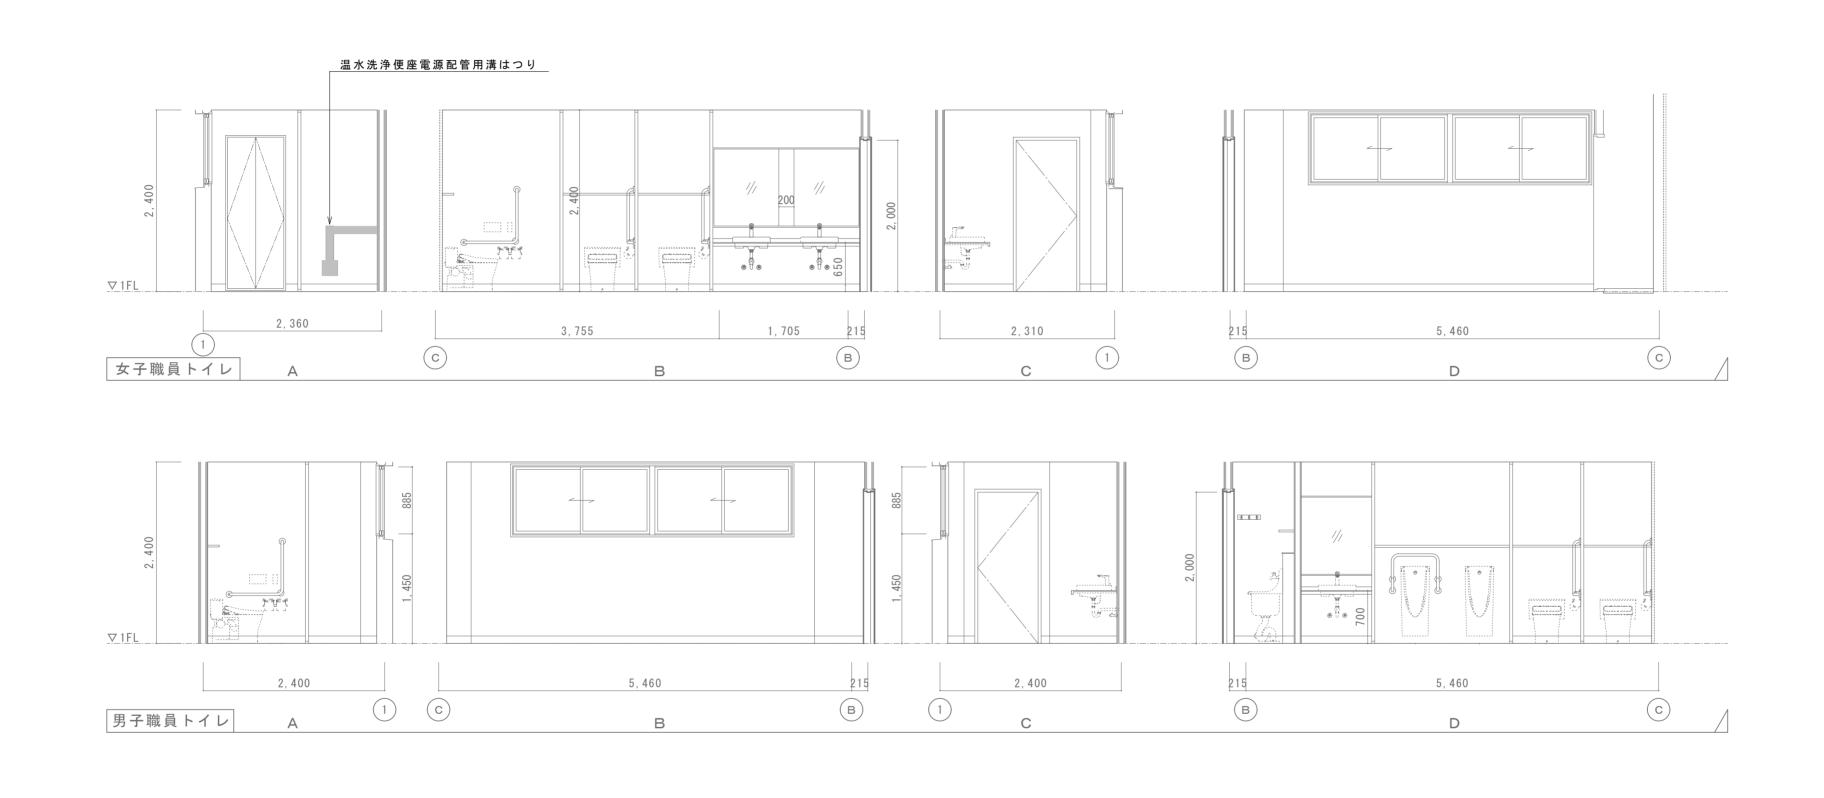


宮 建 築 設 計


通し番号


44

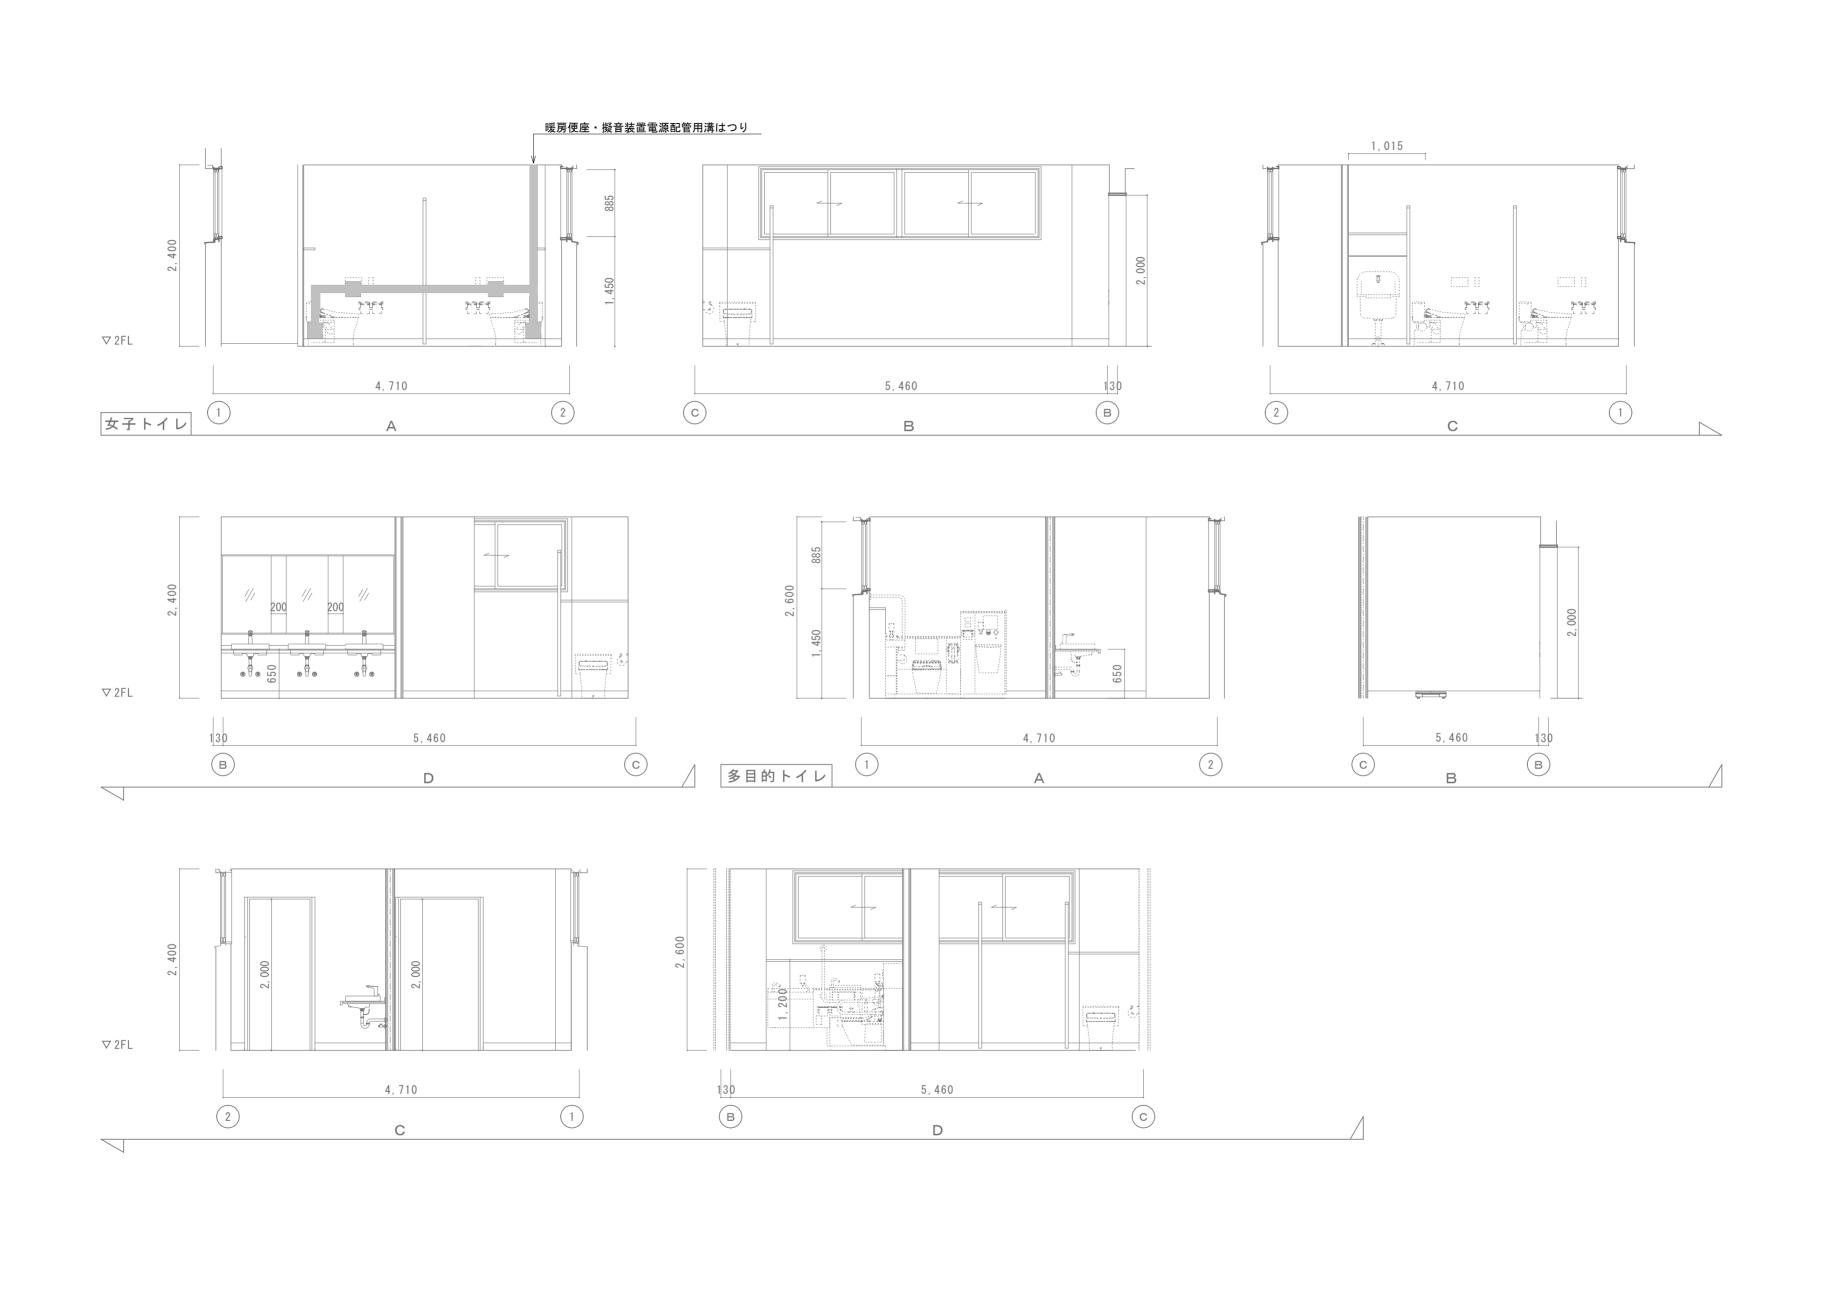




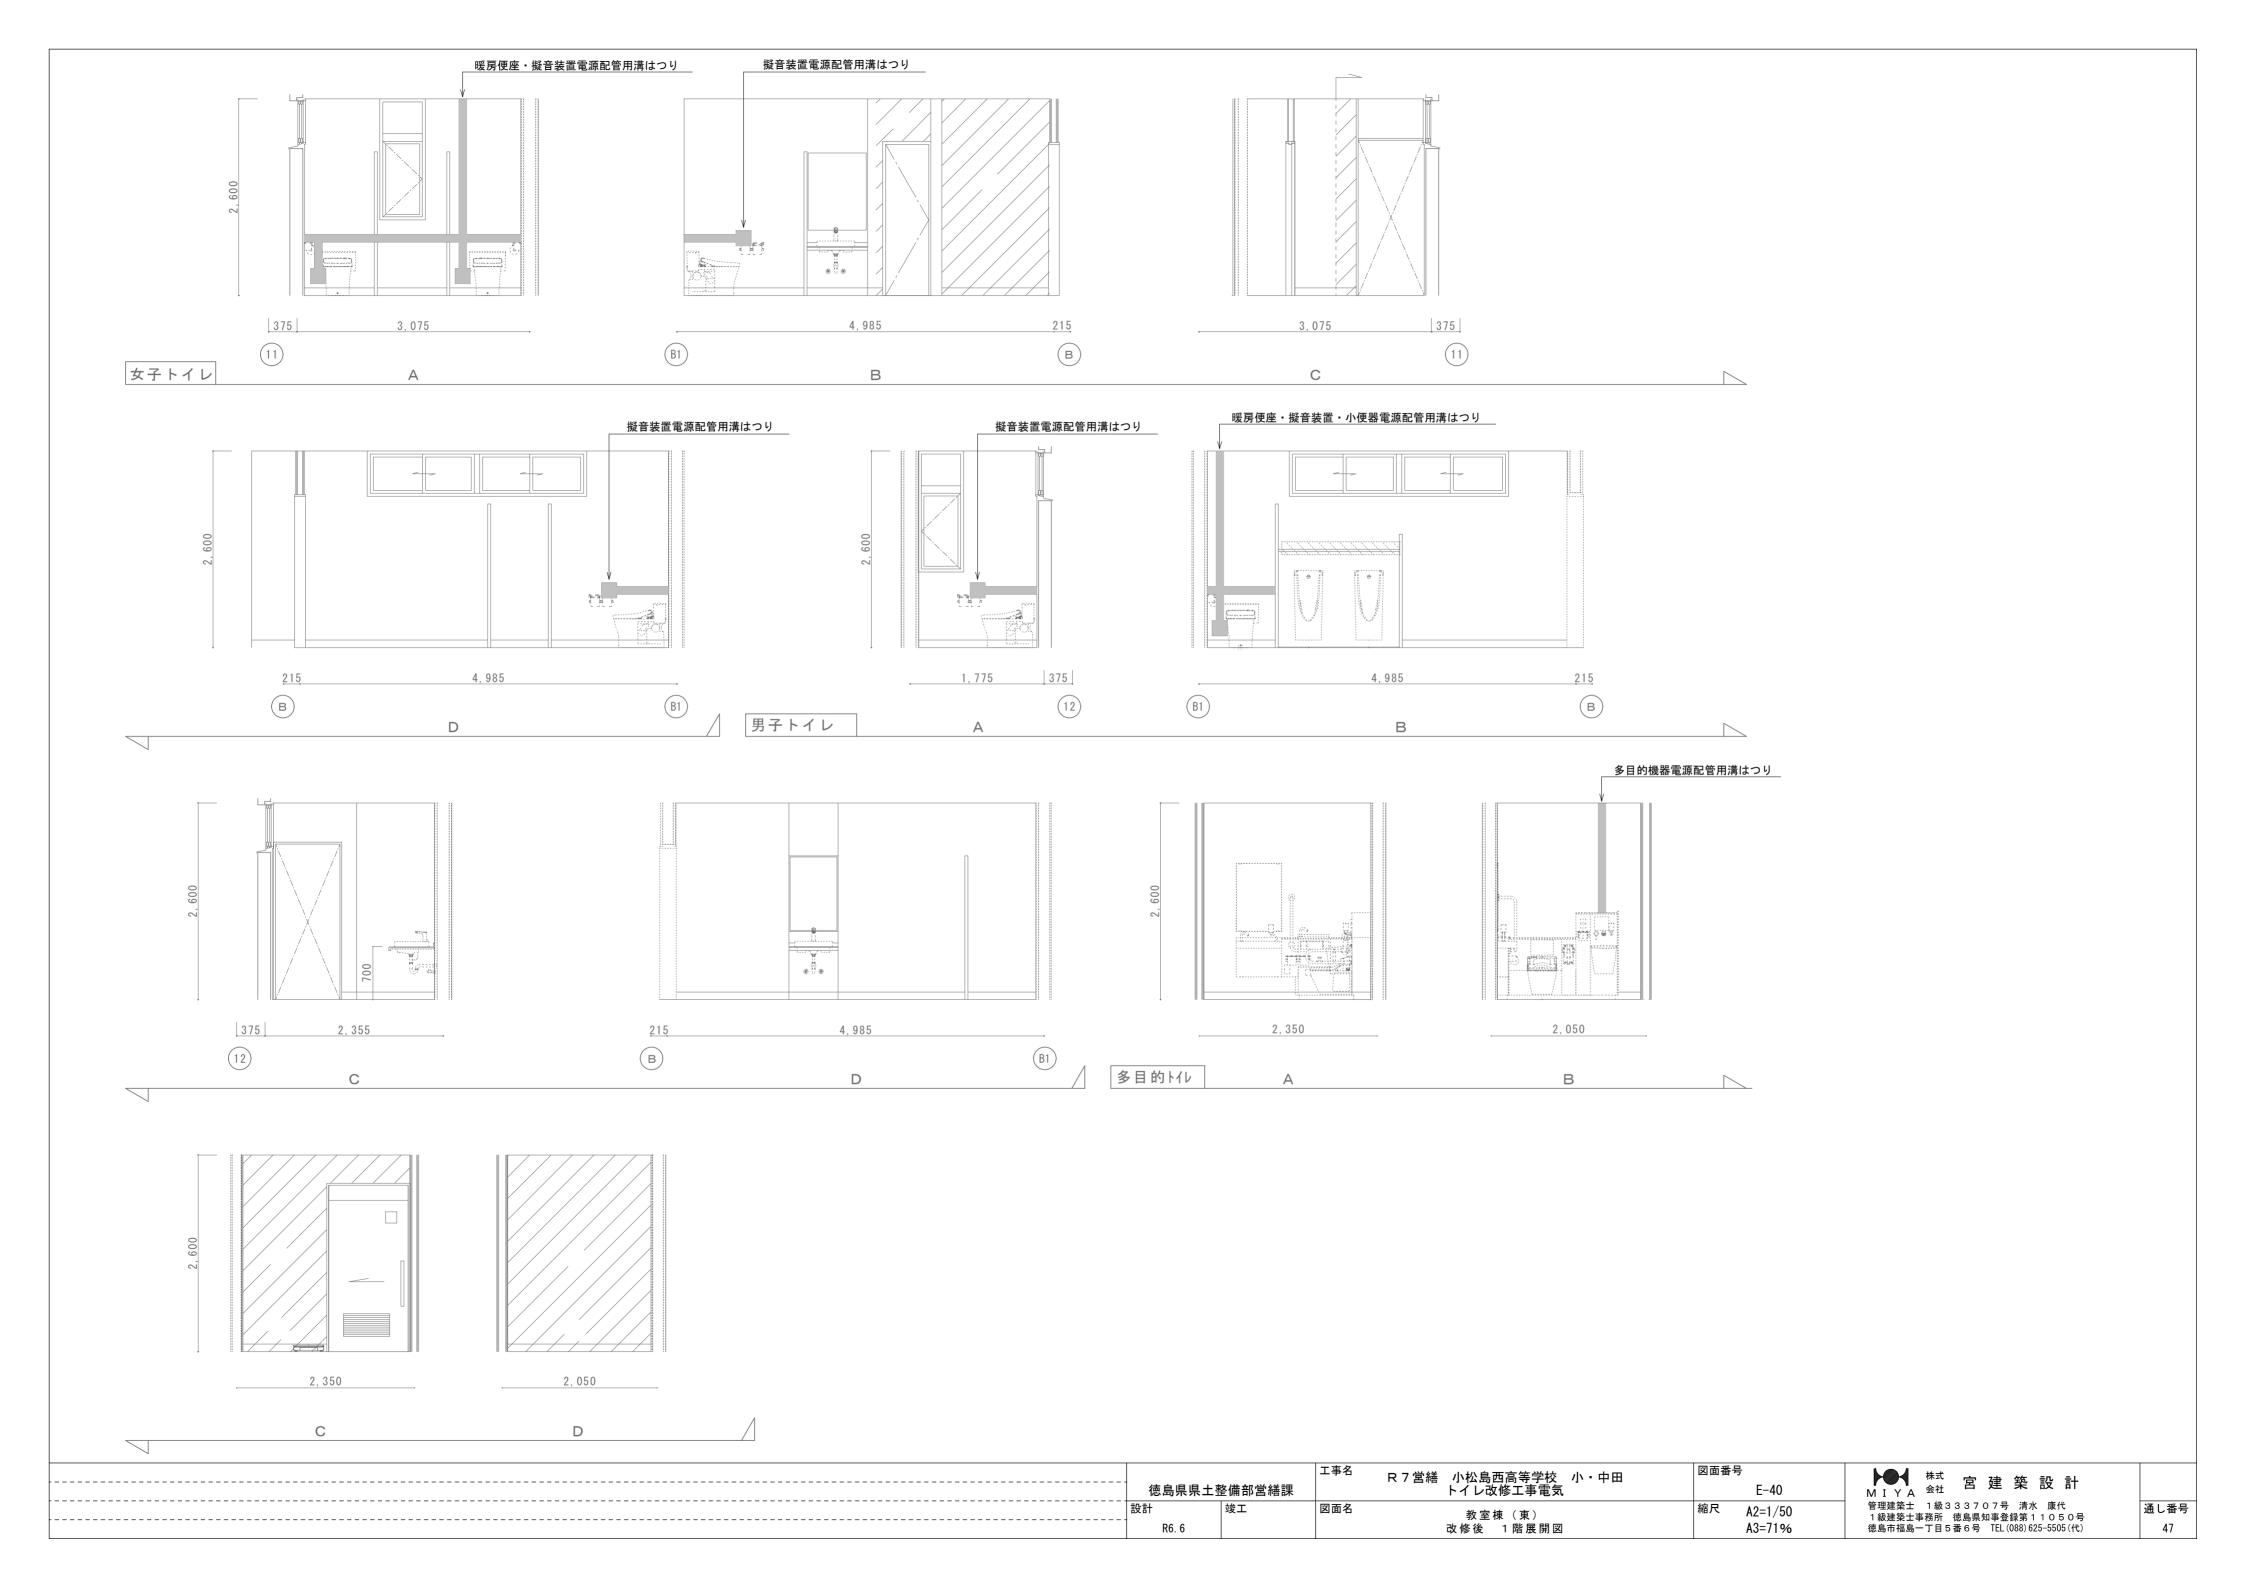

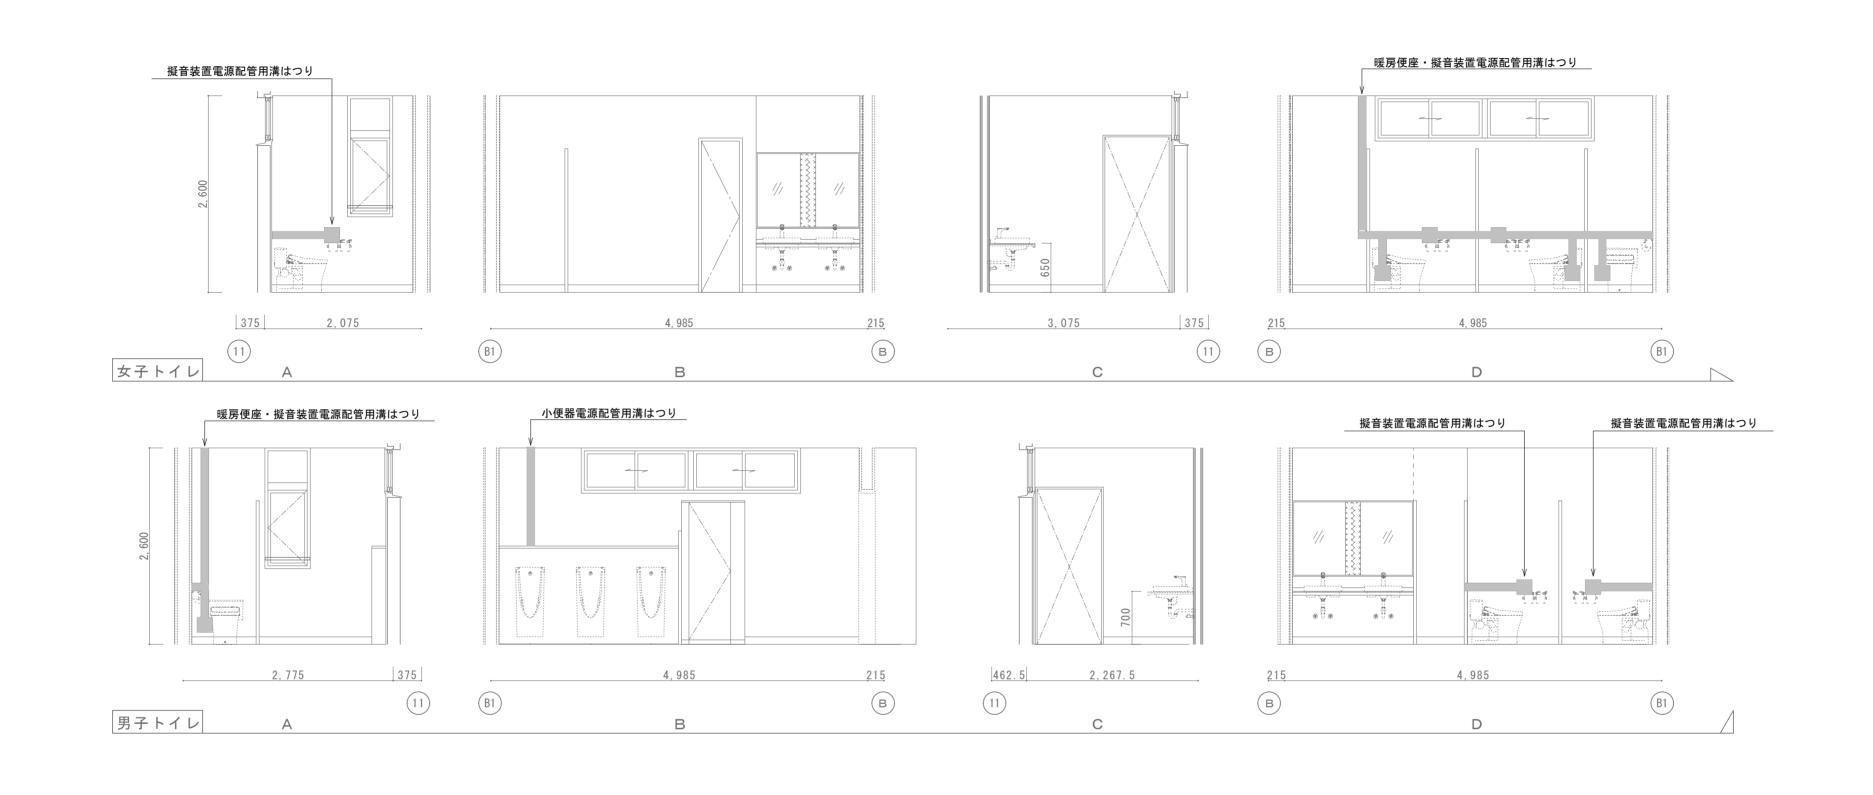


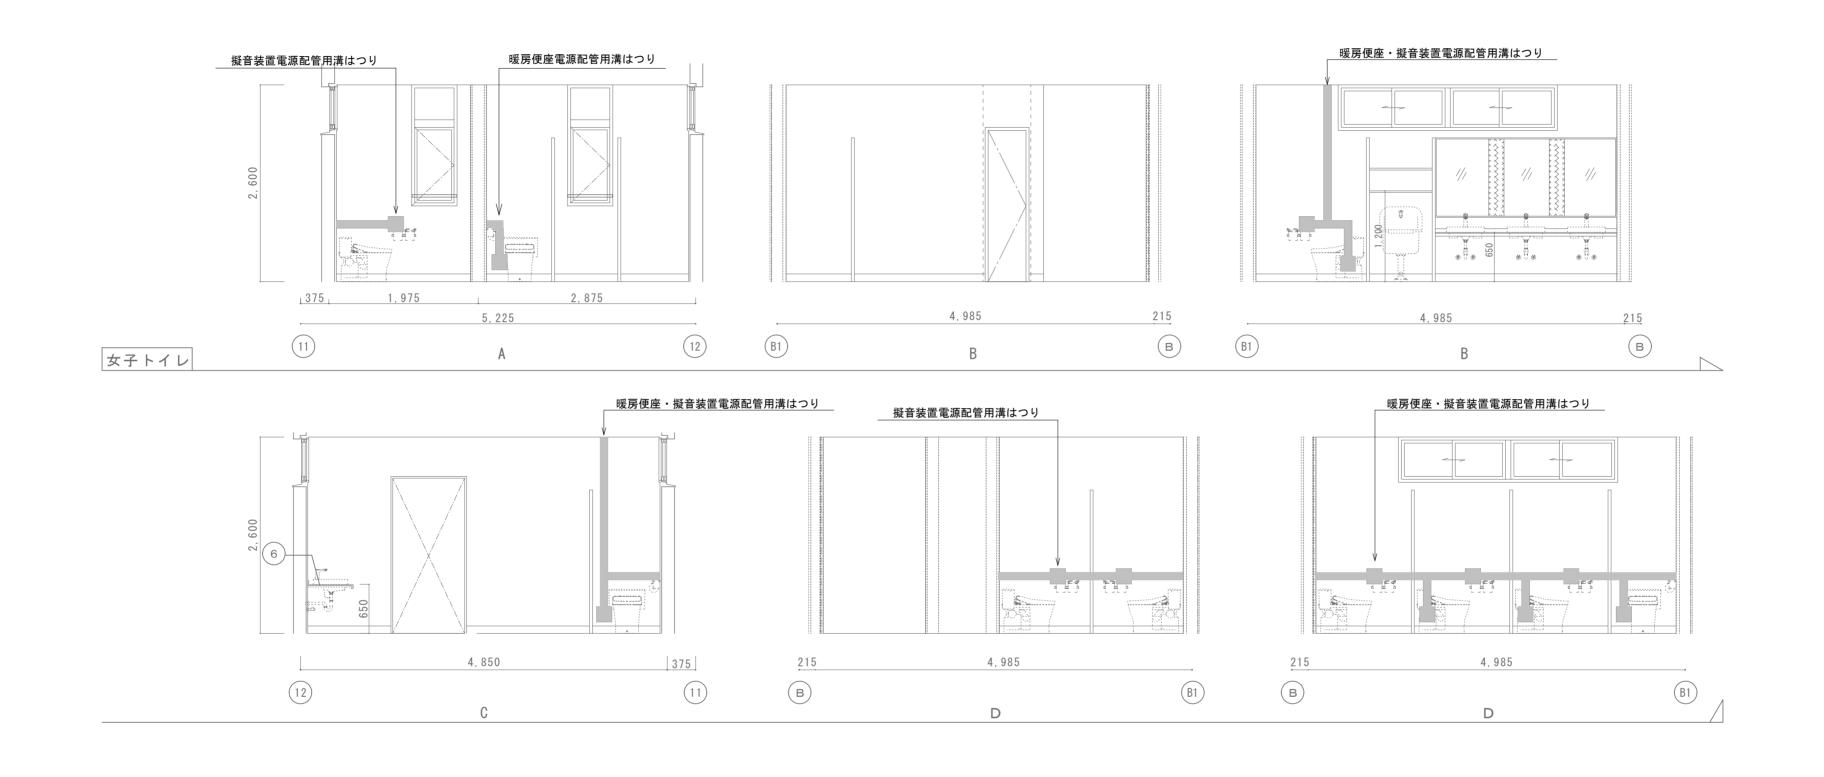


 徳島県県出	上整備部営繕課	工事名	R 7 営繕 小松島西高等学校 小・中田 トイレ改修工事電気	図面番号 E-42	株式 宮 M I Y A 会社 宮
 設計 	竣工	図面名	教室棟(東) 改修後 3 階展開図	縮尺 A2=1/50 A3=71%	一 管理建築士 1級33370 1級建築士事務所 徳島県知 徳島市福島一丁目5番6号

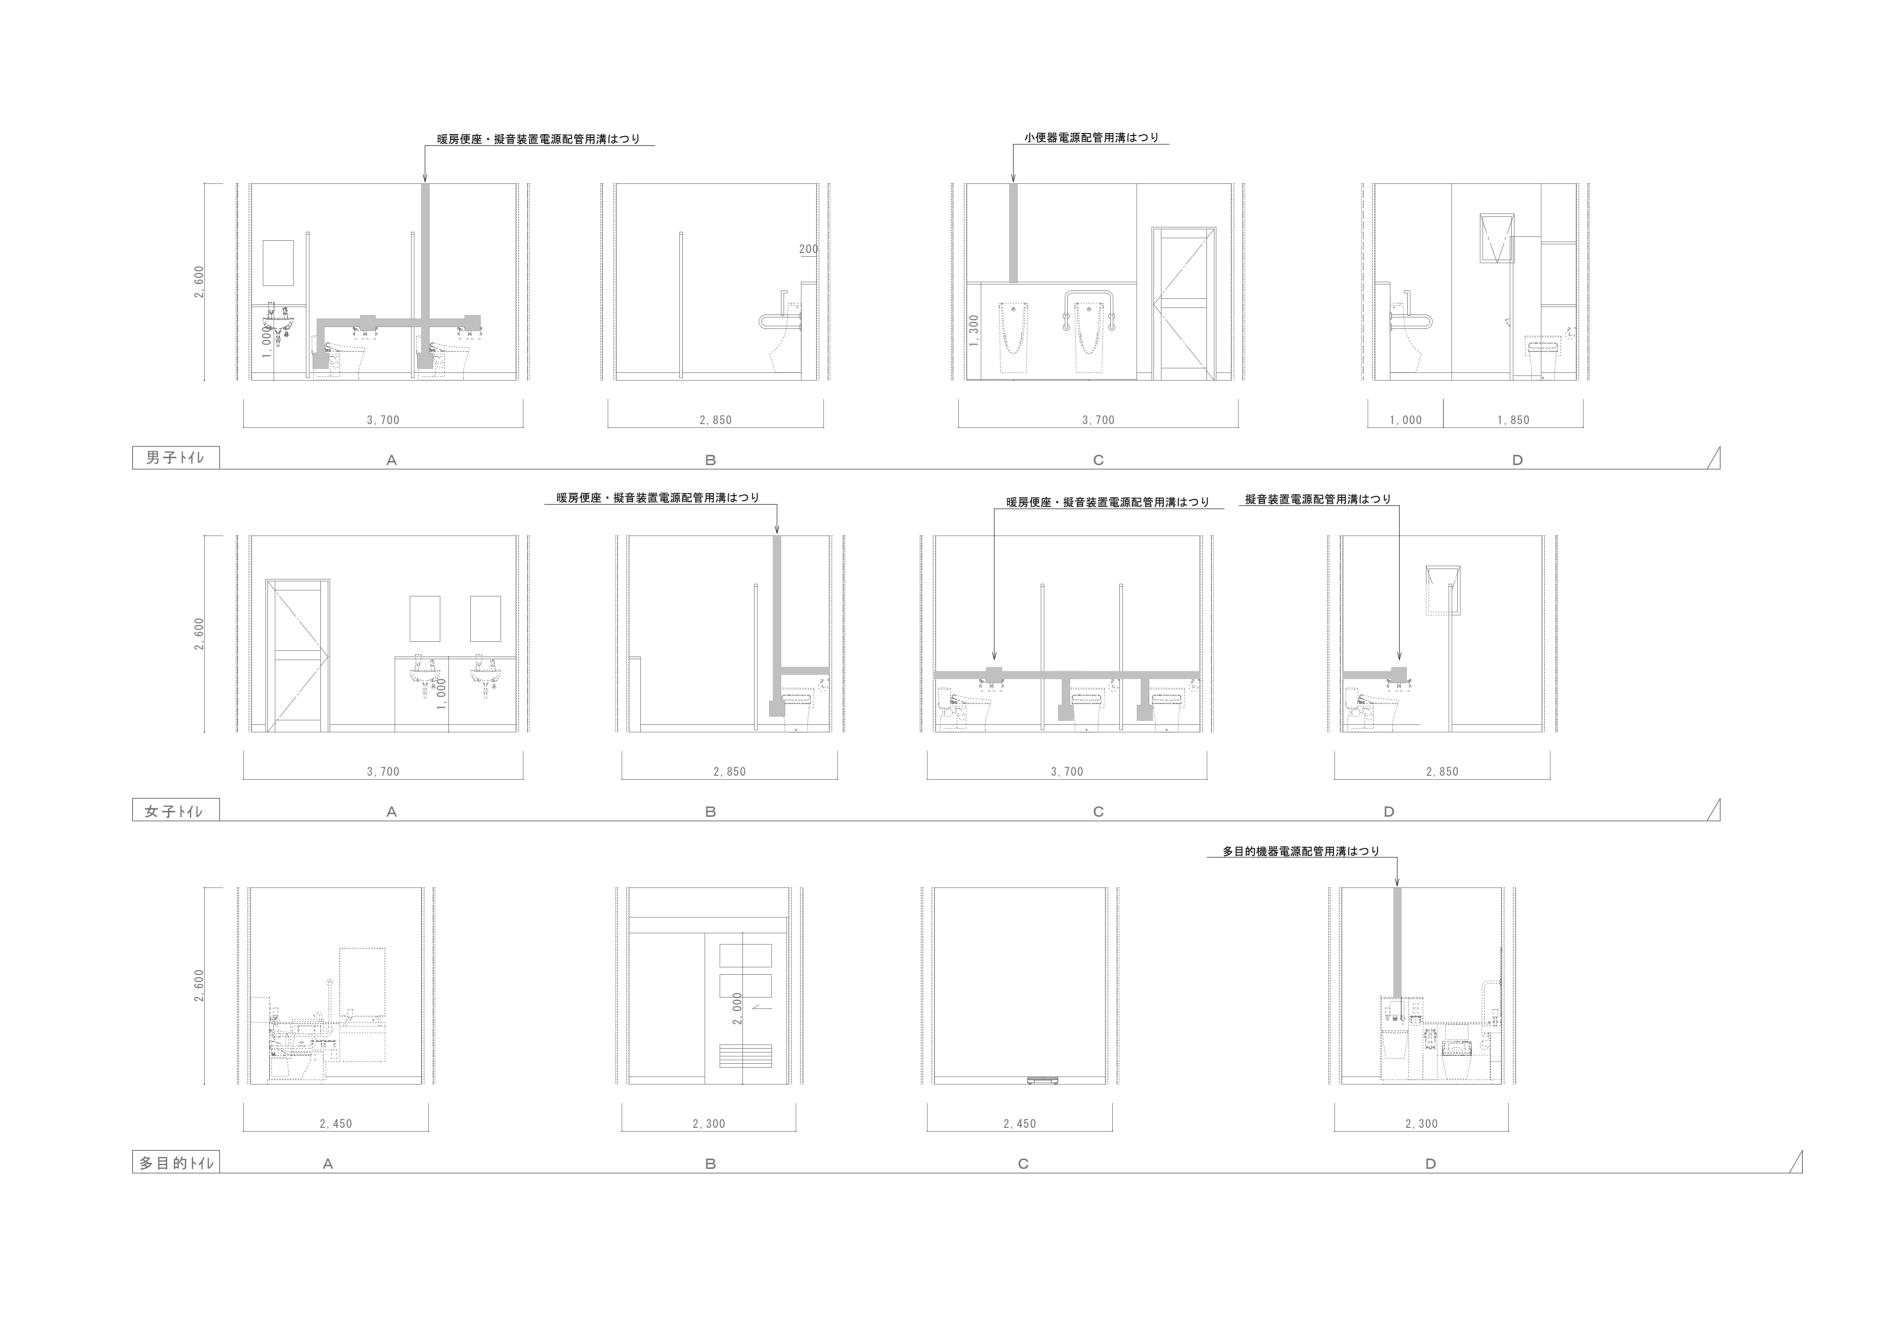


徳島県県土整備部営繕課	<sup>工事名</sup> R 7 営繕 小松島西高等学校 小・中田 トイレ改修工事電気	図面番号 E-43	MIYA st 宮建築設計	
設計   竣工	図面名 福祉実習棟 改修後 1階展開図	縮尺 A2=1/50 A3=71%	管理建築士 1級333707号 清水 康代 1級建築士事務所 徳島県知事登録第11050号 徳島市福島一丁目5番6号 TEL(088)625-5505(代)	通し番号 50

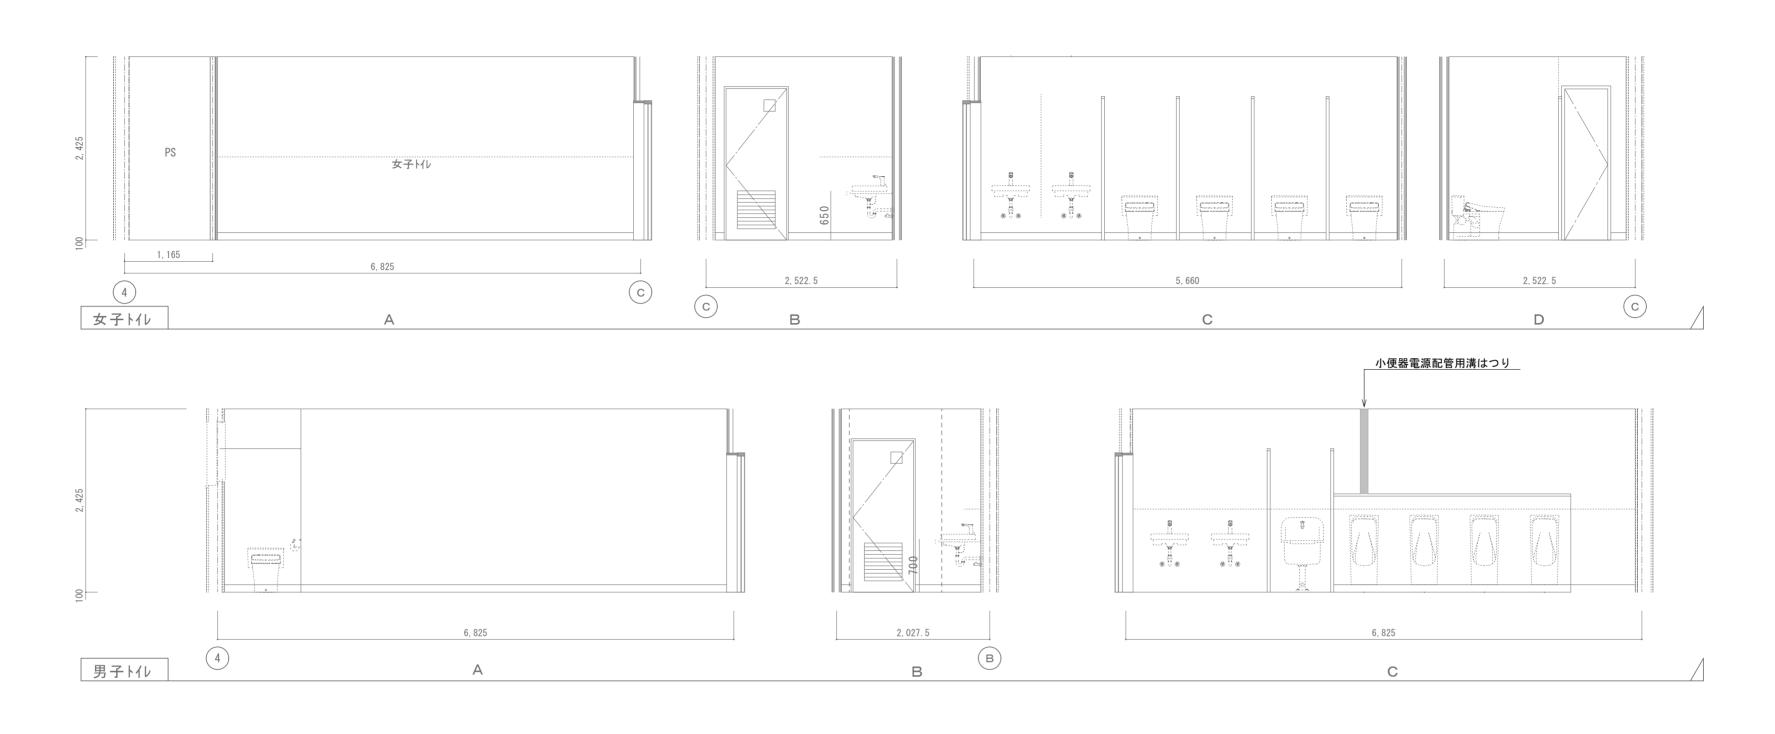


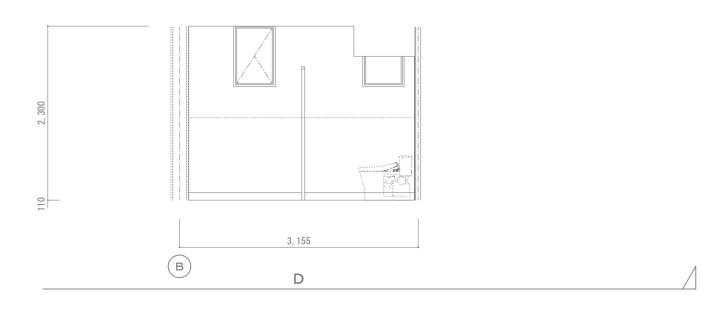



		工事名	R 7 堂繕 小松島西高等学校 小·中田	図面番号	
徳島県県土	೬備部営繕課		トイレ改修工事電気	E-44	,
設計	竣工	図面名		縮尺 A2=1/5	50
R6. 6			改修後 1階展開図	A3=719	%

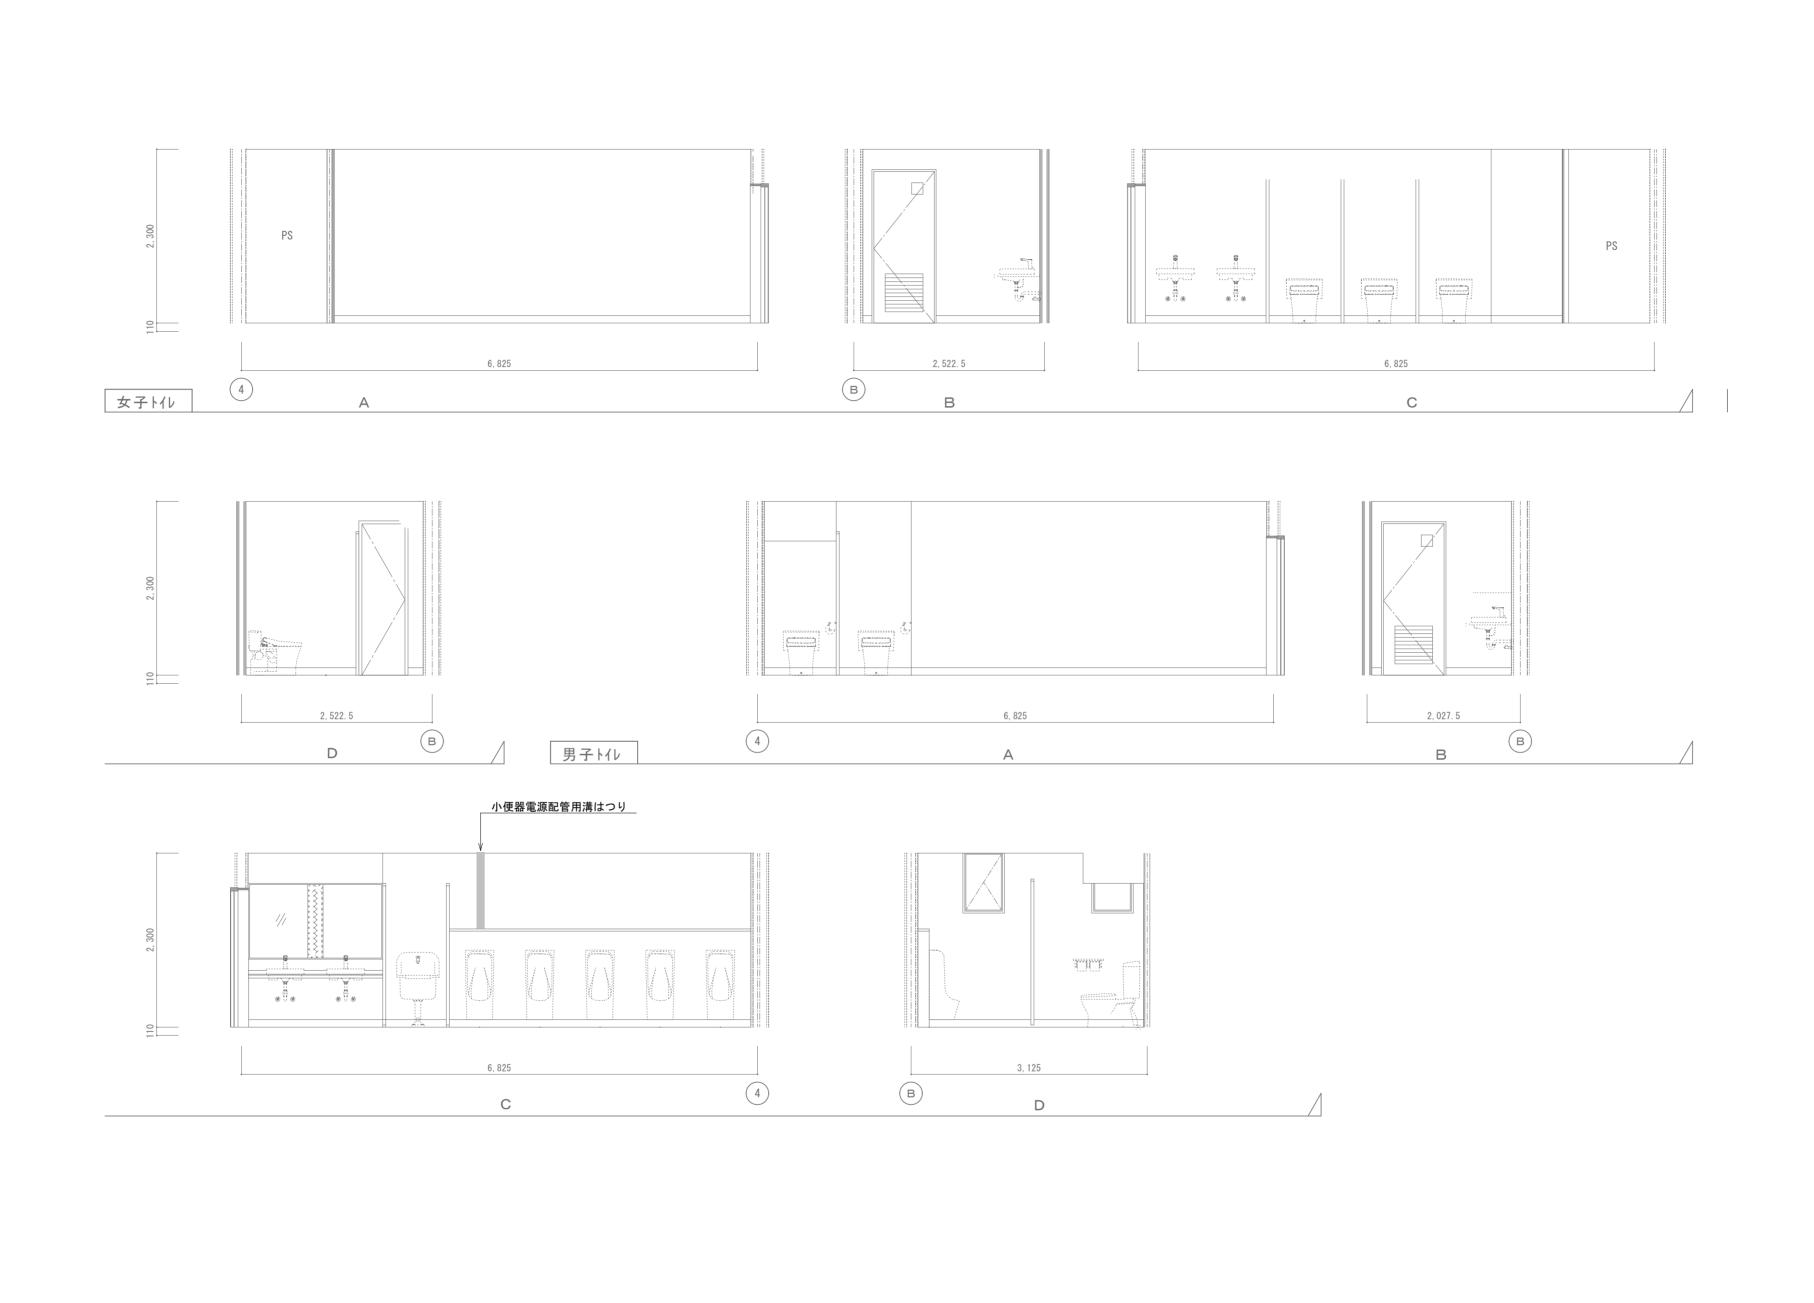

			<sup>工事名</sup> F	R 7 営繕 小松島西高等学校 小・中田	凶血番	:'号	
	徳島県県土	整備部営繕課		トイレ改修工事電気		E-45	M
	設計	竣工	図面名		縮尺	A2=1/50	管 1
	R6. 6			改修後 3階展開図		A3=71%	徳

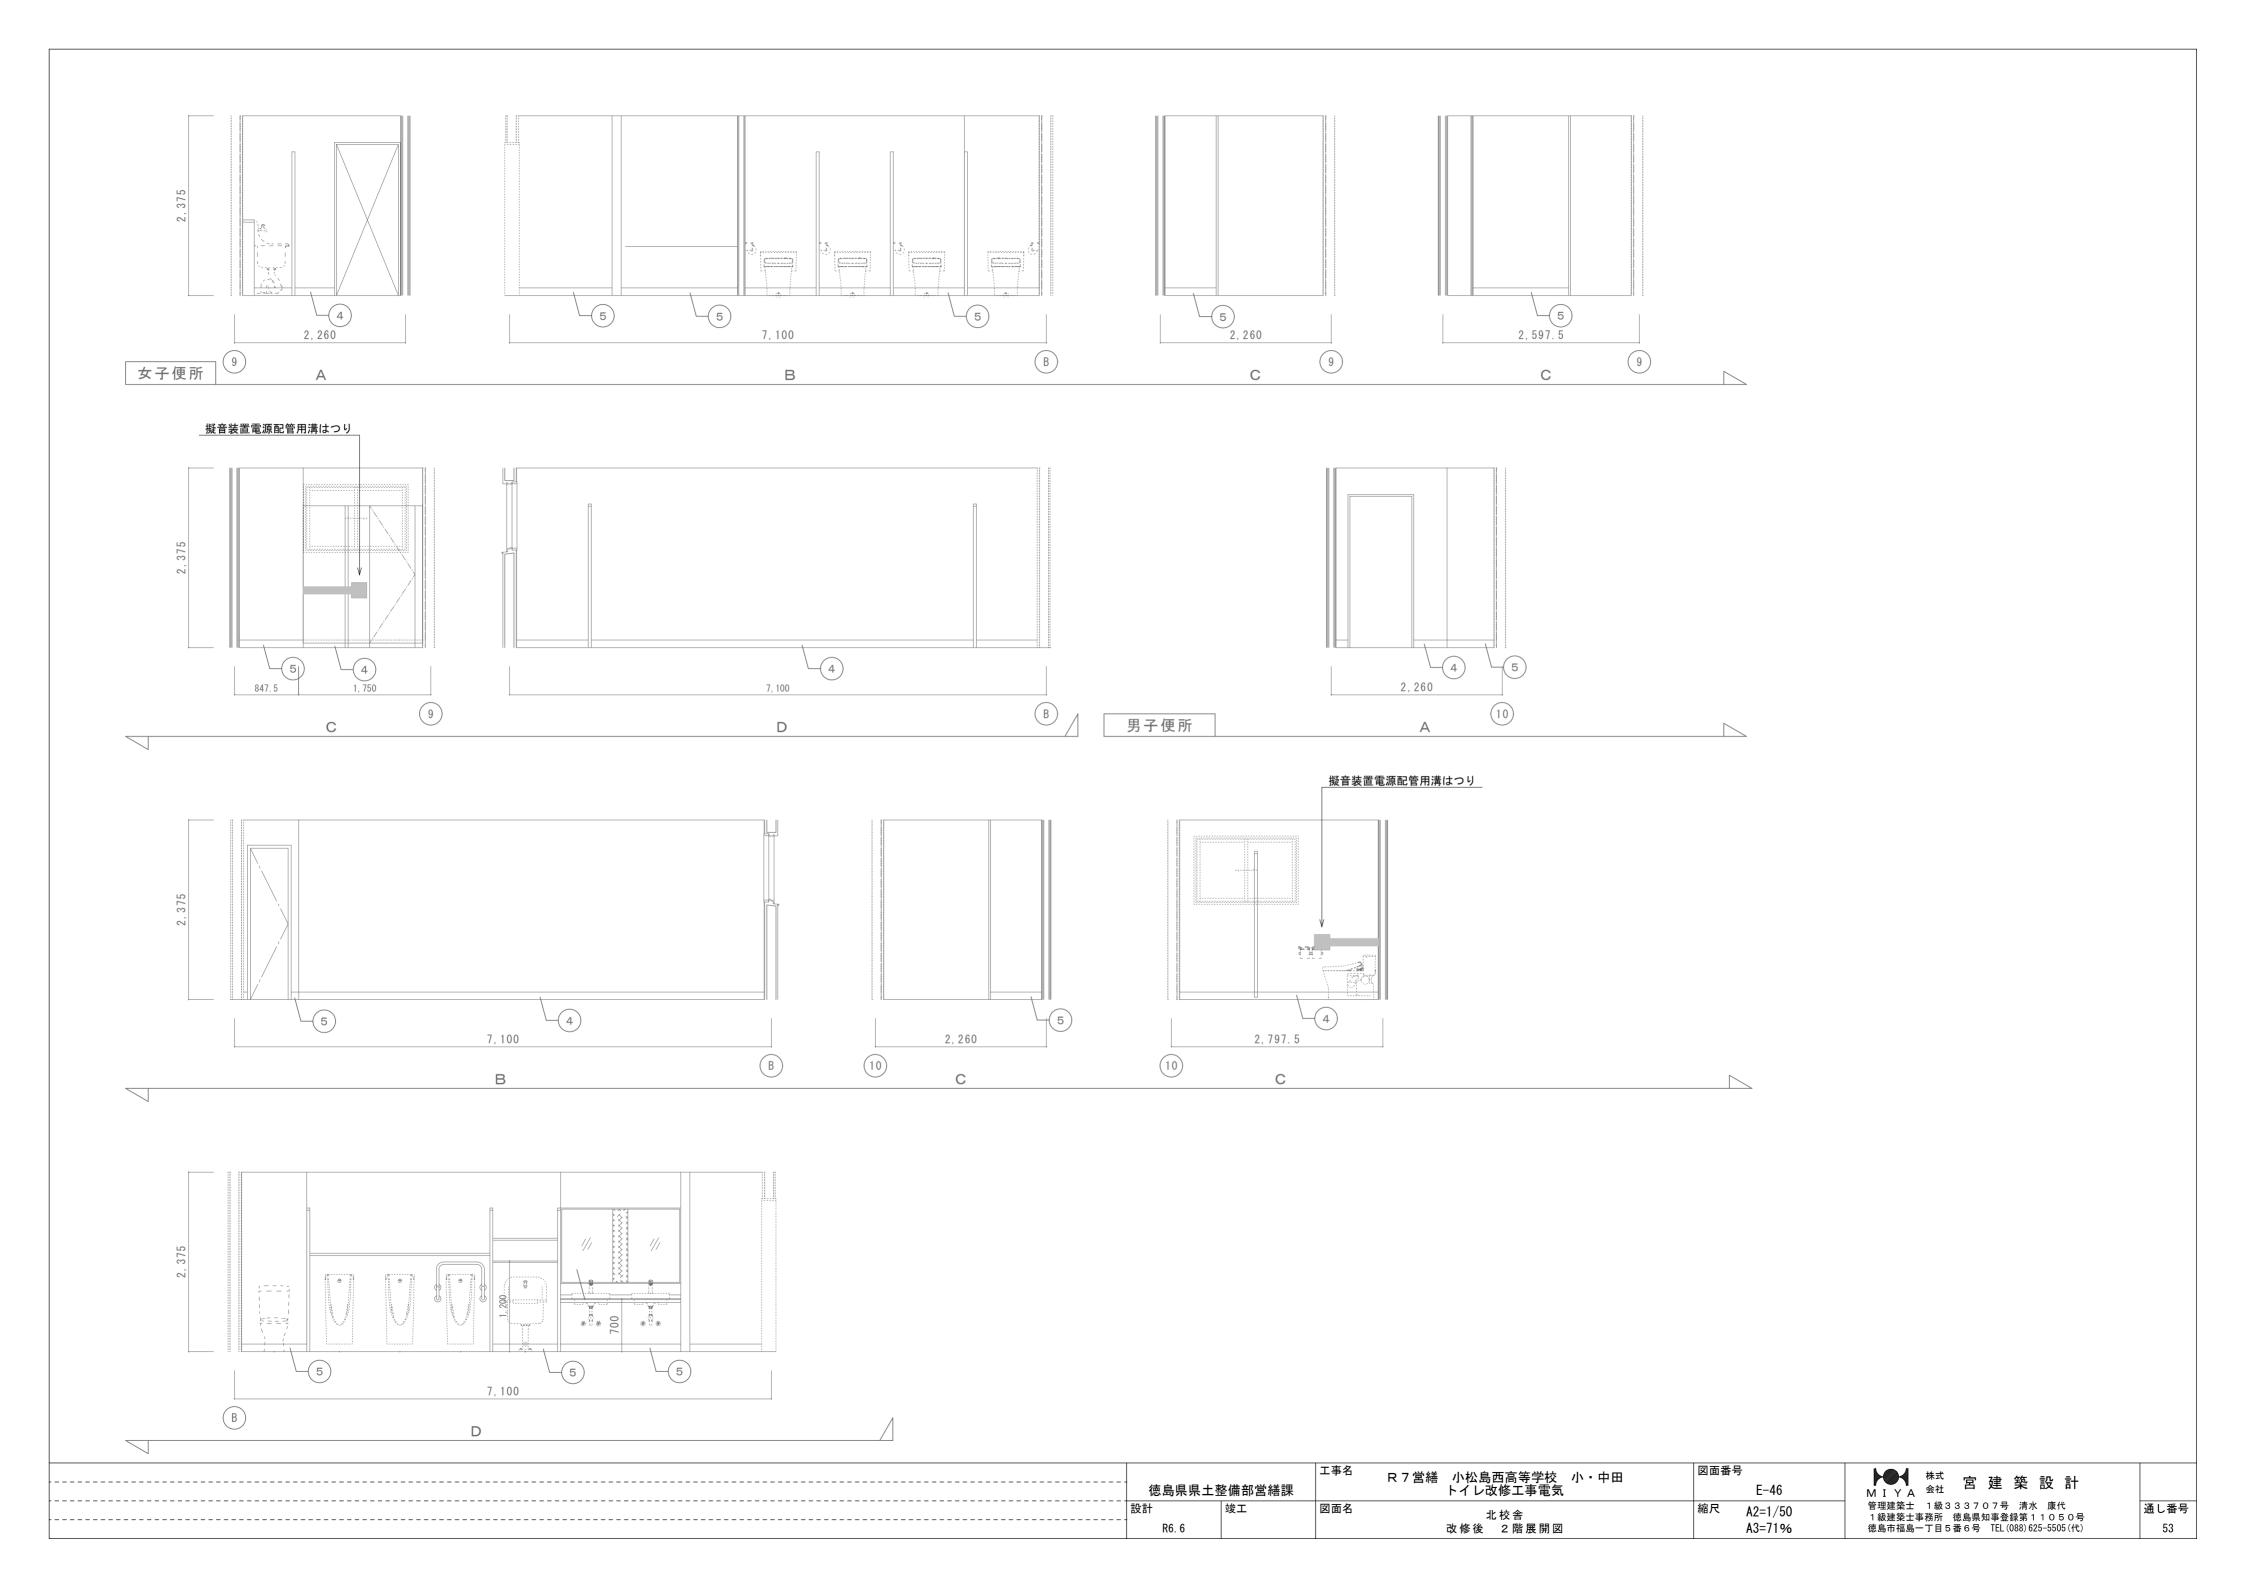

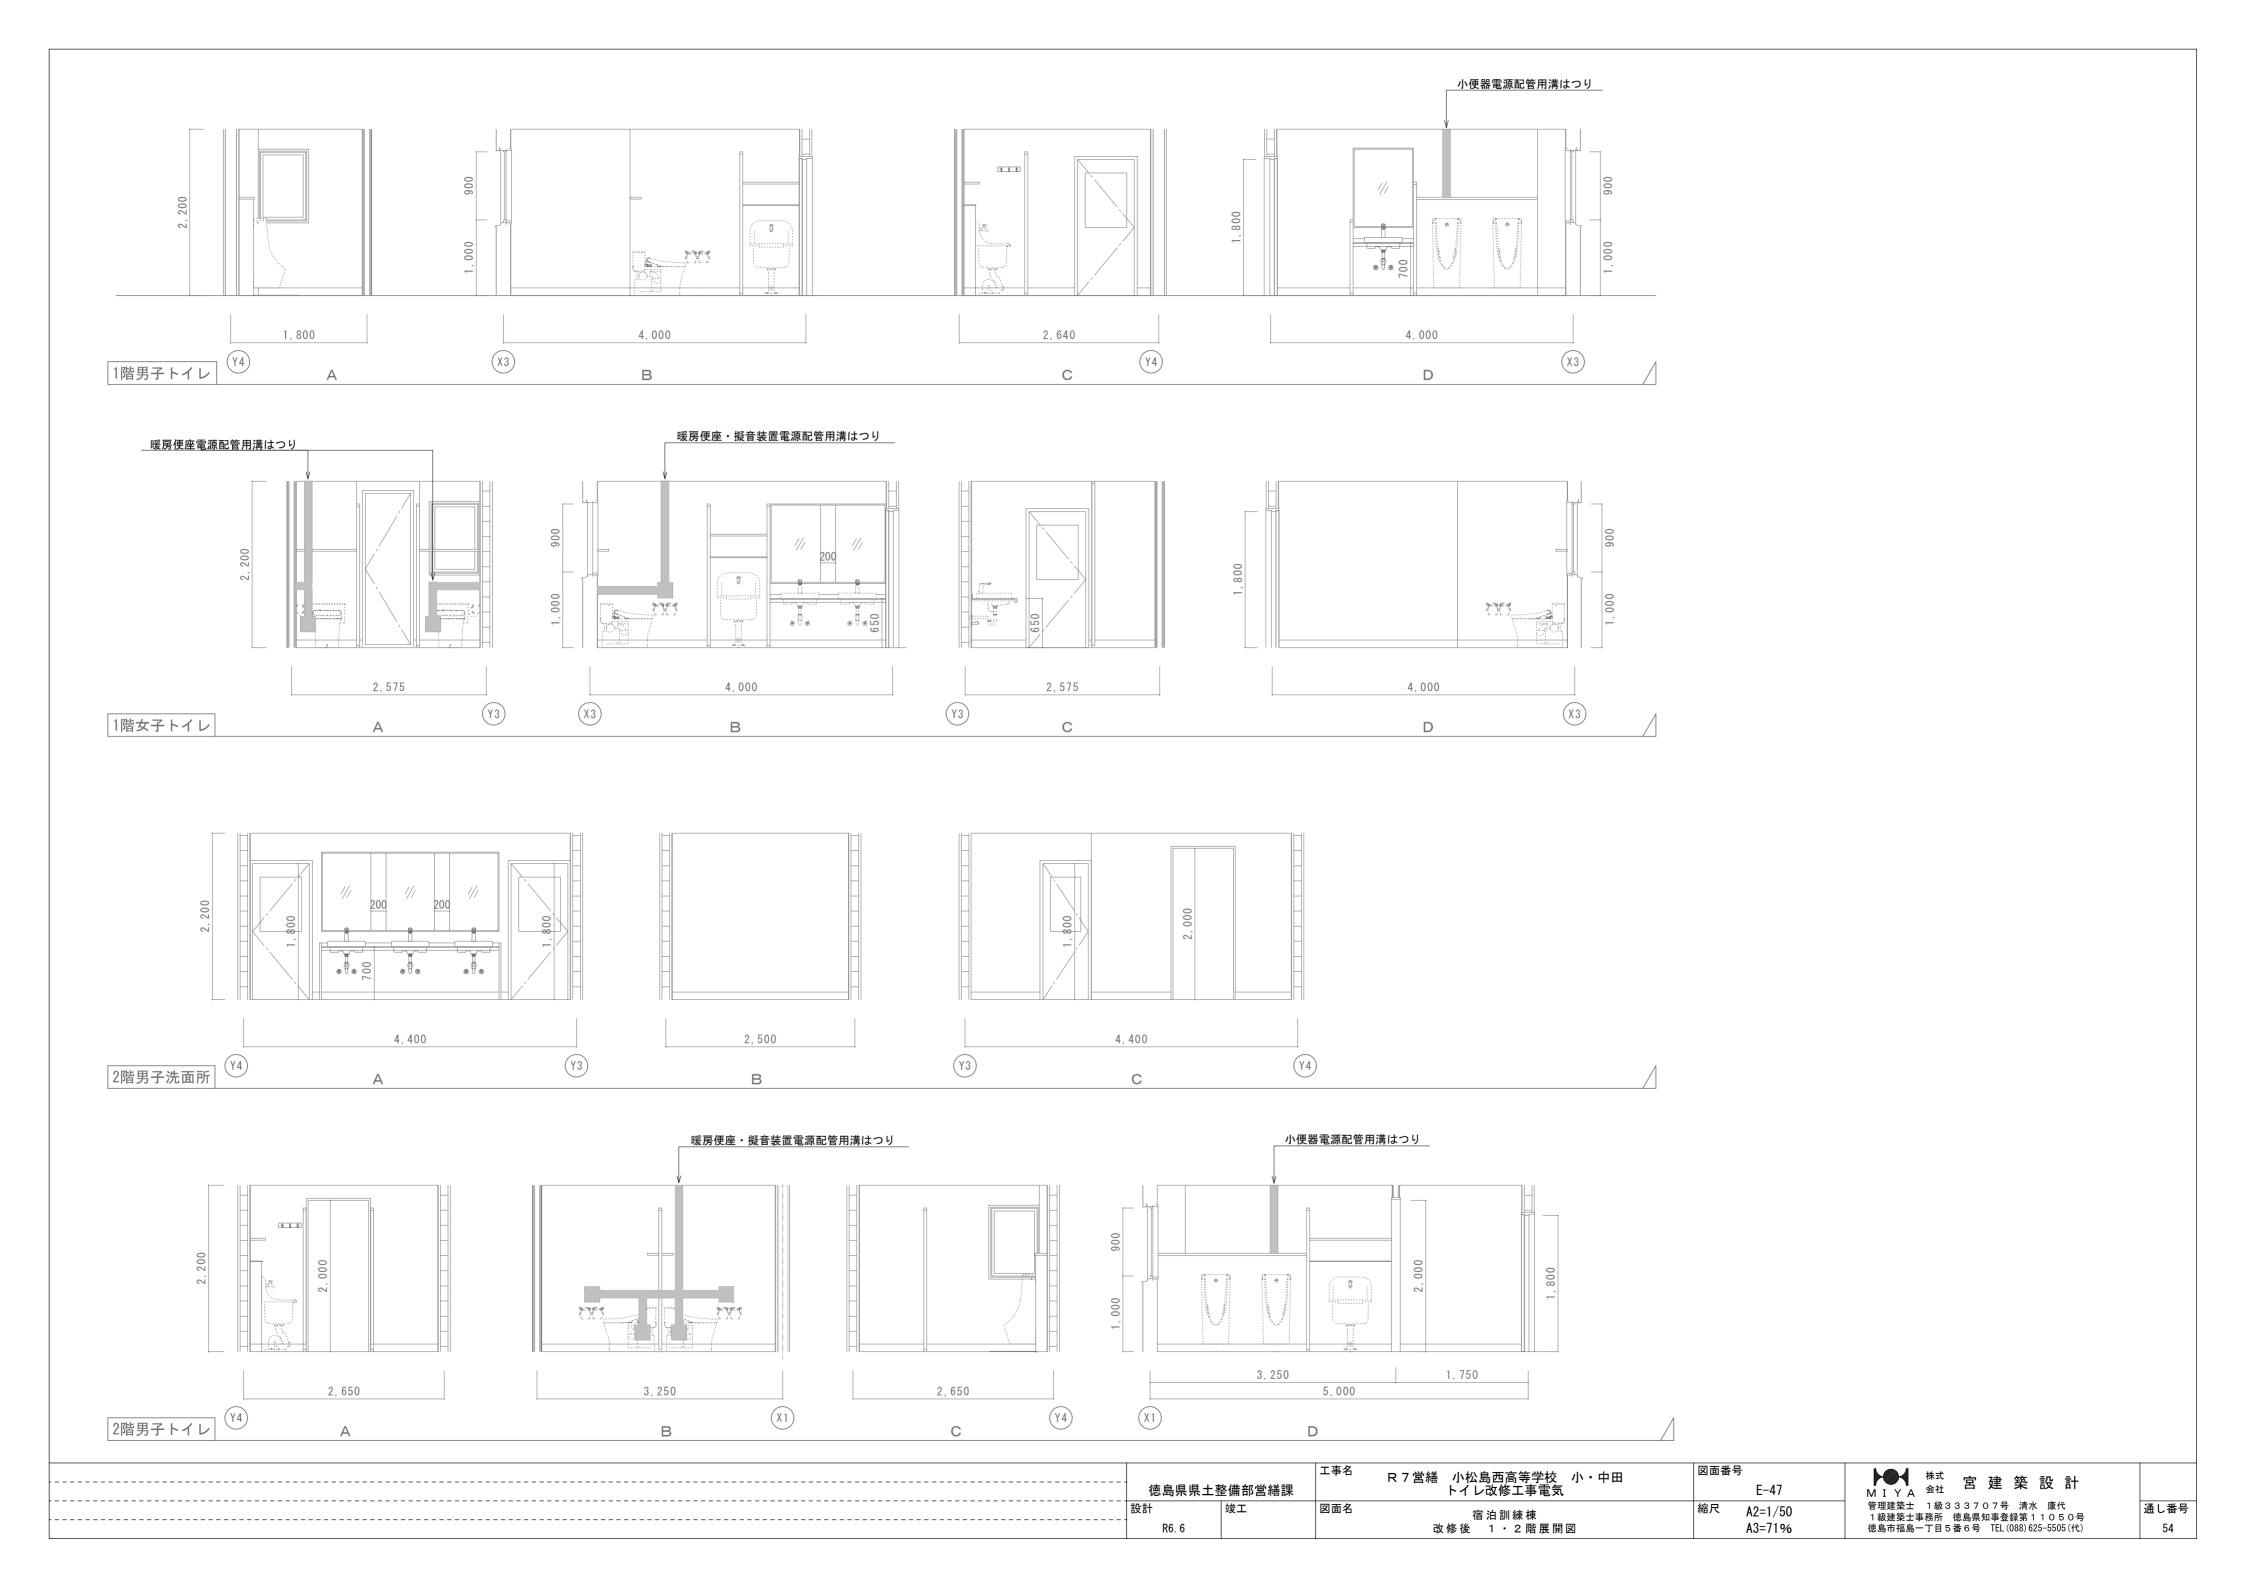

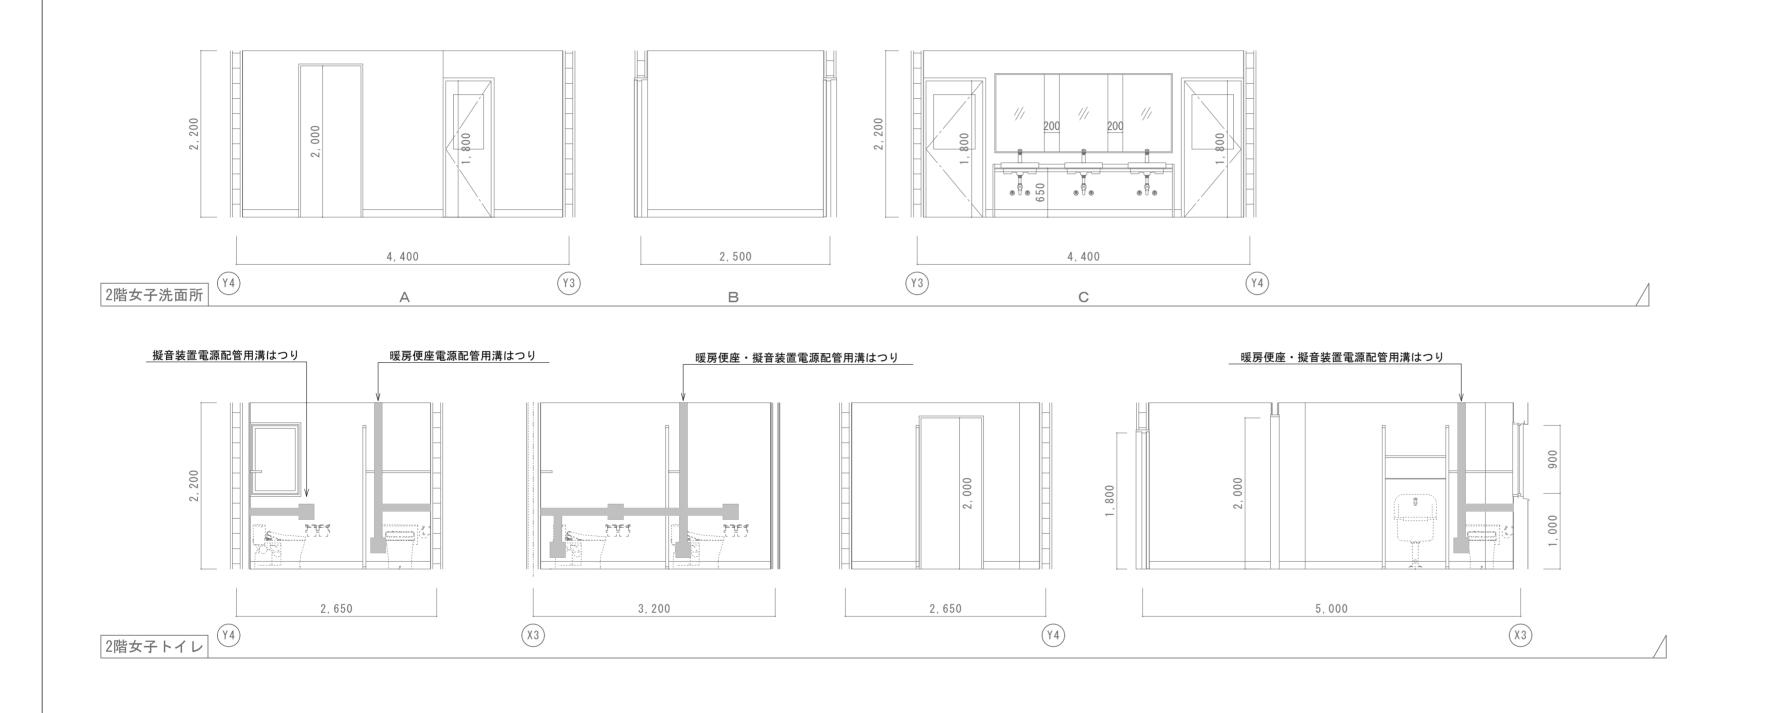

徳島県県土	整備部営繕課	工事名	R 7 営繕 小松島西高等学校 小・中田 トイレ改修工事電気	図面番号 E-48	k式 宮建築設計
設計 R6.6	竣工	図面名	宿泊訓練棟 改修後 2階展開図	縮尺 A2=1/50 A3=71%	管理建築士 1級333707号 清水 康代 1級建築士事務所 徳島県知事登録第11050号 徳島市福島一丁目5番6号 TEL(088)625-5505(代)

通し番号 55

## ■ 施工にあたっての留意事項

- 1,この改修工事は、日常の学校生活を継続しながらの施工となり、学校の授業に影響が出ないように十分に配慮しなければならない為、 学校の授業に影響のある騒音・振動等を伴う工程は、休日又は夜間に行うことを見込んでいる。
- よって、学校のテスト期間中などを考慮した詳細工程を作成し、学校管理者と調整をしながら学校の運営に影響が出ないようにすること。
- 2. 関連工事との取合いが多いことから、建築・設備の総合図のとりまとめや、現場の進行管理等、本改修工事の全体調整は入念に行うこと。 3. 学校を使用しながらの改修工事となため、工事範囲内外を問わず、関わる全ての場所において、整理整頓、清潔の保持、仮設物の点検を日常的に実施する等、生徒・学校関係者
- 及び来客者の安全・衛生確保に努めること。 4,各ステップごとの(給水切り回し)を行うにあたり、学校の運営に支障を及ぼす工程の為、学校管理者と協議の上、日程調整を行うこと。

エ事範囲グループリスト	•	
グループ名	棟名	室名
ステップ 1	教室棟(東)	1・3階男子トイレ・女子トイレ
	特別教室棟	1・3階男子トイレ・女子トイレ 2階準備室 PS+天井
	屋外トイレ	1階男子トイレ・女子トイレ

#### 校舎棟ステップ1

※1か月間は、30日として作成している。

数型体 (1~2 副目標) (1~2 副用性)	张略工事工程表 期間(月)	1ヶ月	2ヶ月	3ヶ月	4 ヶ月	5ヶ月	6ヶ月	7ヶ月	8ヶ月	9ヶ月	10ヶ月	~	1 5 ヶ月
(X 20 20 25 25 25 25 25 25 25 25 25 25 25 25 25		7 14 21 28	35 42 49 56	63 70 77 84 9	98 105 112 119	126 133 140 147	154 161 168 175 18	2 189 196 203 2	10 217 224 231 238	245 252 259 266	273 280 287 294 301		427 434 441 448
数室様(東)(1~3階同時)	仮設事務所・仮囲い	準備工事. 仮設事務所: 仮:囲:↓\	<b>y</b>										
1	教室棟(東)(1~3階同時)	現:地讀 O(	(注)	::: :::: :::: :::: :::: :::: :::::	開口塞ぎ 養生期間 (01) 一般	建具枠 ΦΦ	ユニット士)	•					
	特別教室棟(1~3階同時)	q	現地調査:仮設:  準備工事  解体工  総設切り回し	事 - ・・・・・・・・・・・・・・・・・・・・・・・・・・・・・・・・・・・・	建具枠 〇〇 設備配管	下:地 内部仕上 ₹下:地							
	屋外トイレ(1階)							』改修: 美装 ○-○ ○-○					

本工事の契約時点において、既契約済である(既に着工している)関連工事(建築工事)の進捗状況により、本工事で行うべき工種(作業)が施工済になっている場合があることから、 本工事の着工日以降、現場の進捗状況を確認し、施工済の工種はその費用を減額することとなる。

		工事名	R 7 営繕 小松島西高等学校 小・中田	図面番号	
徳島県県土塾	೬備部営繕課		トイレ改修工事電気	E-49	М
設計	竣工	図面名	留意事項・参考工程表(1)	縮尺 A2=-	管 1
R6. 6				A3=71%	徳

	株式 会社	宮	建	築	設	計
管理建築士	1級33	3 3 7 0	7号	清水	康代	t
1級建築士事	務所 徳	<b></b> 島県知	事登録	禄第 1	105	0号
徳島市福島一	丁目5番	6号	TEL (C	088) 62	5-550	5(代)

エ事範囲グループリス	-	
グループ名	棟名	室名
ステップ 2	管理・教室棟	1~3階男子便所・女子便所
	福祉実習棟	1階男子トイレ・女子トイレ・身障者トイレ
	宿泊訓練棟	1・2階男子トイレ・女子トイレ

# 校舎棟ステップ2

※1か月間は、30日として作成している。

既略工事工程表 期間(月)	1ヶ月	~	4ヶ月	5ヶ月	6ヶ月	7ヶ月	8ヶ月	9ヶ月	10ヶ月	11ヶ月	1 2 ヶ月	~	15ヶ月
期間(日) 管理・教室棟(1~3階同時)	7 14 21 28		98 105 112 119	126 133 140 147	154 161 168 175 18	現:地調査 の・・・・・・・・・・・・・・・・・・・・・・・・・・・・・・・・・・・・		<u> </u>	273 280 287 294 30 287 294 30	内部仕上	美装 ( <del>O - O</del> 検査		427 434 441 448
								ΨUfj.äx	建具枠 〇一〇 設備配管	11:ット土 『 ・	≨		
福祉実習棟(1階)						現地調査 ○	仮設 江事 解体工事		€装 Φ+Φ 検査				
							開口塞ぎ養生期 ○ 0 00打設	建具枠 ユー	外工事 ◆ <b>1</b> <b>具</b> 取付 ◆ 試運転調整				
宿泊訓練棟(1・2階同時)						現地	調査仮設」		美数				
						<u> </u>	調査・仮設・準備工事・解体工事・・・・・・・・・・・・・・・・・・・・・・・・・・・・・・・・・	配筋 塞ぎ養生期間 壁・天 CO打設 建具料	井下地:内部仕上。 床下地 ***********************************	表 一〇 検査			
								設·備配管 改·····◆	○	<b>#</b>			
特記事項>													

#### <特記事項>

本工事の契約時点において、既契約済である(既に着工している)関連工事(建築工事)の進捗状況により、本工事で行うべき工種(作業)が施工済になっている場合があることから、 本工事の着工日以降、現場の進捗状況を確認し、施工済の工種はその費用を減額することとなる。

	徳島県県土	<b>整備部営繕</b> 課		R 7 営繕 小松島西高等学校 小・中田 トイレ改修工事電気		<del>番号</del> E-50	▶●● <sup>株式</sup> 宮 建 築 設 計 MIYA <sup>会社</sup> 宮 建 築 設 計		
	1	竣工	図面名	留意事項・参考工程表 (2)	縮尺	A2=-	管理建築士 1級333707号 清水 康代 1級建築士事務所 徳島県知事登録第11050号	通し番号	1
	R6. 6					A3=71%	徳島市福島一丁目5番6号 TEL(088)625-5505(代)	57	

エ事範囲グループリスト	-	
グループ名	棟名	室名
ステップ3	屋外北トイレ	1階男子便所・女子便所
	北校舎棟	2階男子トイレ・女子トイレ 1階書道準備室 PS+天井

# 校舎棟ステップ3

※1か月間は、30日として作成している。

7 14 21 28	154 161 168 175 18	2 189 196 203 21	0 217 224 231 238	245 252 259 266	273 280 287 294 30	:   : : : : : :   : : : : :   : : : : :	1::::::::::::::::::::::::::::::::::::::	7 364 371 378 385 39	2 399 406 413	420 427 434 441
						3	鬼地調査⋅仮設 ◇──◇──◇ 準備工事 ・・・・・・・・・・・・・・・・・・・・・・・・・・・・・・・・・・・・			美装 ( <del>) (</del> () 検査
							上間味はつ	(P) 床配筋:養生期   ○ ○ ○ □ □ □ □ □ □ □ □ □ □ □ □ □ □ □ □ □	間 壁·天井下地 床下地	内部仕上
			; ; ; ; ; ; ; ; ; ; ; ; ; ; ; ; ; ; ;						建具枠	11:小工事
								世間下 ・・・・・・・・・・・・・・・・・・・・・・・・・・・・・・・・・・・・		武運転調整
							現地調査 仮設			美装
							<b>○●</b> 解		∥階天井改修	美装 Φ-Φ 検査
							(仮設分り回り	」開口塞ぎ 養生期間 [ ・・・・・・・・・・・・・・・・・・・・・・・・・・・・・・・・・・・・	壁,天井下地。内部	,性上 ,
								1::::::::::::::::::::::::::::::::::::::	サイト (A)	11:外工事 ) 取:付 器具取付 計運転調整
										Para Manual
										仮設事務所撤去 仮囲い撤去 変 地 整地
										整地
			;							
								現地顕者:仮設  ・・・・・・・・・・・・・・・・・・・・・・・・・・・・・・・・・・・	受験を表現	のできます。  ・ 大き は は は は は は は は は は は は は は は は は は

### <特記事項>

本工事の契約時点において、既契約済である(既に着工している)関連工事(建築工事)の進捗状況により、本工事で行うべき工種(作業)が施工済になっている場合があることから、 本工事の着工日以降、現場の進捗状況を確認し、施工済の工種はその費用を減額することとなる。

 徳島県県土	整備部営繕課	工事名   	R 7 営繕 小松島西高等学校 小・中田 トイレ改修工事電気	図面番号   E-51	┣━┫ <sup>株式</sup> 宮建築設計	
設計 R6.6	竣工	図面名	留意事項・参考工程表(3)	縮尺 A2=- A3=71%	管理建築士 1級333707号 清水 康代 1級建築士事務所 徳島県知事登録第11050号 徳島市福島一丁目5番6号 TEL(088)625-5505(代)	通し番号 58

